

住宅特集

新建築

394

2019
SHINKENCHIKU
JUTAKUTOKUSHU

2

特集／リノベーションの醍醐味

新しい価値を想像する20のアイデア

作品二十題

内藤辰

家成俊勝＋赤代武志

武田清明

村山徹＋加藤雅矢

安部良

工藤浩平

塚本山晴＋貝島桃代＋玉井洋一

魚谷繁礼＋魚谷みわ子

山道拓人＋千葉元生

＋西川日満里＋川田実可子

隈研吉

中村好文

横内敏人

高木貴間

後藤周平

彌田徹＋辻塚磨

＋橋本健史＋川井操

小林佐絵子＋垣崎大伸

橋本圭央＋白石圭＋康未来

小谷研一

松岡聡＋田村裕希

KMEW



それは、飾らない美しさ



typeM_LAP [内外壁用]

typeM_FLAT [内壁用]

SOLIDO

typeM_LAP
typeM_FLAT

ケイミュー株式会社
www.kmew.co.jp





Feature: The Thinking Hand – Takenaka Corporation and Takenaka Carpentry Tools Museum 特集：手わざと建築——竹中工務店と竹中大工道具館

This February issue focuses on the beauty of architecture conceived by Japanese traditional craftsmanship and features the works from Takenaka Corporation and Takenaka Carpentry Tools Museum.

The Takenaka Carpentry Tools Museum exhibits carpenters of each significant era with its respective challenges, showing the development of tools, methods and the management of timber. Each one of the stages is the result of every craftsman's wisdom and their pursuit of having better architecture during their time, passing down this history of "craftsmanship". Takenaka Carpenter Tool Museum, which moved to a new building in 2014, uses a variety of craftsmanship still present in this age to design the exhibition as well as its spaces, thereby integrating both the spaces and its exhibits into one entity.

Through the history of craftsmanship in Japan from Takenaka Carpenter Tool Museum in the first section of the issue, the second introduces various modern-day adaption of the craftsmanship using works from Takenaka Corporation.

(a+u)

2月号は、日本の伝統的な手わざが生み出す建築の魅力に着目し、竹中工務店と竹中大工道具館を特集します。

竹中大工道具館には、それぞれの時代で大工が課題に立ち向かい、道具・工法を開発し、木材を扱ってきた歴史が展示されています。その1つ1つは、当時の職人たちが知恵を絞りよりよい建築を追求した結果であり、「手わざ」の歴史を語っています。2014年に新築・移転された竹中大工道具館は、展示はもとより空間そのものも、現代に残る様々な手わざが用いられ、空間と展示物の一体化が図られています。

前編では竹中大工道具館を通して歴史的な手わざを、また続く後編では竹中工務店のものづくりを通して、現代に生きる手わざの数々を紹介します。

(編)

*A part of the standard set of carpentry tools.
Photos courtesy of the Takenaka Carpentry Tools Museum.*

座談月評

新建築住宅特集2019年1月号

特集／2019年 冒険する住宅
家をめぐる建築家の挑戦

批評

評者



内藤 廣
建築家
東京大学名誉教授



馬場 正尊
建築家
東北芸術工科大学教授



高橋 一平
建築家
横浜国立大学助教

『新建築住宅特集』では、毎月、さまざまな作品や論考、記事を掲載し、広い射程をもって住宅から明日を拓く建築の可能性を伝え続けています。しかし重要なことは、議論の場をつくることにあります。限られた篇幅の中で示されたものから何を考えていくべきか、それの読み解きや発見を共有し、建築を取り巻く多くの事象や環境と共に議論を重ねること。この座談月評は、その場を設けていくことを目的に開催します。2019年1～12月号は、内藤廣さん、馬場正尊さん、高橋一平さんを評者として、1年を通して前号への批評を座談形式で議論いただきます。それぞれ個人の批評と共に、それが相乗して新たな示唆に展開する連載記事として毎月掲載いたします。どうぞご期待ください。(編集部)

馬場 改めて本誌を通して読んで、時代性や現在の住まい方、建主と建築家の関係、物流や経済性などについて、何よりも如実に語るのが住宅なのだろうと思います。たとえば商業建築や公共建築では、集団としての意志がどう建築として立ち現れるかに時代性や社会状況を見ることができそうですが、住宅では、それが主という個人を通して鈍化したかたちで表出され、建築家はそれに向き合うことになります。その独特の関係性や緊張感が滲み出る感じが面白いです。

1月号は「冒険する住宅」という特集タイトルがついていたので、誰が、何に、どこに向かって冒険しているのか、逆に過去の住宅はどういう冒険をきたしたのか、掘もつしなから読みました。めくり始めて早々に巻頭の「住宅は終わらない」の石山修武さんに脱まれ立ち尽くしました。僕は石山研究室の出身で、最初に連れて行ってもらったのが「幻庵」です。建築家が小さな住宅から発しようとする社会的インパクトの強さを感じたのを覚えています。インタビューを読み、時代は石山さんが「幻庵」や「世田谷村」などの実践において投げかけたような、材料や素材、その背後にある物流、そして建主と建築家が住宅という物体にどう関係し合うのかという問いの中にまだいるのかもしれないと思いました。その影響もあって私は建築上端を発し、不動産や建材の物流を手がけたりしているのだと今更ながら再認識させられ、まだ師の掌の上にいることに気づいて、複雑な気持ちになってしまいました。

高橋 最近、InstagramやPinterestといったウェブ上の画像共有が普及し、ものの見方の変化を感じます。切り取ったイメージを集めては好き嫌いで選別していくうちに、元の全体像に対する批評や期待が薄れ、部分かつ効果を重んじる風潮が、つくる現場にも影響を与えていると思います。機能主義、性能主義に続く、イメージ主義でもいうのでしょうか。建主より具体的に設計へ介入することになります。その意味で、1月号ですぐに掛かっている表紙ですが、原田真宏さん麻魚さんの「半島の家」の写真ですが、この建築の一部分でしかないキャンパレーが持つ効果の、さらに表層の部分を取り出し、量感のある家が宙に浮いて見えます。トリック写真というか、設計者と編集者の共作による「インスタ映え」に見えました。つくり手側も、今後はこうした見方を改めた方がいい

のではと、ふと頭をよぎりました。つまり、効果を抜くことで、イメージ主義が却って陥れば、僕らもいざいざ苦められるんじゃないか。議論や発見や解釈が広がらなくなると、創造性から遠ざかる気がします。たとえば、模型や素材サンプルを用いた検討も、こういうことをすると見える、といった効果の確認だけでなく、より概念的なアプローチで描き、建主に対して、もっと概念的な話を投げかけた方がお互いによいことが起こりそうです。こうした問題を乗り越えないと、僕らのような若い世代は、今もこれから先も、住宅を批評的につくるのが難しいと感じました。

内藤 表紙については、編集部のお話を反映するというところもあるけど、皆が何かを感じる余地をつくる商業的な視点からも見る必要がある。だから、何だろうと思わせるものを選ぶという編集の判断は理解できる。でも肝心の誌面の中身において、建築そのものが様式化している印象を強く受けたんだよね。この作品は横文彦さんの系統、この作品は坂本一成さんの系統といったように類型化していくとすべてはまってしまう。一見自由奔放に見えて、実は過去の価値に絡めとられている、これは危機感よね。一方で、妹島和世さんのインタビューやそれに添えられた作品群を見ていくと、妹島さんはそうした様式や類型化から逸脱しようとする意志がすごく強い人で、それが彼女の特別な資質なんだと改めて思った。誌面で印象的だったのは、2018年の総評で西沢大良さんが建築家の文章の難さについて指摘していたこと。過去1年の文章を読んだわけじゃないけど、もし西沢さんのいう通りだとするなら、それは1年を通して見ていかねばならない問題だね。雑誌というものはある種の形式だけで、知らない間に建築のあり方や建築家の文章までもがその形式の中で様式化しているのかもしれない。ある種のマンネリズムにも一定の存在意義があるので、『新建築』はそれでいいかもしれないけれど、『新建築住宅特集』は様式化から意図的に逸脱するように暴れた方が面白い。その方が健全。

馬場 僕は、建築界の王道から外れた路線を歩いてきた者として、『新建築』が様式化されていることにこそ安心感をもっています。様式として確立していないとカウンターとしての距離が測りにくいから。そういう意味では確かに『新建築住宅特集』の方が冒険しやすい



インタビュー「住宅は終わらない」



インタビュー「たくましく生きる家」



「半島の家」

メディアからかもしれません。文章も同じで、建築家たる職能の人はいく文章を書かなければいけないという暗黙の様式が支配しているあまり、ダイレクトなメッセージがふき消されているものが多い。もっと率直な言葉で勝負すればいいのに。主語を曖昧にした文章が多く、それが物事を分らないくさせています。

内藤 住宅という概念自体が、プレハブメーカーという巨大マーケットで商品化されたステレオタイプとしていまだに生き残っていて、それが戦後70年を通して解体されてきた。1970年代には毛鋼鉄職さんの「反住器」、安藤忠雄さんの「住吉の長屋」、東孝光さんの「搭伏住居」といった、暮らしや人間を限界まで追い詰めるような挑戦があった。高橋さんが西沢立衛さんのところで担当した「森山邸」(『新建築』0602)も住宅をどこまで解体できるかという限界に挑戦したものだね。それらのカウンターパートとして常に大衆社会と量産住宅があった。今もその戦いの延長線上にいろいろだけれど、そろそろこのゲームも終わりにきていんじゃないかな。その意味で石山さんのそれでも「終わらない」という発言は、とても重い意味がある。この先はゲームそのものが変わる可能性がある。暮らしや人間を問い直すような時代を画する作品が出てきた時、きちんとそれを誌面で拾えるかどうかが問われるだろうね。1年間月評をやる中でそうした作品に行き当たった時は、それを徹底的に論じなきゃと思う。具体的な作品を見ていかなきゃね。「森の生活」は、最後に載っているようなスケッチを中心に、もっと誌面の表現として徹底的に詰めるべきだった。ソロなんだからね。その立ち位置が鮮明になるような紙面構成で写真が良かった。

馬場 確かに「森の生活」といつつ、家としての形式を色濃く残すぎっているものかもしれない。建主がつくるプロセスに介入している痕跡が、もっとそれが生々しく出ていてもよかったのではないしょうか、この2次の挑戦を見たい。

内藤 僕自身に返って言うところもあるのだけれど、アトリエ・ワンの「グレース・ゲイブルズ」は、彼らがずっとやっていたつくり方。何も文句はないんだけど、それはそれで様式化と紙一重。苦しいところだろうけど、この2次の挑戦を見たい。

馬場 アトリエ・ワンは、ある環境の中でどう建つかということを一貫して考えているし、そのスタンス自体

が建築として図像化されています。今回は、市街地との距離や周囲のランドスケープ全体を家として捉え、葡萄畑を拡張された屋根として扱っているというコンセプトが最初空振りで伝えています。このドローンによる視点もまた、現代的な建築の切り取り方ですね。

高橋 これまで建築空間が消費対象となる傾向がありましたが、それが環境へ及び始めています。眺めのよい海辺だけでなく、葡萄畑や農村、あるいは京都というふうに建主が環境に価値を見出し嗜好する時、普通の快適な家ではなく、建築として何ができるのか。誌面に登場する建主像も相まって、現代の問題だと思いました。木村吉成さん松本高子さんの「house M」は冒頭に述べたような危機の逆で、人間がどのように豊かに生きるかを示すことが「冒険」として構築されて見えました。無骨な構造体やプレースの扱いからは、建築家による視覚的な美意識は些細なもので、もっと大きな価値観があるという印象を受け取れました。ただ、切妻屋根による対称形が前提のように強く、内部空間がまるで既存の構造を現にした改修のようにも見えることは気になりました。

馬場 2016年にアハムンド・アラベナがブリツカー賞を受賞しましたね。いわゆる近代建築の追求してきた美しさと違うものが評価されるようになった象徴のようで、これらの僕たちは何を美しいと思うのだろうかと考えさせられました。「house M」について、住みながら手を加えていくことをアフォードするような建築が美しいと思う時代がくるのかもかもしれません。

内藤 この住宅の方が、ものすごい豪邸よりもずっと幸せなんだろうなと感じますよね。富豪が所有するような豪邸の豊かさに対して、自分にも手に入ると思わせるような豊かさの対比が共感を呼ぶのではないかな。でも皮肉なことに、大衆社会ではクリエイターとしての個人が成り立ちにくくなる。だとすれば、このビジョンの行き着く先は、作品をつくる建築家という個人は消えていくのかもしれないね。それが新たなプレハブだとしたら、これは最後にドンデン返しになる逆説だね。

馬場 特にリノベーションにおいてはそうした傾向が増えますね。すでにある状況や厳然とある物体に対し、構築的というより受動的、リアクションにつくっていくことが多いので、おのずと表現性よりも反射によるふりまやアイデアで構成されることが多くなる。もっと

若い建築家になると、表現性を放棄する、その態度自体を作家性とするのかもかもしれません。

高橋 僕自身も若いですが、表現性を放棄することには強い抵抗があります。建築がリアクションやアイデアだけでは、会話と一緒に消えてしまう。それは現代的であることは別で、建築としての痕跡の残し方や抽象的な捉え方のバランスなどを気を付ければ表現は維持できるし、そうしたいと思っています。

内藤 「house M」の構造体に普遍性があるのかは気になるところ。ジョイント部はピン構造にして、プレースで補うという解き方。でも木造では必然的に無理がある。やっぱり簡素さのデザインなのか。戦後、木構造と親和性を持たせるために100mm角のプレキャストコンクリートで軸組をつくりモジュール化して蓋でもつくれるような構造体を提案した建築家もいた。そういうつくり方から展開していく可能性があるのであれば面白いと思った。

馬場 それに關係するうなは秋吉浩さんの「まればとの家」ですね。3Dで木を切り出す新しいテクノロジーの時代ならではの建築です。これを一般流通にまで展開していくとするならば、建築家が挑戦するシステムへの冒険になるのかもかもしれません。

内藤 でも巨大な跳び箱みたいだね。彼はテキストの中でメタボリズムを批判しているけど、菊竹清訓さんが「出雲大社庁舎」(『新建築』6308)について、日本どこでも最高の品質をつくれるようにプレファブレーションを選択したのだといっていたことと似ている。これも木の組み上げ方に合理性や経済性があるかどうか気になる。ないものであればただのデザイン。五十嵐淳子の「稽曲の回廊」は、平面図を見た時に、住みたいとしては逃げ場がないと感じた。俯瞰写真を見ると、周辺は北海道独特のプレハブや新建材で覆われた住宅がずっと続く風景。その中で、何かひっくり返さない、という危機感はいくら分る。でも、もう少しやわらかなアプローチがないのかな。

高橋 必要な空間それぞれにあえて個人的なかたちを与え、組み合わせた結果として、ベッヒャー夫妻が振り続けた工場建築のような外観の現れ方をしているのが面白いです。一方、機能やイメージから生じた部分だけで組み立てられているとも読め、方法が住宅としてはややストイック過ぎると思いました。



「森の生活」



「グレース・ゲイブルズ」



「house M」



プロジェクト「まればとの家」



「稽曲の回廊」

穴が開くほど見る

建築写真から読み解く暮らしとその先

第4回

乾久美子 × 島田陽

(建築家、横浜国立大学大学院Y-GSA教授) (建築家、京都造形芸術大学客員教授)

「穴が開くほど見る——建築写真から読み解く暮らしとその先」と題して、名作住宅の建築写真を隔々まで掘り下げて読み取ります(第1回は本誌1002、第2回は本誌1003、第3回は本誌1006)。1枚の写真から時代背景、社会状況、暮らし、建築家の思いなど、読み取る側の想像も交えながら細部まで解くことで、時代を超えた大切なものを見つめ直し、未来に向けた建築のあり方を探ります。第4回目は、乾久美子氏と島田陽氏のおふたりに公開対談をお話しいただきました。(編)

島田 学生時代から今でも変わらず、雑誌はとにかく穴が開くほど見てきました。特に事務所を始めた頃は青木淳さんや妹島和世さんの住宅が、立体的にどうなっているかがまったく分からなくて、興味がある住宅は手当たり次第に雑誌の図面と写真から模型をつくって、いろいろな角度から濃密に見ました。今回改めて昔の『新建築』を見ようと、神戸大学の資料室に行ったのですが時間を忘れて夢中になりました。こういうものはウェブにはない感動です。大学にあるいばら素晴らしいものは蔵書で、大学から離れてしまうとそこに没頭しになかなか出られません。だから古い資料を端から見て、ものを考えるという時間は改めて幸せだと思いました。学生たちはウェブの中になんでも情報があると思いますが、ウェブの中には現在の枝葉のようなものもたくさんあってよく見てどう話しているのかとても難しい。新しい試みにチャレンジするには改めて歴史をつくってきたものを端から見て、興味のあるものは穴が開くほど見ることで、幹のようなものを見つけるべきだと思います。

乾 建築写真の面白さというのは、その中に自分を投入して、その中を歩き回ることです。私は大学に進学する際に関西から出てきて建築科に入ったものの、どのよう友達と建築を語り合っているのか分からないようなところがありました。東京に出てきて、とにかく面白いのを知りたい、建築とは何かを知りたいという気持ちもあって、何をどう話しているのかよく分からない。そこで、孤独といえば孤独なのですが、大学の図書館に通って古い建築写真を見つけて、建築とは何かのを知ろうとしていました。大学1、2年生の頃です。その後は島田さんと似ていて、OMAや妹島さんなどの、明らかに新しい構成論理に衝撃を受けました。そうした新しい建築は図面表現に謎が多くて、ぱっと見ただけではどうなっているのかよく分からない。そこで私も図面と写真を読み込んで、どういう構成なのかを必死で解説することをしていました。そうやって、謎を解いてやっとその建築の中を想像上で歩き回った時、本当に嬉しい。リアルな建築をゴッシーと見に行くよりも面白いかもしれません。普通は複数枚の写真や図面からその建築を一周できるように理解していきますが、今日は1枚。どこまで歩き

回れるのかやってみましょう。

広い敷地に優雅に建つ平屋／「正面のない家／K氏邸」 坂倉準三建築研究所 大阪支所(西澤文隆、太田隆信)

乾 私は、今日の会場の近くで生まれましたが、1歳の時に親が宝塚に家を建て、そこで高校生の終わりまで育ちました。この「正面のない家／K氏邸」は、実家の近くにありました。阪急電鉄の宝塚駅南口からほど近い山の上にあつて、毎日のように通っていた公園の脇に建っていたのです。その姿を見るたびに子供心に「この建物は何かがある」と思っていました。この家のあるエリアは区画が大きいので、平屋で十分な延床面積がとれています。実家の方は、その後開発された分譲地なので区画が小さいんです。なので、広い敷地に平屋が優雅に建っているという佇まいは憧れて、どんな人のどんな暮らしが展開しているのだろうと想像するだけでドキドキするような存在でした。

この住宅の特徴は庭です。この写真からは、庭を中心に周辺環境と暮らしが分けて見えますが、設計者の思想も想像することができます。設計者のひとりである西澤文隆さんは庭園や日本建築の実測研究を続けてこれたことで有名です。この家は写真からも分かるように中央に小高い山をつくって造形的な庭にしていますが、西澤さんが庭園の研究を始める前の作品かもしれないと思います。なぜなら、この家では絵画的な線を駆使しながら、人工性を際立たせたようなモダンランドスケープをつくっていて、その後の西澤さんの自邸に見られるような、自然風の庭園とは一線を画しています。ただ、若い時代の作品とはいえ、西澤さんは倫理性を追求するような建築家だったはずなので、西澤さんがどういう気持ちで絵画的なモダンランドスケープをトライしようとしたのか興味深いです。私がこの写真を穴が開くほど見て気づいたのは、この庭の山がちょっとびびりするくらいの高さで盛られていることです。そこで、建物を作る時に掘る土を全部使ったランドスケープなのではないかと考えています。工事では土は、普通は敷地外に捨てることが多いわけですが、出てきた土を場外搬出せずに敷地内で全部使い切るというタスクを自らに課することで、庭としての倫理性をつけたのではないかと想像しています。それがもし当たっているのだとしたら、私なりに思う西澤さんという建築家の倫理観と合っているような気がして、胸に落ちるのです。

他にもこの1枚からいろいろ読み取れます。庭のペーパーが陶器タイルで仕上



「正面のない家／K氏邸」坂倉準三建築研究所 大阪支所（西澤文隆、太田隆信）（1961年、兵庫県宝塚市）撮影：多比良敏雄

げられていてツルツルしています。どこことなく洋風な素材であることを筆頭に、室内にはカーテンがゆかっているし雨戸のガラリも洋風です。しかし、外の世界と中の世界を結びつけようという意識はとても日本的なもので、この写真に強く表れています。空間構成は和風にしておきながら、要素は洋風なものにしていくことを意図的にやっているようで面白いです。雨戸は建物からはみ出していて特殊なディテールです。西澤さんも実測したはずの三井寺の勸学院や光浄院といった書院造りに、妻戸といって壁がはみ出すディテールがあるのですが、そういうものを参照しながらこのディテールを思いついたのかなと想像できます。あと、中央の袖壁にゴルフクラブがさりげなく立てかけられています。宝塚界隈には有名なゴルフ場がいくつあって、そこに通っていたであろう裕福な家族像も見えます。どこかで読んだことがあるのですが、建主夫婦は大阪に働きに出て、宝塚に住んでいたとありました。大阪や神戸に働きに出て山あいの郊外住宅地に暮らすというのは当時の関西ではひとつの暮らしの理想形で、この建主が当時の憧れのライフスタイルを具現化されていたのだとこの庭に置かれたゴルフクラブから見て取れます。

島田 昔の写真は白黒なので色が出てこないのですが、この写真の説明にウルトラマリンの壁とか書いてあって、思ったよりかなりカラフルなんですよ。写真の左の部屋には縁側のような小さいデッキがありますが、どんな意図なのでしょう。

乾 今回選んだ写真には写っていないのですが、この家には庭と建築を繋ぐ中間的な役割の中庭があり「パティオ」と呼ばれています。カラフルで綺麗

なタイルがロバート・プール・マルクスばりのパターンで貼られていて、さらにカラフルなモビールが吊り下げられていたり、人工性を強調するようにつけられています。写真に写っている縁側もある意味形式のひとつのようにも見えて、意識的に中と外の庭を対比していたり、日本的な構成と洋風素材を対比させていたりしますね。また、この写真をしげしげと見てみると、建物の背景に写っている乾いた山の雰囲気か気になりますが、六甲山は当時森林資源として使い倒され一時期ハゲ山と呼ばれていて、その後少しずつ植林をして植生が回復しつつある様子が見受けられます。この庭の敷地や周辺に立っているアカマツも公園の周りに多く見られたもので、これも植林の一部だったのかと思います。西澤さんでもできるだけ敷地内にあるアカマツを残したのでしょう。また、この写真からは、砂防ダムが多いこの界隈の乾いた土の風景が感じられ、この場所が持つ空気感が出ているように思います。

人のふるまい・マナーがセットになった住宅

／「傾斜地に建つ家」林雅子

島田 僕が林雅子さんの「傾斜地に建つ家」を選んだのは、今まで自分あまり穴が明くほど見てこなかった謎がある住宅を探そうと思ったからです。これは林さんが独立してすぐの1958年の作品ですが、さまざまな大胆さや衝撃を受けました。まず題名の通り傾斜地に建っており、その高低差を使った中央の吹き抜けが空間を大胆に分節しています。写真の手前が客間で、吹き抜けを介して向こうが主寝室です。主寝室の吹き抜け側には何か飾り



「傾斜地に建つ家」林雅子

(1958年、東京都世田谷区) 撮影：平山忠治

されていたのかなと思います。手摺も、おそらく住宅の中で暮れることはないから、落ちるような動きを室内ではしないとすればよしとしたはずです。それに対して、現代の建築はほとんど動物を檻に入れるかのように人間を扱います。建築の意味が相当違ってきているように感じられます。

島田 そうですね。それに和室の身体感覚は重心が低いから、この家では室内に手摺をつけようとしたら視線の妨げになったはずで、その繊細さもここに出ています。欄間と手摺の反復されたリズムは最奥で地袋と押入れになり、その隣は同じ高さで文机になっているようです。照明も各室の重心に合わせて高さを変えてランダムに付けているのが分かります。また、写真手前の客間から見て、キッチンシンクが見えないようになっていて、スパッと見せたいところだけが切り取られていて見え方も繊細です。もうひとつ、この時代の住宅はどこで食事をとるかかなり模索していたように思います。今だとダイニングテーブルが置かれますが、和室に座卓で食べたこの時代には、カウンターに椅子をおいて食べるスタイルも出てきたりして、ダイニングテーブルというものがはつきりしていなかった。この住宅では写真の吹

棚のようなものがあって、人形なのか小さな置物が可愛く飾ってあります。断面図には猫が描かれていたので、これは猫の通り道だったのかもしれませんが。2階の手前と奥の部屋にはそれぞれ異なる階段でアクセスするので手前の客間は立体的な離れみたいな位置付け。なんともいえない距離感です。客間の欄間と奥の関係を吹き抜け側では反転して手摺と障子になり、その向こうの寝室は驚くことに襖を開いて手摺が一切ないんです。林さんの解説文を読んでいると「大人の室だから」とあつげらん。そして右側の障子の開口部には、ガラリ戸や雨戸がレイヤーになってその外はデッキの空間ですが、結構高さがあるにもかかわらず600mmくらいの手摺しかありません。この年代の住宅を見ていくと、とにかく手摺がとても低いんです。

乾 この年代の住宅の大きささは素晴らしいですね。今回改めて西澤文隆さんの書かれたものを読んだのですが、それを彷彿とさせます。建築は人のふるまいとマナーがセットで空間がつくられていたという内容です。見えているだけだと見ず、聞こえているだけだと聞かずというマナーが、当時は当たり前のように成立していたんだと思います。西澤さんのテキストと同じような時期に建てられた林さんのこの家も、そうしたマナーとセットで検討

き抜けの下にキッチンが見えますが、そこにカウンターと椅子が設置されています。キッチンは少しレベルが下がっているのでキッチンに立つ人と椅子に座る人の視線が合う。キッチンには計りとミキサー、トースターが見えますが、当時の憧れのキッチン用品ですね。換気扇が見当たりませんが、横の窓下に抜いているようで、キッチンと庭の関係も楽しそうです。それにキッチンの奥には扉のようなものが見えて、後ろに回ると洗濯機やガスボイラーなど新しい暮らしの設備の場所があります。今だと洗濯機は浴室とセットで置かれることが多いのですが、ここでは黎明期の洗濯機の横に流しがあって、ユーティリティが独立しています。その横にバスルームがあるのですがこれがまた妙に広い。この時代の新しい暮らしへのチャレンジみたいなのが見えてすごく面白いです。

社会的な機能をプログラムに持つ最小限住宅／「立体最小限住宅 No.38 石津邸」池田陽

乾 この家は最近通っている設計JVの事務所の近くにあったのを偶然見つけたということもあり、選びました。この写真では一見大きな家のように

見えますが、テラスに座っているコリー犬や中にいる建主の石津さん夫婦との比較でかなりコンパクトであることが分かります。本物を見つけた時も、こんなに小さかったのかとびっくりしました。さらに見ていくと背後に瓦屋根の民家やビル見えていて、都心の最小限住宅として建っていた様子が分かるのと、背後の隣家の屋根がこんなレベル差で見えていることから、北側に傾斜した斜面地であることが分かります。写真正面がリビングルームで、1段落ちたところにキッチンがありその上に主寝室が載っていて、手前左の低いボリュームが子供室という構成です。先ほどの「傾斜地に建つ家」と断面構成が似ているのですが、おそらく当時、リビングルームとキッチンの距離感を段差で確保するというのが新鮮な解決方法だったのかと思います。この家は都心の住宅でありながらも、レベル差だけで大きな広がりを獲得しているのが素晴らしいと思います。

有名な話なのですが、この家の建主は「VAN」という1960年代流行したファッションブランドの社長で、建築家と建主との出会いをつくる企画を雑誌「モダンリビング」で行い、その最初がこの「No.38 石津邸」で、「モダンリビング」では「ケーススタディハウス No.1」と名付けられていました。天井の高いリビングルームが特徴ですが、商業的な撮影スタジオなどがない当時、このリビングルームでモデルにVANの服を着せて撮影をしていたそうです。北側斜面を利用して北側採光を安定させ、撮影スタジオとして使

いやすいものとしてつくられたのではないかと思います。社長自ら自宅を撮影スタジオにしたということで、空間の使い方に対して新鮮な感覚をもっていったことに驚きます。この家は1957年にして、住まいに社会的な機能を持ち込むということを実践している。しかも核家族のものだった最小限住宅に、そのような使い方を発見しているようなところもあると思います。新しい暮らしの先駆けだったのではないのでしょうか。この家はその後、息子さんがメインの住まい手へ変わった際、宮脇檀さんが増築して写真左のテラスに2階がつくられています。このテラスが最初から一種の人工土地としてつくられていたのか分かりませんが、坂出人工土地が1962年に考案されるよりも数年前早くこういう作品がつくられていることに驚きます。No.38はすべて現場打コンクリートです。乾式建設の研究者でもある池辺さんの中で、どちらかというと特殊な部類に入る建築といえると思いますが、常に先見的にいろいろなものに挑戦されていたことが、建築を人工土地としてつくるアイデアに表れていると思います。

さらに写真をよく見ていくと、リビングのテーブルの上には当時大量生産が始まったアルマイトのやかんなどのキッチン用品が置かれています。こうしたアルマイト製品がインテリアの重要なアイテムとし堂々と置かれているというのが時代を感じさせますね。コリー犬という種は最近ではやっていないようですが、当時は洋風でファッションブルな存在だったのでしょうか。このコリー

「立体最小限住宅 No.38 石津邸」池辺陽 (1957年、東京都新宿区) 撮影：平山忠治



犬のかわこよさと対比的なのが、2階の生活感溢れる洗濯紐です。しかも洗濯紐が、荷造り紐をいくつか繋ぎ合わせてつくっていたのか、結び目があったて可愛らしいです。物資がまだまだ少ない時代を感じさせる結び目だと、要するにものが大切に扱われていたということがよく分かります。そして石津さんご夫婦が談笑しながらリラックスして写っていますが、ファッション業界の一線で活躍しておられるからか振れることに抵抗がなく見えるし、都心の最小限住宅で具現化した自分たちのライフスタイルがメディアに出ることに誇らしさを感じているように思います。そうした心意気が、かつこよこの1枚の写真に収まっています素晴らしいと思うんです。

島田 おしゃれをされたふたりが隣り合って座って、その傍らにはコリー犬という、かなりハイセンスなライフスタイルですね。コンクリートだから池辺さんがデザインした有机的な造形の華奢なテーブルも印象的に見えるし、階段の薄い踏板と支柱の造形が映えますね。以前雑誌で清家清さんと石津さんが対談している記事を読んだことがあって、「俺の家はコンクリートでつくったから潰すに潰せない」みたいなことを言っていました。結果的にそれがその後改装に改装を重ねて未だに生き残っているというのは、示唆に富んで面白い話です。

色どられたモダニズム最小限住宅／「SH-1」 広瀬鎌二

島田 この企画で広瀬鎌二さんのような、現代でもたくさん研究をされて読み込まれている方の代表作を選ぶのは勇気がいりましたが、改めて発見しようという意気込みで選びました。この家の柱は40mm角で、筋交いの鉄筋が6mm、アングルが65mmで、当時でも鉄骨屋さんがつくれなくて、サッシ屋さんがつくってくれたというくらいスレンダーなものです。家具も全部設計されていてベッドにもブレースが入っており、ベッドのブレースと住宅のブレースが同じ位の寸法です。65年前の住宅ですが、現在僕らが考えるような家具のスケールと建築のスケールを混ぜ合わせるようなことが起


こっている。そういう突き詰めた美しさに惹かれる人は多いと思うのですが、僕が一番驚きだったのは色でした。掲載された『新建築』の解説文には鉄骨は内外ともわずかに紫がかった橙色と書いてあります。当然ながらシルバーと白とか、無彩色を想像していました。ブロックは寝室を含めて内外すべて淡緑色で書いてあるのです。広瀬建築はモノトーンで非常にストイックなミナマな世界と想像していたのですが、どうもこの家はとてもカラフルですね。屋根のフィントラスもオレンジ色のようにすからね。白黒の写真だといわゆるモダニズムの最小限住宅ですが、この色の情報を持つてこの写真をじっくりと眺めるとミナマでありながら、新しい時代への新鮮な息吹、ポップさすら感じられます。

もうひとつ気になったのは、写真で見えてくる丸卓で食事をとることです。低い椅子とデイベッドもあって、丸卓がちょっと大きめだから来客があってもここでもてなしができるということを広瀬さんは言っていますが、毎日ここでご飯と味噌汁を食べるというのは不思議です。「傾斜地に建つ家」もそうですが、この時代食事をどこでとるとかは過渡期だったのでしょうか。ちゃぶ台に座布団から椅子が出てきてまだまだ重心の低い机と椅子で、応接と一緒に昔の茶の間ですね。それでも意匠にミシン、屏風の仕切り、ベッドとキッチンを仕切るのはベチカでそれを蓄積するレンガ。最小限でとても暮らしやすいスケールと間取りだと思います。

サッシのガラス割も面白いです。規格寸法のせいかなに少し不思議な寸法で割られています。庇に隠れる上の方で欄間状に割ることも考えられますが、割れ替え等も考えておられたのかな。そのガラス面を挟んだ大走りの土間と室内のフローリング床の段差のなさは驚くべきもので、おそらく暴風時には雨が入ったのではないかなと思いますが、新しい時代の新鮮なチャレンジが感じられます。同時に写真左端には竹垣が見えます。鎌倉という土地と調和させていて、その挑戦と調和のバランスが面白いです。

乾 先程の話と同じかもしれませんが、この時代の近代建築って本当に色

「SH-1」広瀬鎌二 (1953年、神奈川県鎌倉市) 撮影：平山忠治

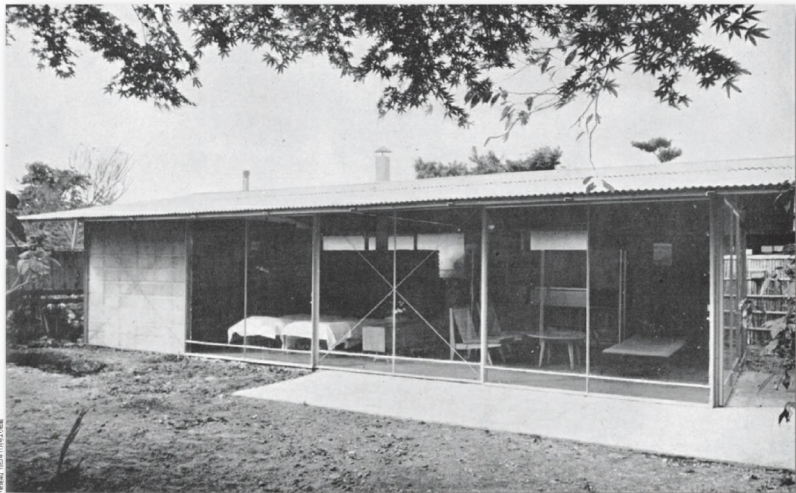

が使われていますね。清家清さんの「斎藤助教授の家」のブルーなどはとても印象的ですが、絵画的な美意識やモダニズムなどの影響が大きいと思います。また、プロダクトデザインと建築デザインが一体的に写真に収められているのが印象的なのですが、当時はそれらを連続的に撮ることができた時代だと思います。建築だったら最小限をつきつめることだったり、プロダクトだったら家事的省力化みたいなことがあって、同じような目線でプロダクトと建築がつくられている。それらが一体となって空間をデザインしたいという欲求があったのだと思います。それに対して現代はものの種類と数に溢れている時代なので、なかなかプロダクトと建築のデザインを一体的にプロデュースしていくことが難しいように思います。

戦後間もない住宅の志を現代の目で見る

島田 住宅は撮影される機会が少ないので、発表時の写真しかないことも多く、それが白黒の場合は、前回に内藤さんが言われている通り、深みや湿度などの情感は伝わるのですが、色は想像するしかない。それが今回格別楽しかった。住宅ではあまり色を使わないのですが、試してみようかなという気になりました。ただ今回の企画を通して、やはり自分がまだまだ古いものを知らないことがよくわかりました。学生、駆け出しの社会人、そして今目の前で見返すときそれぞれの立場で発見できることも異なり、これだけ豊富な住宅の試みの歴史がある国で「新建築」のアーカイブは宝の山です。つぶさに見ると掘り下げて今に活かせるものがたくさんあって、現に今も自分の設計にどう活かそうか考えています。今回の4つの住宅には新しい時代のライフスタイルを創造する新鮮な挑戦、と同時に引き継いできた文化的な遺伝子、ふるまいや周辺との調和の意思を感じました。僕もそのような意思で設計に向かわなければと背筋が伸びる思いです。

乾 今回通して、戦後間もない時期の住宅は、大変な意気込みがあるというか、新しいライフスタイルを建築を通してつくっていくんだぞという希望に燃えていたような気がします。だから時代を経ても瑞々しく見える素晴らしい作品が多いと改めて思いました。また、今回たまたまなのでふたつとも坂倉準三事務所に関係がある建築家による家を東京と大阪とで選んだのですが、池田さんが建築の本質を苦しみながら追求していたのに対して、西澤さんは旦那様とも言われるような、関西らしい、裕福な暮らしに裏打ちされたライフスタイルを建築にされていて、モダニズムを基調にしたながらも全然違うものへと向かっていることが印象的でした。私は「石津邸」のように都市の中でコンパクトに住む家の方が個人的には好きですが、「正面のない家」のような豊かな暮らしを踏まえてつくられたモダンライフスタイルというものをもう一度見返してみてもいいのではないかと思います。日本の住宅は、その後も最小限の住宅において果敢な取り組みがなされていて、素晴らしい住宅がたくさん生まれていますが、日本の住宅地を見直すとか裕福な家が逆に貧相というか、文化的な位置づけがはつきりしないまま、単にお金だけがかかるようなものになっていて、結構悲惨な存在に見えます。そうしたものが生まれてしまう社会は、それはそれでまずいような気がしたりしますね。

(2018年12月3日、LIXILショールーム大阪にて 文責：本誌編集部)



LIXILショールーム大阪で行われた公開対談風景。



建築陶器のはじまり館

やきもの街であり、INAXブランドのふる里でもある愛知県常滑市に設けられた、株式会社LIXILの企業博物館「INAXライブミュージアム」。その一角に、近代日本の建築や街を支えた「建築陶器」と呼ばれるタイルとテラコッタを展示する「建築陶器のはじまり館」がある。

「建築陶器のはじまり館」は屋外と屋内の展示エリアで構成され、屋外展示エリア（テラコッタパーク）では、「横浜松坂屋本館」（1934年竣工、2010年解体、設計：鈴木淑次建築事務所）のテラコッタや、「朝日生命館（旧常盤生命館）」（1930年竣工、1980年解体、設計：国枝博）の巨大なランタン、鬼や動物などの顔が壁面に10体並ぶ「大阪阪1号館」（1927年竣工、1986年解体、設計：渡辺節建築事務所【村野藤吾】）の愛嬌あるテラコッタなど、13物件のテラコッタが、本来の姿である壁面に取り付けられた状態で展示されている。屋内エリアでは、フランク・ロイド・ライトの代表作のひとつとして知られる「帝国ホテル旧本館（ライト館）」（1923年竣工、1967年解体）の柱型の実物展示を中心に、明治時代につくられた初期のテラコッタから、関東大震災を経て1930年代の全盛期に至る、日本を代表するテラコッタ建築とその時代背景が紹介されている。このような、近代建築で実際に使用されたテラコッタを長年にわたり継続して収集・保存・公開してきたことが評価され、「INAXライブミュージアム」は2013年「日本建築学会賞（業績）」を受賞している。また、「建築陶器のはじまり館」の建屋のファサードには、同ミュージアム内の「ものづくり工房」で製作されたテラコッタが使用されている。建築陶器の歴史的価値だけでなく、現代の建築におけるやきもの装飾材の可能性も体感できるため、屋内外をぐるりと散策しながら見学させてはいかがだろうか。

(編)



左：「建築陶器のはじまり館」外観。右：屋外展示エリア（テラコッタパーク）。



所在地：愛知県常滑市奥栄町1-130

tel：0569-34-8282


営業時間：10:00～17:00（入館は16:30まで）

休館日：水曜日（祝日の場合は開館）、年末年始

入館料：一般600円、高・大学生400円、小・中学生200円（税込、ライブミュージアム内共通） ※その他、各種割引あり

web：http://www.livingculture.lixil/im/terracotta/

建築が
大好きだ。

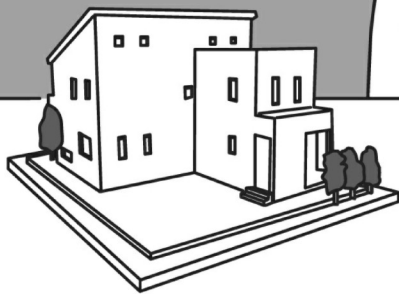

建築設計者のための求人サイト



<https://www.a-worker.com>

エーワーカー

検索



運営会社：ユニオンシステム株式会社 Tel：050-3733-3020

その情熱だけで十分だ。

意匠設計 構造設計 インテリアデザイン CADオペレーター
設計アシスタント 設備設計 施工管理 の求人多数掲載中！

©新建築住宅特集2019年2月号・第394号
2019年1月19日発行 毎月1回19日発行
定価2,007円 本体1,900円
郵賃：00150-6-30658

【編集発行人】吉田信之
【編集長】西牧淳子

【表紙・装幀フォーマットデザイン監修】K2

【発行所】株式会社新建築社
東京都千代田区有明3丁目2番5号
新建築ビルディング17階 〒100-6017
tel. (03)6205-4380 (代表・総務・出版)

(03)6205-4381 (編集部直通)

(03)6205-4382 (広告部)

(03)6205-4382 (写真部)

fax. (03)6205-4386 (代表・総務・出版)

(03)6205-4387 (編集部・広告部・写真部)

青山ハウス

東京都港区南青山二丁目19番14号 〒107-0062

tel. (03)6455-5595

fax. (03)6455-5583

e-mail. j18@japan-architect.co.jp

URL. <http://www.japan-architect.co.jp>

【印刷所】大日本印刷株式会社

【取次店】トーハン 日販 大塚屋薬田 中央社 興谷 西村

©SHINKENCHIKU-SHA 2019 Printed in Japan

表紙の写真を 6つの小さな離れの家

武田清明建築設計事務所

住宅特集

新建築 394 2019.02

CONTENTS

リノベーションの醍醐味——新しい価値を創造する20のアイデア

作品 20 題

- 016 住居 No.1 共生住居 内藤廣建築設計事務所
- 022 特集論考1:桜と木蓮 内藤廣
- 027 批評:死を含み込んだ生の形式 能作文徳
- 028 No.07 ドットアーキテクト
- 033 特集論考2:生きている場所 家成俊勝
- 036 6つの小さな離れの家 武田清明建築設計事務所
- 046 天井の楕円 村山徹+加藤亜矢子/ムトカ建築事務所
- 054 コヤトキトツキ 安部良/ARCHITECTS ATELIER RYO ABE
- 062 東松山の家 工藤浩平建築設計事務所
- 070 ハウス・アトリウム アトリエ・ワン
- 076 特集論考3:住宅作品の住み繋ぎとつくり繋ぎ 塚本由晴
- 078 頭町の長屋群 魚谷繁礼建築研究所
- 086 天窓の町家 ツバメアーキテクト
- 092 王子学生寮 隈研吾建築都市設計事務所
- 098 京の温所 釜座二条 中村好文/レミングハウス
- 104 川 Sen 横内敏人建築設計事務所
- 112 富良野の異形屋根 高木貴間建築設計事務所
- 118 静岡の家 後藤周平建築設計事務所
- 124 網代の列柱 403architecture [dajiba]
- 128 須越の架構 403architecture [dajiba] + 滋賀県立大学川井操研究室
- 132 上大岡台・百年土間 小林佐絵子+塩崎太伸/アトリエコ
- 138 西新井のいえ 橋本圭央+白石圭+康未来
- 144 虎ノ門の住宅(改装) 小谷研一建築設計事務所
- 150 栗林邸 松岡聡田村裕希

建築家になりたいか

デザインファーム建築設計スタジオ

〒165-0026

東京都中野区新井1-6-5エスエス中野2F TEL: 03-3387-0595 URL: <https://www.designfarm.org/>

新建築 新建築 住宅特集 別冊・臨時増刊



定価: 本誌¥3,000円+税
240円/297mm×221mm

新建築 2017年11月別冊

日本設計創立50周年

think++ まだ形にないものも思い描く10のストーリー

1967年9月1日に創立した日本設計の創立50周年を記念する特集号。都市計画や建築設計、設備設計、ランドスケープなど多くの人がさまざまなプロセスで関わりプロジェクトを実現させて、そうした総合設計事務所の家を、10のストーリーで紹介する。日本設計創立のきっかけとなった「霞が関ビルディング」から最新作である「赤坂インターシティAIR」まで、さまざまな分野で専門とする組織者へのインタビュー形式で各プロジェクトを解説し、その取り組み方やプロセスを紹介する中で、50年間の経験や記憶が引継がれていることが見てとれる。まだ形にないものも思い描き、考えるプロセスを通じ、日本設計のこれまでの50年とこれからのビジョンを示す。



定価: 本誌¥3,241円+税
192円/297mm×221mm

新建築 2017年10月別冊

NEW VALUE, REAL VALUE

野村不動産のものづくり

2017年に創業60周年を迎えたデベロッパー、野村不動産の特集号。野村不動産のものづくりの姿勢に注目し、取り組みを俯瞰もつとめていく。掲載するプロジェクトは同社が事業主として、設計者、監理者、またはPM-CMとして関わるものなどさまざまであり、読者ではそれらを開発、企画、設計、施工、販売・管理のフェーズに分けて紹介している。各段階でどのようなことを考えたのか、完成した建築だけからは分からないものづくりの手法とそのプロセスを読み解くことと自問していただいている。建築をくぐること、社会の中で新しい「価値」を創造していくという同社の想い、ものづくりのプロセスを通して紹介する。



定価: 本誌¥2,593円+税
176円/297mm×221mm

新建築 2017年9月別冊

都市のアクティビティ 日建設計のプロセスメイキング

1960年代以降の都市開発の変遷を辿りながら、日建設計が都市のアクティビティを主体に、どのように都市の魅力を高める取り組みを行ってきたか、時代ごとに特徴となるプロジェクトと共に紹介する。東京タワーや丸の内線といった初期プロジェクトから、国内最新都市での大規模開発プロジェクト、また、トルコイスタンブールの本拠地・カンパナス・スタジアムの変遷などの最新プロジェクトまで、約70案件を網羅。これらでの都市開発の系譜と今後の展開を見逃す。



定価: 本誌¥2,020円+税
120円/210mm×148mm

新建築住宅特集 2017年11月臨時増刊

ShinKenchiku Plus 02

ル・コルビュジエの住宅と熱のかたち

2013年4月に発行した「ル・コルビュジエの住宅と熱のかたち」に続く第2弾として、コンピュータシミュレーション解析によって見えてくる建築と自然環境の関係性を、ル・コルビュジエの作品を題材より検証していく。実際は目に見えない熱環境を、「熱のかたち」として可視化したこれらの解析結果は、私たちにとって新たな建築の考え方を生み出す一助となるでしょう。



定価: 本誌¥2,963円+税
266円/297mm×221mm

新建築住宅特集 2017年8月別冊

日本の家

1945年以降の建築と暮らし

日本の戦後の住宅を取り上げる展覧会として過去最大規模となる東京国立近代美術館で開催される展覧会に合わせて出版。56組の日本の建築家による75の住宅を、テーマごと系統として構成。500を超える豊富な写真・図版を掲載。

※2014年4月1日から定価はすべて本体価格+消費税8%になります。

詳細はWEBをご覧ください。

<http://www.japan-architect.co.jp>

株式会社新建築社

〒100-6017 東京都千代田区霞が関三丁目2番6号 霞が関ビルディング17階
tel.03-6205-4380(代表) fax.03-6205-4386

新建築

394 2019 02

住宅特集

CONTENTS

MONTHLY REVIEW

002 座談月評 内藤廣 × 馬場正尊 × 高橋一平

特別記事

004 穴が開くほど見る
建築写真から読み解く暮らしとその先
第4回 乾久美子 × 島田陽

NEWS

156 住まいの環境デザイン・アワード2019発表／2018年度JIA25年賞発表／第28回AACA賞、芦原義信賞発表
／実務経験なしで一級建築士試験が受験可能に

EXHIBITION

157 ブルーノ・ムナリー——役に立たない機械をつくった男／木下直之全集——近くても遠い場所へ——
／石元泰博写真展 建築家・磯崎新、内藤廣の仕事 レポート：渡辺菊真

BOOKS

158 小篠隆生 小松尚 著『「地区の家」と「屋根のある広場」——イタリア発・公共建築のつくりかた』/
ティモシー・モートン 著 篠原雅武 訳『自然なきエコロジー 来たるべき環境哲学に向けて』/
中谷ノボル+アートアンドクラフト 著『不動産リノベーションの企画術』/
塩澤珠江 平田オリザ 布野修司 著『吉田謙吉と12坪の家——創的空間の秘密』

CONSTRUCTION

160

PROFILE・編集後記

161

TOPICS

166

特集

リノベーションの醍醐味

新しい価値を創造する20のアイデア

今月号は、住宅のリノベーションを特集します。

今回掲載する20の住宅で思考された建築家のさまざまなアイデアには、真に豊かな暮らしとは何か、時間を尊ぶ日本の住まいのあり方が根底にあります。そして、若手建築家の主戦場というイメージの強かった住宅のリノベーションは今、経験の差を超えて、多くの建築家の主戦場となっていることも本号から見えてきます。既存の建築に何を見出すか、そこにどんな手を加えるか、または加えないか、その実践と思想はますます多様に広がっています。

そして、複数掲載したマンション1室リノベーションと、町家など伝統民家の再生を目指す建築家の取り組みは、増大する空き家や過剰といえるストックに向き合い、消失が加速する伝統建築の風景を守る意味で、21世紀の都市に必要な一手といえます。現在の状況をポジティブにとらえ、既成概念にとらわれないこれからの暮らしの提案をご覧ください。小さな住宅のアイデアが、大きなうねりとなって表れるリノベーションという建築の醍醐味を見ていただきたいと思います。

(編)

暮らしの変化に呼応し続ける

特集論考1：桜と木通 内藤廣

批評：死を含み込んだ生の形式 能作文徳

築106年の長屋と暮らしを受け継ぐ

特集論考2：生きている場所 家成俊勝

既築×減築×改築×増築による暮らしの重層

居場所×構造×環境に寄与するもうひとつの天井

境界を曖昧にし環境に溶け込む

複数のストラクチャーで紡ぐ関係性

冬日向アトリウムから笑い声

特集論考3：住宅作品の住み繋ぎとつくり繋ぎ 塚本由晴

路地を庭に転換し、6軒長屋をひとつの住宅に改修する

冬温し伝統に編む入れ子の間

昭和の木造住宅を学生寮に転換する

柔らかな明るさで満たされた京町家

川沿いの景色と風を取り込む

妻面に張り出すポリカーボネートの土間空間

既存とのずれから生み出される余白

伝統を受け入れ慣習を解きほぐす

歴史を重ねる架構

庭と繋がる大きな土間

夫婦の距離感を転写したバルコニー

非日常を出現させる三角形の挿入

家具化した柱で場をつくる

住居No.1 共生住居

内藤廣建築設計事務所

No.07

ドットアーキテクト

6つの小さな隠れの家

武田清明建築設計事務所

天井の構円

村山徹+加藤亜矢子/ムトカ建築事務所

コヤトキツキ

安部良/ARCHITECTS ATELIER RYO ABE

東松山の家

工藤浩平建築設計事務所

ハウス・アトリウム

アトリエ・ワン

頤町の長屋群

魚谷繁礼建築研究所

天窓の町家

ツバメアーキテクト

王子学生寮

隈研吉建築都市設計事務所

京の温所 釜座二条

中村好文/レミングハウス

川 Sen

横内敏人建築設計事務所

富良野の異形屋根

高木貴間建築設計事務所

静岡の家

後藤周平建築設計事務所

網代の列柱

403architecture (dajiba)

須越の架構

403architecture (dajiba) + 滋賀県立大学川井操研究室

上大岡台・百年土間

小林佐絵子+塩崎太伸/アトリエコ

西新井のいえ

橋本圭央+白石士康+康未来

虎ノ門の住宅(改築)

小谷研一建築設計事務所

栗林邸

松岡聡田村裕希



特集：新しい価値を創造する20のアイデア

住居No.1 共生住居

House No.1
神奈川県鎌倉市

内藤廣建築設計事務所
NAITO ARCHITECT & ASSOCIATES



南西側全貌。自邸「共生住居」の第3期。2世帯8人の住居として1984年に竣工（『新建築』8403）してから1995年の改築（本誌8411）を経て、2回目の改築。1回目は主に南西側の世帯と駐車場の増築を行った。2回目となる今回は、2世帯住居を「世帯の住居とするために行われた。



リビングA。2世帯を仕切っていたリビングAとリビングBの間にあったラワン材の組壁の下部を取り除き、ナラ無垢材の引き違い戸にし、ひとつの住居とした。






リビングAから南東側を見る。




リビングAから北東側を見る。リビングダイニングとダイニングキッチンの木建具は、ナラ無垢材のガラス扉戸に変更。



第2期 2階平面図

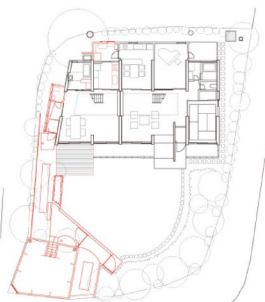


第2期(1995年改築) 1階平面図 縮尺1:400

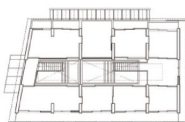

第1期 2階平面図




第1期(1984年竣工) 1階平面図 縮尺1:400

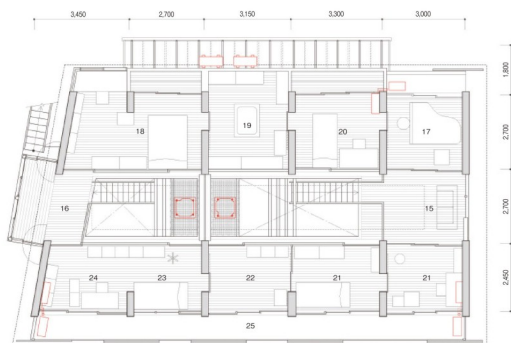

第3期 2階平面図

15.ホールA(旧作業室) 18.居室B 22.居室C
16.ホールB 19.廊下 23.居室D(旧作業室B)
17.ピアノ室(旧作業室) 20.子供室(旧居室A) 24.居室E(旧子供室B)
21.子供室A 25.テラス

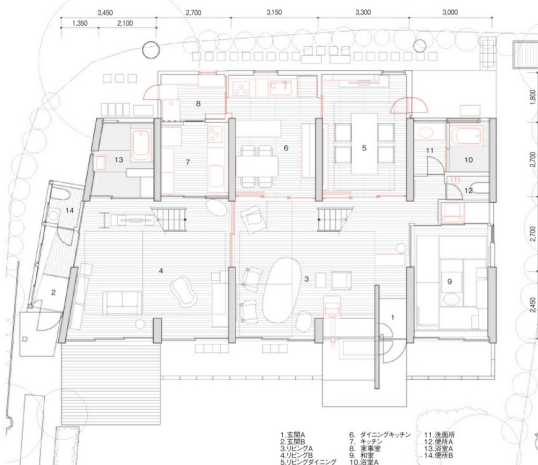

第3期 1階平面図 縮尺1:150

Renovation

暮らしの変化に呼応し続ける



リビングダイニング。
勝手口を2重扉にした。



ダイニングキッチンからリビングAを見る。

桜と木蓮

内藤廣 (建築家)

改築後の2階の書斎の目の前に木蓮の伸びやかな枝張りが間近に見える。2mほどの距離だろうか。春になると白い華麗な花が咲き、やがて碧々と幅広い葉が茂り、秋には葉が落ちるが、私はその後の冬の姿が好きだ。春の開花に備えるために、羽毛のような毛に包まれた2cmほどの小さな蕾が無数に残る。天気がいれば、寒々とした景色の中でこの芽が真珠のように陽光に輝く。巡る季節、来るべき春、生々流転、さまざまなことを想起させてくれる。思えばこの木を植えたのは1995年の第1回目の改築の時だった。今や2階の軒を越えるほどの立派な木だが、植えた当時は3mほどの高さだった。あれから23年、さまざまなことがあった。

少し距離を置いて見事な枝張り、桜の木がある。たくましい木だ。この家建てた時に植えた木だからこちらは35年になる。これも当初は高さは4mほどだったと記憶している。新築した当初、住居の廻り廻りを動かし一点から眺める焦点がほしいということで、墓をつくりたい、と無謀なことをいった。当然、それは法令上不可能なことなのだが、その場所に桜が植わっている。桜の足下には、人の代わりにこの家で共に暮らす動物たちが眠っている。春が見頃なのはいうまでもないが、夏の緑陰がありがたい。

書斎から見える景色の中で、桜と木蓮はほどよく釣り合っている。古来から語られてきたように桜が死の象徴だとしたら、私の目には木蓮は蘇生や再生の象徴のように見える。住宅は変化する生活を支える器だと思っている。以前、住宅は駅のプラットフォームのようなもので、そこにさまざまな列車が留まり出て行く、と書いたことがある。そこに発着するのが、人の暮らしであり人の生き死にはない、というイメージをもっている。桜と木蓮からしたら、このプラットフォームの発着はいささか騒々しく見えることだろう。

毎月届く雑誌では住宅が次々と発表される。それらの多くは、これから訪れる時間の推移に身構えているように見える。まるで新婚の記念写真のように初々しく微笑ましい。一方で、それは空間のバリエーションの提案であって、住宅ではそこで過ごされる「時間」こそが主要なテーマ

ではないか、とも思う。この住居は35年の歳月をなんとかやり過ぎて現在に至っている。だから少しは「時間」という問いかけに答える資格はあるだろう。初々しく微笑ましい瞬間から35年、設計した自宅の変化をこの機会に簡潔に書き留めておこうと思う。しかし、これと一変化するプロセスでしかない。

新築

この住居ができたのが1984年。独立して事務所をつつたのが1981年だから、まだ作品のない駆け出しの頃だった。1955年にこの敷地に引っ越してきて30年近く住んだ木造平屋を建て直してこの住居はできた。

当時のこの住居は、祖母、父、母、弟、私たち夫婦、子供共の8人4世代の住居だった。別の場所に住まうか一緒に住むか、核家族か大家族か、悩んだ末に決めた結論だった。渡欧先から帰国して師事した菊竹清訓の「スライハウス」(『新建築』5901)は、戦後の核家族を高くに謳った記念碑的な作品だ。ならば違う道を探してみよう、という意欲もあった。妻も賛成してくれて現代に於ける大家族の住居を試みることにした。

とはいえ、父母も含めてきたる蓄えがあるわけでもない。住宅金融公庫で借りられる範囲を大きく越えることはできない。当初、コストから木造でしか不可能だと考え、暇で30年近く考えた。父母からの諸々の要望を加味しながら、なかなか決定的な案には至らなかった。ならばRC造でどこまでコストダウンできるか、に挑戦することにした。

RCの躯体費を坪単価14万円くらいの極限まで絞り、RC打設後は床を仕上げ、あとは建具を入れるくらいで完成形にたどり着ければ、坪単

価35万円前後でできることが分かった。これなら木造平屋に近づく。この頃は金の計算ばかりをやっていた。そうやってなんとかこの建物を完成させることができた。あとは住みながら変化に身を任せる、そんなつもりだった。この時、桜を植えた。

これといって特徴のある形をしているわけでもない住居だから、プランタイプとしては廊下のない異様な構成ではあるものの、世の中からは理解されなかった。雑誌には掲載されたものの建築家のデビュー作としては地味な扱いだった。途中部分的に手を入れたが、大きな改築は2度行っている。この住居の構成員の変化が主な動機で、そのおまかな推移は以下の通りである。

(1984年：新築)

8人の住居：祖母、父、母、弟、夫婦、長女、次女

(1995年：1回目の改築)

6人の住居：父、母、夫婦、長女、次女

5人の住居：父、母、夫婦、長女

4人の住居：母、夫婦、長女

3人の住居：夫婦、長女


(2017年：2回目の改築)

3人の住居：夫婦、次女

1回目の改築

1995年の改築は、祖母が亡くなり弟が「商社勤めになって家を出たので、6人で住むための改築だった。私は30代の半ば、過酷な仕事と出張のため過労気味で、鎌倉から東京の仕事場に通うのが負担になったため、平日は東京で仕事中心に過ごすようになっていた。つまり、この改築の10年前からこの家の住人としては半人前、0.5人の定員になっていた。

子供も次第に大きくなっていったが、一方で父も母も60代後半だったがまだ活動的だった。特に航空エンジニアだった父が定年退職後に人へ

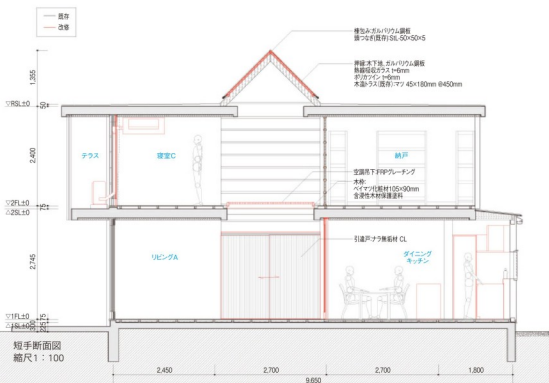

リコプターの研究を自宅で始めたので、専有面積は増えるばかりだった。この時初めて父からこの住宅を褒められた。吹抜けも使い道がある、と。吹抜けを分解されたヘリコプターの翼が埋め尽くした時もあった。したがって、われわれの生活を隣に増殖するわけにもいかず、多少なりともテリトリーを改善する目的で改築をした。

エントランスを増築し、浴室と一体だったトイレを独立させ、屋上にテラスを設けた。かねてより問題だった物干場を、駐車場を建築化してその上に設けた。吹抜け上部とキッチンの上のトップライトは冬場のコールドドラフトがきつかったので、内側にポリカーボネートの複層材を設置した。この時、木運を植えた。

2回目の改築

今回の改築は、大きな変化の後だった。次女が家を出て、父が亡くなり、その後を追うように母が亡くなり、ほぼ同じ時期に妻が大病を患った。父と母が暮らしていた隣の大きな領域は無くなった。長女が出るのと入れ替わりに次女が戻ってきたが、ガラとした隣の空間をそのままにしておくわけにはいかない。暮らしを新しく立て直すために、妻の病が少し改善したのを機に、大きな改築をすることにした。

予想外だったのは、母が使っていたピアノ室の床が腐っていて、床をかなりやり替えたことだった。これに手間がかかった。浴室を含めて設備機器も長い年月そのままであったので一新した。1番大きな変化は、30年間2世帯を分けていた中央の本期の下部を取り除き、そこを大きな建具に付け替えて1階を一体的に繋げて使えるようにしたことだった。

寝室を除いて冷房のない暮らしをしていた。夏

は暖気をトップライトの横から抜いて、パッシブな空気の流れでなんとか凌いできた。しかし、さすがに寄る年波には勝てない。リビングにも冷暖房を設置した。また、トップライトも建てた時のままだったので、熱線吸収ガラスに替えた。これによって夏場の環境はかなり改善された。このトップライトだが、以前は至極シンプルな納まりのものだったが、35年もの間メンテナンスフリーで結露も雨漏りもなかった。断熱性能はないに等しいが、納まりは単純な方がよい。


若い時に旅をして強烈な印象をもっていたアフガニスタンの文物を手近に置いている。原点を忘れない気持ちからだ。家具はほとんどのものが旧宅のままで、新しい居間のカーペットだけは、同じアフガンカーペットを手に入れた。壁には数年前に偶然骨董屋で手に入れたこの上なく美しいガンダーラの頭彫を守り神のように掛けてある。

新しい居間の中心には大きなローテーブルがほしかったが適当なものがなかったので、事務所の会議室で使っていたフリッツハンセンの天板をそのまま台の上に置いて使っている。この白いテーブルが、やや落ち着き過ぎた空間に明るい印象をもたらしてくれている。

改築後の空間は、やけに広い。この空間の広さが暮らしの間尺に合うには数年が必要だろう。そして、間尺に合う頃には、またこの住居にも予想外の新たな変化が生じているに違いない。暮らしの変化は留まる所を知らない。常に変化し続ける。それでよいのだ。それでも35年前に打設したRCの壁と床は、この変化を受け止めてくれるものと思う。その推移を板と木運は静かに見つめ続けているはずだ。



上：1993年に撮影された吹抜け。内藤氏の父が制作した人カヘリコプターの翼で埋め尽くされている。
下：現在のホールとピアノ室を跨いで置かれる翼。

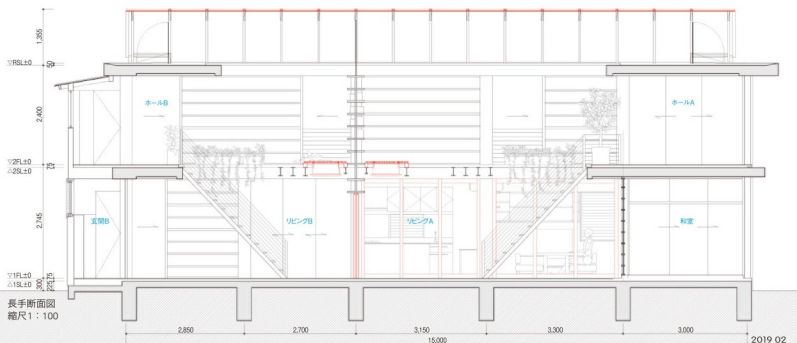



ホールAから吹き抜けを昇る。トップライトを無縁取付ガラスに変更し、昼の景色が抑えた。リビングに読書角を導入するため、吹き抜けは天井高の空間を円筒グレートテックに固定して設置。

リビングBからリビングAを見る。





西側全景。

住居No.1 共生住居

所在地/神奈川県鎌倉市
 主要用途/専用住宅
 家族構成/夫婦+子供1人

設計

内藤廣建築設計事務所 担当/内藤廣
 市川弥穂 (元所属)

施工

泰進建設 担当/池部泰広
 建築 WAISTYLE 担当/水上洋介
 電気 車見電機

構造・構造

主体構造・構造 鉄筋コンクリート造
 基礎 鉄筋コンクリート連続基礎

規模

階数 地上2階
 軒高 5,595mm 最高の高さ 6,800mm
 敷地面積 462㎡
 建築面積 147㎡
 (建築率31.43% 許容40%)
 延床面積 248㎡
 (容積率53.68% 許容80%)
 1階 139.7㎡ 2階 108.3㎡

工程

設計期間 2017年1月～5月
 工事期間 2017年6月～10月
 敷地条件

地域地区 第一種住居専用地域
 道路幅員 東3.3m 西2.6m 南3.9m
 駐車台数 3台

外部仕上

屋根/シート防水 (既存)
 外壁/コンクリート打ち放し (既存)
 開口部/木製建具 (既存) アルミサッシ (既存)
 トップライト/木造トラス (既存) 熱線吸収ガラス ガルバリウム鋼板

内部仕上

リビングA

床/ラワン無垢フローリング t=13mm (既存)
 壁/コンクリート打ち放し (既存)
 天井/ドリソール板打ち込み (既存)
 間仕切り引き違い戸/ナラ無垢小幅板張り
 St溝型銅黒皮
 下足入れ/木製造作 ナラ板張り付け

和室

床/畳 (既存)
 壁/コンクリート打ち放し (既存) 左官仕上げ (既存)
 天井/ラワン合板目透かし張り (既存)
 仏壇収納/シナ合板 塗装

リビングダイニング

床/ケンバス無垢フローリング t=13mm
 壁/コンクリート打ち放し (既存) 化粧木バネ
 ルおびのこめ松目透かし張り
 天井/ドリソール板打ち込み (既存)
 間仕切り引き違い戸/ナラ無垢 木製ガラス框戸
 断り壁/既存ラワン材加工

ダイニングキッチン

床/ケンバス無垢フローリング t=13mm

壁/コンクリート打ち放し (既存) PB 下地
 AEP 塗装
 天井/ドリソール板打ち込み (既存)
 システムキッチン/ TOTO
 間仕切り引き違い戸/ナラ無垢 木製ガラス框戸
 作業台/木製造作 ナラ板張り付け 人工大理石
 断り壁/既存ラワン無垢材加工
 照明/ペンダント照明 (リナソニック)

キッチン

床/ケンバス無垢フローリング t=13mm
 壁/コンクリート打ち放し (既存)
 天井/ドリソール板打ち込み (既存)
 システムキッチン/ TOTO

家事室

床/ケンバス無垢フローリング t=13mm
 壁/コンクリート打ち放し (既存) シナ合板目
 透かし張り
 天井/ドリソール板打ち込み (既存)
 収納棚/シナ合板 塗装

洗面室

床/ケンバス無垢フローリング t=13mm

壁/コンクリート打ち放し (既存)

天井/ドリソール板打ち込み (既存)
 照明/ブラケット照明 (DAIKO)
 アルミ製片引戸/ポリカーボネート アルミ
 洗面カウンター/人工大理石
 洗面用水栓金物/ CERA

浴室A・B

床/ 25mm角磁質タイル貼り (LIXIL)
 壁/コンクリート打ち放し (既存) 25mm角
 磁質タイル貼り (LIXIL)

天井/ドリソール板打ち込み (既存)
 照明/ブラケット照明 (DAIKO)
 バスタブ/錆物ホーロー浴槽 (大和重工)
 シャワー水栓金物/ TOTO

設備システム

空調 冷暖房方式/ルームエアコン
 ベレツストーブ
 給排水 給水方式/上水道直結
 排水方式/下水道放流


給湯

給湯方式/ガス給湯器

撮影/新建築写真倶楽部



ホールBから吹抜けを見る。

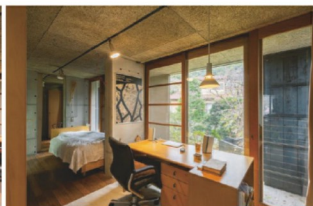

2階書斎と寝室C。

死を含み込んだ生の形式

能作文徳（建築家）

自邸を建てるとは、家を自分なりに再定義しようとする試みである。自分や家族が生きる個性を起点としながらも、人間共通の何かを探ることである。

1984年に竣工した内藤廣氏の自邸は「共生住居」という名称で発表された。竣工当時、4世代がこの家に暮らしていた。「共生」には、核家族ではなく拡大家族に対応する住まいという意味合いもあるが、そうした計画学的なことを示したわけではない。「共生」というのは「共に」「生きる」ことである。人間が共に生きた場所が家であるという根本に遡って思考したことがこの自邸の名称に表れている。

1984年の竣工直後の文章には、「庭に墓をつくる」と書かれている。それは「各人がバラバラな時と空間をもつとすれば、それらを取敢させる何かが必要だった。住宅を輪軸の場所として、動き変化してゆくところとして捉えたい時、動かざる一点をそれに対峙する形で設定しようと考えた」からだといふ。実際に墓がつくられたわけではないが、「死」を象徴するものこそが、共に生きていることを支える確かな一点になると考えられていた。内藤さんからお話を伺っていると、「一族」という言葉が不意に出てきた。「内藤一族」は戦後の混乱期に之の鎌倉の地に移ってきたという。「一族」とは、生きている家族のことだけではなく、この世にはいない祖先を含めている言葉だ。つまり「共生」という言葉は、生を授かり、命を受け継いだ祖先を含めた長い時間の尺度を射程に入れたものであった。

内藤さんの思考の独自性は、この「死」を象徴する何かがあることで、生きていることが「真に可変的で自由なのではないか」というところに表れている。つまり近代以前の家にように、場所や生業に拘束された生活を目指しているわけではなく、あくまで生きていることが自由に变化していくことを前提に家を考えている。「死」と「生」が対立するのでなく、「死」が「生」を可能にするものとして考えられている。

では、どのように建築として具体化されたのだろうか。まず、この家の躯体は鉄筋コンクリートでできている。内藤さんの話によれば、最初には木造で構想されたが、鉄筋コンクリート造に変わっ

たそうである。1回目の改築された1995年の文章にはローコストでいかに鉄筋コンクリート造を実現するかについて語られているが、鉄筋コンクリート造にしなければならなかった理由は書かれていない。しかし「死」と「生」の両面を考えて家をつくるという考えから、躯体にコンクリートを用いるのは直感的に納得できる。生きていた樹木を切り出して家をつくるか、石や砂といった大地に属するものを型に流して家をつくるかは、まったく意味が異なる。コンクリートは燃えず、硬く、重い。コンクリートは不変のイメージであり、大地に属している。コンクリートは「生」よりも「死」に近い。死んだ者は大地に還っていく。コンクリートは大地に繋がり、死を暗に含んでいる。

たとえば、内藤さんの師匠筋にあたる吉阪隆正、菊竹清訓の自邸は共に鉄筋コンクリート造である。吉阪自邸（『新建築』5511）はいわば人工的な大地の積層である。その大地の上に家を増築し、フレームの間に自分たちで仕切りをつくれればいいという考え方である。他方、「スカイハウス」（『新建築』5901）は同じピロティ形式であるが、大地から切り離された空を希求する形式である。核家族のための浮遊するワンルームである。HPシェルやワッフルスラブからは、荒々しい大地としてのコンクリートでなく、新しいテクノロジーとしてのコンクリートが意図されていることが読み取れる。またムーブネットは空間が増殖可能になるアイデアである。

それらに対し、「共生住居」は壁柱と床版による単純な板状の構成である。ローコストを実現するため、コンクリートは250mmという薄さである。床や壁（柱）は区別なく板状になっている点で、経済的合理と同質性（差異を生み出すよりも同じ要素で構成しようとする傾向）が重ねられている。コンクリートの壁柱は等間隔で反復され、床は壁より勝つて1階と2階の壁は明確に分離されている。これは床によってまず場が設定され、その後に壁が配置されるという順序を示している。この壁柱は1階の居間で奥行きが狭く、2階の2スパンでひとつの空間のまとまりが形成されている。つまりこの壁柱は空間を分ける役割であり、空間に反復するリズムを与えるものとして考えられている。その反復する壁柱の間に

はまたま風呂やキッチン、寝室が入っている。この壁柱のリズムが空間を枠付けている。

2階には居室が集められているが、まるでコンクリートの壁をすり抜けられるように所に壁に孔が開けられており、5室の続き間となっている。竣工当時、中央の簡便な木造壁によってふたつの世帯が東西に分割されているが、2世帯を区切りつつも、2階で繋がる仕掛けが設定されていた。家族の共生、つまり「死」と「生」のサイクルの中で、各人が使える領域が伸縮するような仕組みが組み込まれていた。不動なコンクリートの壁柱が可変的な生活に応答するようにあらかじめ変形されているのである。

この家は家族構成の変化に対応したフレキシビリティだけが特徴ではない。この家の特徴は死という概念に関わり、それは家を取り巻く雰囲気にも現れている。空気のトーンといってもいいかもしれない。この家の雰囲気は大きく関わっているのは中央吹抜けのトップライトである。この吹抜けの部分は階段が取り付いている。上から注ぐ光は動いている人を照らし出す。2階の床はこの吹抜けに向かってほんの少しだけ張り出している。人が歩ける幅はなく、猫が入るような幅だ。これは床の中断とも受け取れる。この中断された床の存在によって、光が家を開け広げたような形式に見えてくる。つまり太陽の光は生きていると感じさせる一方、コンクリートの躯体は大地に属した死を感じさせる。そのふたつの力関係が亀裂のような形式に具体化されている。今回の改修では、2世帯を隔っていた木造壁が解体されてひと繋がりになった。これは設計当初から意図されていた。つまり死は最初から受け入れられていた。この家は、生を楽観的に礼賛しているわけでもなく、死というものを強調し、恐れや怯えのようなものとして取り出しているのではない。死はしやうがないもの、当然なものとして受け入れられている。そしてそこでの空間は増殖・成長するのではなく、伸び縮みして破れていくものとして捉えられている。「共生住居」の特徴とは、光（トップライト）による大地（コンクリートの床）の破壊、不動（壁）と可動（壁の孔）の均衡による死を含み込んだ生の形式である。

特集：新しい価値を創造する20のアイデア

No.07

大阪府大阪市

ドットアーキテクト
dot architects

北園夕景。北側に公園が望める場所に建つ、築106年の8軒長屋のうちの1軒を改修した、設計者である家成俊勝氏の自邸。長屋の間取りを、1階と2階をそれぞれワンルーム空間に変え、開口いっぱいに向きをとることで、外への視線の抜けや採光を確保している。





玄関から居間、奥に浴室を見る。改修前は建具で仕切られた3間続きだったが、柱梁を残しながら間に改修し、光が1層全体に回るようにしている。



2階寝室から玄関を見下ろす。採光の確保と合わせて、1階室内から公園に生える銀杏の木に向かって視線が抜けるようにしている。貫の字は45×45@150mmにアクリル板t=5mmの嵌め落とし。




路地を真間から見る。引違屋の玄関は開口の2/3を占め、公設空間から路地を至的に取り込む。植え込みに水をあけ700、生活室が公設空間へ延長している。

Renovation

築106年の長屋と暮らしを受け継ぐ



2階平面図

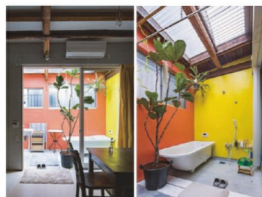

左：居間から浴室を見る。 右：浴室。トップライトにすることで光を取り込みつつ、浴室の冷たい雰囲気をも色で緩和している。

リノベーション工事にかかった費用

解体工事費	約700,000円
基礎工事費	約630,000円
外壁・屋根工事費	約190,000円
木・建具・家具費	約2,800,000円
左官・塗装	約600,000円
設備工事	約1,500,000円
総工費	約7000,000円
※一部自主施工	



1階平面図 縮尺1：100



居間から東側を見る。東側の壁一面には吹抜けを通して耐震補強を兼ねた本棚が設けられている。寝室の一部の床を貫の字状にすることで、2階の開口から1階に光が差し込む。



階段見上げ。吹抜けと寝室の間には、公園からの目線を考慮して障子が設けられている。

生きている場所

家成俊勝（建築家）

私は兵庫県尼崎市にある、片岡2線線の幹線道路と線路が交差する角地に建つコンクリートでできた小さな集合住宅に15年住んでいた。走る車やバイクの音が、線路をくぐるアンダーパスの壁や天井に跳ね返り、周囲の些細な音をかき消していた。周りの住民はコロコロ入れ替わるし、たまに挨拶で会って挨拶するにしろ、名前も何をしているかも末だに知らないというよくある話。そんな家が手狭になってきたということもあり、5年くらい土地や集合住宅、賃貸の物件を探していた。しかし、集合住宅はどれも似た間取りと配列で、たとえ改修しても本質は変わらないし、何より地面から遠ざかる暮らしにリアリティがもてなかった。土地を買うという中途半端から抵抗感が出てきた。土地を買って設計するにしても、中古住宅を改修するにしても、ひとつの土地とひとつの住宅の話になってしまうだろう。考えてみると、今まで自分の土地や家といったものをもったことがない。生まれてからずっと借家に住んできたから、地球の表面が切り売りされていることに多少違和感がある。ある島では土地全体が島人の共有財産であると聞いたことがある。私自身が今は都心に住みたいので仕方ないが、地面をちよつとお借りします程度の気持ちがあるのではと考へている。間借りしているような、あちらとこちらがはつきしないような、そんな場所を都市の中で見つけようとしていたのかもしれない。そんな中、古い路地と長屋に出会った。

大阪市内の中心部から歩いて15分程度、築106年の5軒長屋のうちの1軒。接道はしておらず、路地を2回曲がった先にある。道路から路地を見え、突き当たりに錆びたトランの長屋の壁が見える。足元は薄いモルタルが剥がれてレンガが見えている。長屋の前の路地は綺麗に掃除されていて、路地沿いに小さな菜園スペースがある。長屋の南側には住宅がびっしりと張り付いて建っているが、北側は公園で開けている。小さな公園の隅には銀杏や桜、楠など大きな木が植えてあって季節感もある。中に入ってみると、畳は腐っていて、野良猫が住んでいる匂いがしたが、構造は大丈夫だった。1階はじっとして暗い。長屋は簡易的なものだから開

口部が制限されるし、周囲の環境から冬の南側の採光は望めないが、家人との話し合いの末、ようやくこの古い長屋に住むことに決めた。改修に際しては、放置されていた小さな菜園スペースを整えること、長屋の間取りは踏襲せずに1階も2階もほぼ1室にして暗さを少しでも解消するためにできるだけ視線や光の抜けをつくること、生活する上で必要なトイレ、キッチン、階段、本棚、靴置き場を片側に寄せて並べず、少しずらすこと、インテリアにおいて物と色をどう配置するか、という4つを考へて設計した。

このあたりは江戸時代に淀川の支流大川から引き込まれた堀の行き止まりで、壮絶なゴミの山ができていたそう。その後、明治に入ってから広大な大阪監獄ができる。当時はまだ地域の外側に位置していた場所である。日清戦争の前から、大阪は紡績業を中心に商工業が発展し、市域が拡張され、人口が流入し、周辺の農村が都市化していく。この長屋が建ったのはそうだった。急激な都市化によって、場所の持つ意味や都市の空間的配置が大きく変化した時期にあたる。それから現在に至るまで大阪の中心部は常に開発によってつくられ変えられてきた。見上げればタワーマンションが建っている空は狭い。長屋は小さな島のように取り残されている。1995年の阪神・淡路大震災の際に多くの長屋が焼失した。その大半が接道していなかったため、長屋を再建できなかった。地面の上で横に連なった暮らしによって育まれた社会性は、仮設住宅から郊外の公営住宅へと移り住む間に分断され、生き方の変化は被災者の精神面や生活面で大きなストレスになったといわれている。縦に積層された集合住宅は、限られた土地に多くの人が住むことができる発明だとも思うが、地面から離れることで失うものも多い。アーティストの森村泰昌さんの展作「『下町新党』党首演説」（下町芸術祭 森村泰昌「下町物語プロジェクト 2017〜2019年、序説）から一部を抜粋する。「ともかく私の家の真ん前に立つ電信柱にです、おしっこをひっかけた犬がいるわけです。（中略）朝起きて外に出ると、黒く染みた尿の飛沫が、電柱付近に飛び散っています。これをホースで水をかけて洗い流すのが、私の日課となっております

す。いつも、日線を足もとに落としておかないと、玄関先が臭くなる。日々、ていねいなお手入れを怠めぬ精神、これが下町に住むニンゲンの心意気であります。」路地の菜園にせつと水をやって、掃除している長屋の住人といろいろと相談ができるし、日々のちよつとした助け合いに繋がっていく。路地は30cm先の小さな世界が続いて町になっているのだと教えてくれる。周りに長く住んでいるおじちゃんやおばあちゃんたちがいて、少し遠くに住んでいる人たちに連なっているのだと分かる。車道と家が直接ドッキングするような場はそういった連なりを分断し、路上のさまざまな活動を誘発することができない。たまたま通る車のために大きな空白地帯が家の前に広がっているに等しい。その空白地帯に対して家を物理的に開いても、開いた先に何もないのではどうしようもない。救命活動において車の乗り入れが大切なのはもちろんだが、その公益性と敷地の中により多くの私有の内部空間を獲得したいという欲望がタッグを組んだ時、私たちの精神面を支える日々の暮らしの些細なものごとを共有する経験を取り逃がしてしまっているのではないだろうか。歩きながら交差点でいちいち車を確認するために立ち止まるのではなく、路地のような共有のテリトリーを町の中心にうまく配置し、日々の営みが全面的に展開した路地を楽しみながら歩き、その路を自らメンテナンスしていくことができればと思う。


揺れ動く都市の市街地の中にある細い1本の路地には、いつも小さな出来事が起こる。野良猫や知らないおじちゃんや欄干越しにこちらを見ていたり、落ち葉で覆われていたり、お隣さんが路地でバレーボールをしていたり、公園でかくれんぼして家の前の植木に隠れている子どものお尻が見えていたりする。この路地と長屋は、今まで都市の劇的な変化の中にずっとあった。今後10年の間に環境が大きく変わってしまうかもしれない。その前線で、地面の上の、路地の、長屋の暮らしは今後どう変わっていくのか、生きているものたちが織り成す予測不能なものを共有し、このどこにでもあった路地のような場所をどう再び生み出せるのか考えていきたい。




寝室。天井に貼った緑色のプラスチックフィルムに光を反射させることで閉塞感を和らげている。



配置図 縮尺 1:2,000

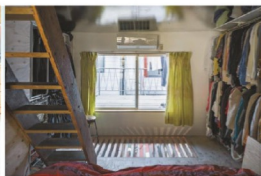

左：階段と寝室を見る。
右：寝室から南側を見る。開口の先は物干し場。

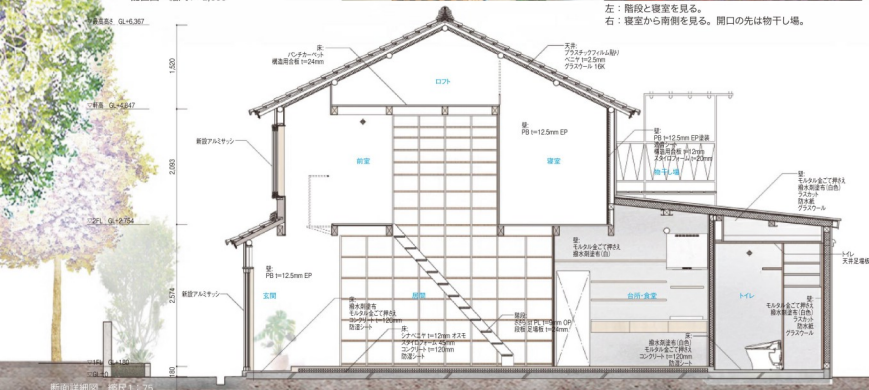



北側全景。

No.07

所在地／大阪府大阪市
主要用途／専用住宅
家族構成／2人

設計

トットアーキテクト 担当／家成俊勝
土井亘 寺田史史
構造 片岡構造 担当／片岡慎策
外構・造園 GREENSPACE 担当／辰己耕造
カーテン／fabricscape 担当／山本記代彦
照明／NEW LIGHT POTTERY
担当／永富裕幸
金物／Atelier Tuareg 担当／岡崎裕司
家具／アトリエカワエ 担当／安川雄基

施工

和建築 担当／川口和美
構法・構造

主体構造・構法 木造在来工法

基礎 なし

規模

階数 地上2階
軒高 4,847mm 最高の高さ 6,367mm
敷地面積 257.46㎡
建築面積 40.5㎡
延床面積 61.2㎡
(容積率112% 許容300%)
1階 40.5㎡ 2階 20.7㎡ ロフト 7.7㎡

工程

設計期間 2018年2月～6月
工事期間 2018年7月～10月

敷地条件

地域地区 商業地域 準防火地域

外部仕上

屋根／母屋：既存 下屋：ポリカーボネート
波板

外壁／モルタル掻き落とし
開口部／アルミ既成サッシ (YKK AP)
外構／既存
内部仕上

玄関 収納 居間

床／玄関・収納：モルタル金こて押さえ
t=40mm 撥水剤塗布 居間：シナベニヤ
t=12mm オスモ
壁／PB t=12.5mm EP 一部足場板張り
天井／構造用合板 t=24mm 素地現し 新設
家具(居間)／制作
厨房機器／TOOLBOX
ガスコンロ／リンナイ
換気扇(シェード)／渡辺製作所
シンク水栓金物／TOOLBOX

浴室

床／モルタル金こて押さえ t=40mm 撥水剤(白)
壁／モルタル金こて押さえ 撥水剤 AEP
天井／ポリカーボネート波板(クリアマット)
建築金物／カーテンレール (TOSO)
バスタブ／LIXIL
シャワー水栓金物／TOTO
トイレ 洗面所
床／モルタル金こて押さえ t=40 撥水剤(白)
壁／モルタル金こて押さえ 撥水剤 AEP
天井／トイレ：足場板目透かし張り 洗面所：
ポリカーボネート波板(クリアマット)
便器／LIXIL
洗面カウンター／TOTO
洗面用水栓金物／サンワカンパニー
鏡
床／構造用合板 t=24mm ウレタン塗装(半ツヤ)

ヤ) 一部アクリル板 t=5mm
壁／PB t=12.5mm EP
天井／ベニヤ t=2.5mm プラスチックフィルム貼り
照明／建主支給
ロフト
床／構造用合板 t=24mm ウレタン塗装(半ツヤ)
壁／PB t=12.5mm EP
天井／ベニヤ t=2.5mm プラスチックフィルム
貼り

設備システム

空調 冷暖房方式／ルームエアコン
換気方式／第三種換気
給排水 給水方式／公共上水道直結
排水方式／公共下水道直結
給湯 給湯方式／ガス給湯器

撮影／新建築写真部



居間から玄関を見る。



玄関。



特集：新しい価値を創造する20のアイデア

6つの小さな 離れの家

House with 6 annexes
長野県

武田清明建築設計事務所
Kiyooki Takeda Architects




東側の前面道路から温室の離れを見る。高齢の夫婦のための住まい。必要十分な大きさを日常生活のための母屋として残し、週末に外へ生活を広げるために、敷地内に6つの離れを建築。建築、増築、改築を組み合わせてつくる計画。前面道路に面した温室の離れは、食材が凍らないように保管するむらった場所にガラスの上層を増築することで、時間や季節によって光の射す観葉植物用の温室にした。

温室の撤去、もともと店舗だった温室の離れがあるピロティは、外部を覆うテント膜を減築し、風が通り抜ける半屋外空間とした。木造の構造体は朽ちたところのみ改築し、プレース材で補強。5,050×2,650mmのガラス上屋は、テーブルとしても使用できる高さ800mmとし、周辺住民を受け入れる空間を外部に生み出している。





東側全景。前面道路から玄関までのアプローチが長いという問題があったため、看板やテントなどで覆われていた閉鎖的な外観を減らし、建物の内部を通過できるような開放的なエントランスとした。

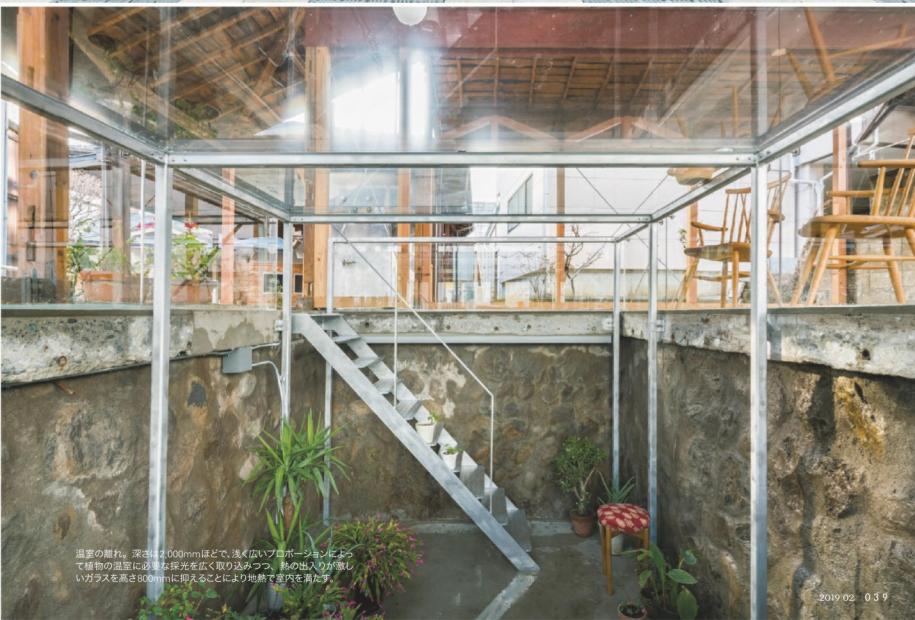

温室の断れ。深さは2,000mmほどで、浅く広いアプローションにより植物の温室に必要なたんぱくを広く取り込みつつ、熱の出入りが激しいガラスを高さ800mmに抑えることにより地熱で室内を満たす。





母屋より外のダイニングを見る。母屋を減築した場所以外のダイニングを配置し、戸の建付、食卓の廻れ、蘭新酒庫の廻れが3方を囲う。それをさらに仕切の機能をもたせてハッパツに配置することでも母屋から外へ生活空間を広げている。食器棚の廻れは、母屋の田舎のタノコ仕りの感を残すことで活用し、半屋外であっても耐えられる建物としている。かつての蘭新酒庫の食器の倉庫跡でチャラーリーでもあるが、週末にのみ造り手や家族が集まってバーベキューをする母屋前。庭が活用される空間。



Renovation 既築×減築×改築×増築による暮らしの重層



井戸の隠れ。深さ約10mの井戸に、高さ3,085mmのガラスの上置を設置することで両側の植栽に遮られず採光を確保し、井戸奥深くの白さを除去して水環境を保つ。



母屋の玄関から外のリビングを見る。植栽はすべて敷地内にあったものを活用し、減築した部分に移植することで、空き地を庭へと改変させた。





葡萄酒庫の離れ。



配置図 縮尺1:2,000



冷蔵庫の離れからのダイニングを見る。

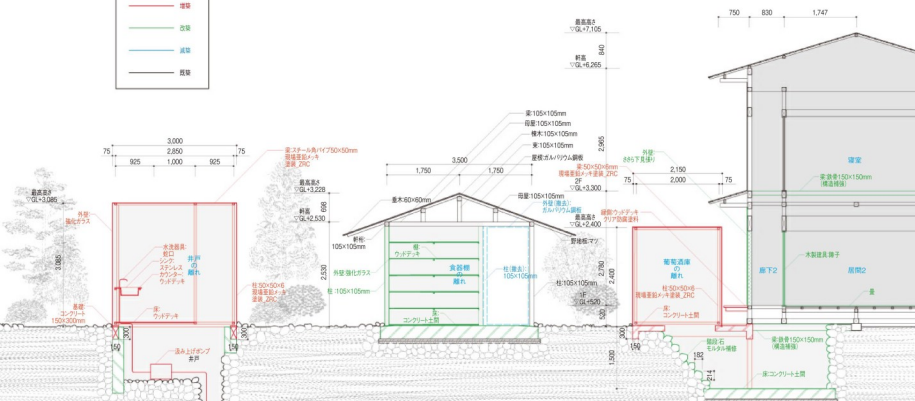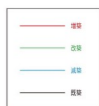

断面詳細図 縮尺1:100



東側夕景。



俯瞰。

天井の楕円

Ceiling and Ellipse
東京都小平市

村山徹+加藤亜矢子/ムトカ建築事務所
MURAYAMA+KATO ARCHITECTURE
/ mtka

2階リビングルーム。雨で公園と隔離し、その先には公園で突き当たる道路が続く。朝に比翼の飛んだ空の大きな空間に、1.8mの高さに楕円状に穴の空いたもう1枚の天井を挿入。軽量鉄骨で組んだ梁を構造用合板で挟み、101mm厚としている。



極大の楕円形で流れを変える

築20年の戸建て住宅のリノベーションである。オーナーが変わり、夫婦と子供ふたりの家族が新たに住むことになった。この住宅の最大の特徴は、勾配屋根が架かった45m²の大きなワンルームの2階リビングで、幅3.5×高さ3.7mの南向きの大開口部をもっていることである。この大きなワンルームに、ひとつの極大なオブジェクトを入れることで、人の流れ、力の流れ、風の流れ、光の流れを更新し、新しい家族に合った

建築をつくろうと考えた。

そこで南窓の横架材の高さ1.8mのレベラに、スーパー楕円形状の穴の空いた天井を挿入した。空間の重心が南側に偏っていることで掘り所のなかったリビングの重心を中央に引き寄せ、楕円の回りに多様な居場所をつくった。また、天井面が火打ちのように突っ張り、階段のささがプレス役を果たすことで、南窓の筋交いを取り外すことができた。それによって隣の公園との距離が縮まり、内部が街に広がっていく。

そして天井裏に上り上部の窓を開閉することで換気が可能となり、さらに天井が庇のように働き、夏場の熱負荷が軽減された。

この天井は、木造の床のように厚くもなく、鉄板構造のように薄くもない。既存の木造の建築からは自律した実体のあるオブジェクトである。そして、楕円の吹抜けは実体がなく空虚である。2階リビングの床に立つと、高さ1.8mにある天井の開口面は1本の線として認識され、地平線のような大きな存在にも見えてくる。そんな線と



天井裏から2階リビングを見渡す。既存の架構は梁が303mmピッチで、柱と間柱は455mmピッチで連続する。それぞれの開口に掛かるカーテンは、南の大開口部に掛けていた既存のものをクリーニングし染め直し、各開口部サイズに合わせてつくり直した。


してしか認識されない天井は、階段を上り、その天井裏に入り込むことで、はじめて密門としての幾何学形状が頭になる。人の居場所をつくるためにつくられたはずの天井は、その居場所を僅かに残すのみで、空間いっぱいに吹抜けている。まるで、池べりに佇み、その深い底を覗き込むような感覚である。

人にとって、力にとって、風にとって、光にとって、それぞれの最適解は別々ところにあるかもしれないが、しかし、建築を取り巻くコンテクストは常に


変化していくものだとする。今の最適解を探してかたちにすることは、未来に対する不適合に繋がる。むしろ、ちょっとずつよい方向に向かい、それらを統合するような強い形態を見つけることができれば、自律的に持続していく建築になり得る考えた。

(加藤亜矢子+村山徹)




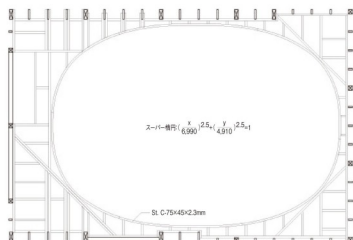

構造天井伏図

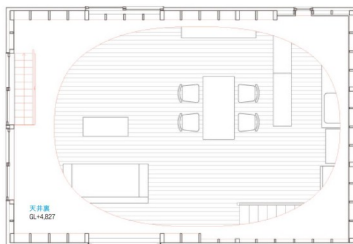

天井裏平面図

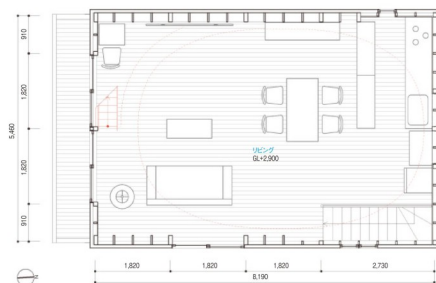

2階平面図 縮尺 1 : 100



2階天井裏。楕円天井により南面開口部回りに居場所ができ、かつ内窓としても機能する。天井面に設けたカーテンを閉めると、階段下のスペースが部屋のようにもなる。




1階から2階天井を見上げる。




南で隣接する公園から見る。1階は耐力壁、2階は楕円天井の追加により、南の意面に設けられていた筋太いをすべて取り去っている。意匠に居場所をつくり、復元したテラス越しに外部と繋がる。




改修前：勾配天井の大きなワンルームでは、大開口部の方向に視線や重心が引き寄せられるため、空間の拠り所がなかった。

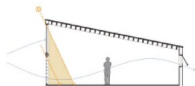


改修前：開口部が多く、日射による熱負荷が大きかった。上部の開口の開閉が難しく、天井近くに熱溜まりができていた。

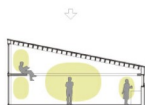


改修後：楕円の穴が空いた天井を挿入することで、空間の重心を部屋の中央に引き寄せ、周辺に小さな居場所をつくる。

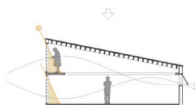

改修後：天井が庇のように日射を遮蔽し、2階の熱負荷が軽減される。天井裏に上がり窓を開けることで、満遍なく換気・通風できる。

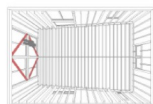

2階改修前：開口部にかかれた筋違いが公園への眺望を妨げていた。

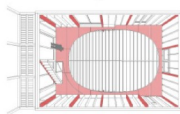

2階改修後：新たに設けた天井面が突っ張ること、ロフト上部の柱が水平力を負担できるようになる。また鉄骨階段のささがりプレースの役割を果たすことで、筋違いを外すことができる。

天井の構内

所在地／東京都小平市
主要用途／専用住宅
家族構成／夫婦＋子供2人

設計

ムト力建築事務所
担当／村山徹 加藤聖矢子 寺田慎平
構造 荒木美香（佐藤淳構造設計事務所）
カーテン オンデルアリンデ
担当／久米希実 植村通

施工

エスエス 担当／大内望

構造・構法

主体構造・構法 木造在来工法

規模

階数 地上2階

軒高 6,902mm 最高の高さ 6,975mm

敷地面積 110.50㎡



2階リビング。横円の天井は立ち位置によって1本の線状に広がる。



2階リビングを東に向かって見る。

建築面積 44.18㎡
 (建築率39.98% 許容40%)
 延床面積 88.36㎡
 (容積率79.96% 許容80%)
 1階 44.18㎡ 2階 44.18㎡

工程
 設計期間 2018年1月～2018年7月
 工事期間 2018年8月～2018年10月

敷地条件
 地域地区 第一種低層住居専用地域
 第一種高度地区
 道路幅員 北4m 駐車台数 1台

内部仕上げ

トイレ

便器 / LIXIL SATIS Gタイプ

リビング

床 / フローリング t=12mm (既存)

壁 / OSB t=9.5mm (既存)

天井 / シナ合板 t=3mm EP キッチンパネル

t=3mm

天井裏

床 / 奥尺塩ビシート t=2mm

壁・天井 / OSB t=9.5mm (既存)

設備システム

空調 冷暖房方式 / ルームエアコン

撮影 / 新建築社写真部

*提供 / ムトカ建築事務所



既存南面外観。*



配置図 縮尺 1 : 1,000

コヤトキトツキ

Shed, Tree and Lunar

神奈川県

安部良 /

ARCHITECTS ATELIER RYO ABE

RYO ABE /

ARCHITECTS ATELIER RYO ABE





西側全景。横断線を繰り返した蔵約50年の建物をグラフィックデザイナーとその家族のための住宅兼仕事へと改修。自然豊かな谷戸の中で隣家同士が垣根を気にせず、庭や空地などを共有し合う。ゆったりとした雰囲気がある住宅地に建つ。

曖昧な輪郭としての建築

グラフィックデザイナーとその家族のための住宅兼仕事場である。海岸から緑深い谷^{ハル}へと続く住宅地の、竹やぶに接した三角形の小さな土地に、高さ20m以上のイチオウの木と小さな木造2階建ての住宅が残っていた。隣家同士が境界をあまり気にせずに建ち、庭や空地などを共有しながら住んでいる。築およそ50年、建て替えを好み日本では珍しく、住まい手が変わるたびに増改築を繰り返した歴史をもつきやかな住宅。家族3人と猫1匹には小さな床面積だが、この場所に流れる緩やかな空気がそこ彼らにとって最も価値のある生活のクオリティではない


かと考えた。隣家との敷地境界や、中と外、仕事場と住まいの場などさまざまな境界を曖昧にすることで、家という枠組みをもう1歩開いて庭や周辺環境までも含めた居場所として棲まえるような、活き活きとした風景の輪郭として建築をつくることを主題とした。近隣との距離感を注意深く観察しながら建物周囲のテラスと庭をデザインし、お互いの生活風景が重なり合うように、地域に現れ始めている新しい街並みに参加する建築を目指した。家と社会の境界でもある玄関という形式を曖昧にし、建主の仕事場となるスタジオを、半屋外のエントランスを介した離れとして配置した。ス

タジオの扉と住宅の引き戸を開け放てば、中と外、住居と仕事場が緩やかに繋がった生活環境が生まれる。この住宅にとっておそらく3度目の増改築になる母屋の工事では、床、壁、天井を全て一度剥がし、断熱を加え構造的に必要な補強を施しながら、機能的・意匠的に不必要な要素を削ぎ落として、既存住宅の骨格を抽出し、これまでの増改築の歴史の中に周囲の景観を積極的に取り込んだ住空間とした。建主は風に揺れる竹の表情を楽しみ、夜には天窓から月を眺めているそうだ。輪郭としての建築は意識の中から消えて、おおらかな環境とリンクした生活が始まっている。(安部良)



ルーム1・2。天窓と土間により外部から連続するような内部空間。西側の障子は950mmmm程度のレベル差があり、竹林などさまざまな植物が周囲を囲む。主要な開口部は制作した外付け木製建具に変更され、引き戸を開くと部屋が見えぬような風景が切り取られる。



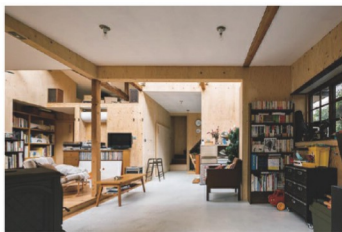

上：ルーム1からキッチンを見る。ルーム1とキッチンは連続する空間となっている。
下：キッチン。奥にエントランスとルーム1が続く。キッチンは料理好きの建主の要望を取り入れたシンブルなもので、流し台天板のみ既存を再利用。



2階平面図




2階から周囲の自然、ルーム1、スタジオを見下ろす。中央の屋根は瓦を取り払い小屋組を補強して天意に改築された。



改修前2階平面図



改修前1階平面図 縮尺1:300

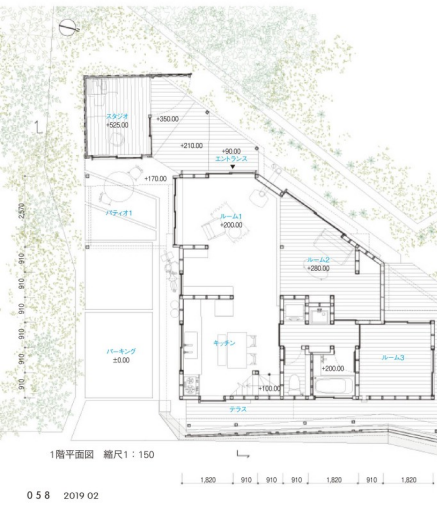

1階平面図 縮尺1:150




ルーム2からルーム1を見る。既存の玄関の扉は壁につくり直えられ、室内の一部に取り込まれている。土間は既存の布基礎と新規のべた基礎の配筋をアンカーで連結させ、構造的にも有効な補強となっている。壁面は補強を兼ねた構造用合板の表面をやすり掛けした仕上げ。



テラスを介して繋がったスタジオと宿屋。新しい工場のコンスは半屋外のテラス空間で、敷地内の周囲の木々や、仕事風景は美しいといった使用を想定した。また、この生息環境になっている。またスタジオは既存のコンテナをコンテナに断熱と両方を直し、断熱の二層の壁が形成されている。また、コンテナを取り替えて、さらにアルミの断熱材を電気配線を取り付けている。



パティオ2から母屋を見る。地盤が悪い傾斜地で、もともと使われていなかった三角形敷地の端の部分にデッキと庇を取り付けたことで、既存の大イチョウの下が暮らしの場となった。フレームは夏季に日よけタープを設置するためのもの。

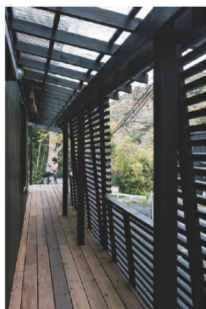

キッチン脇の勝手口より北隣のパティオ2を見る。
既存の倉庫を減築することでできたテラス。



配置図 縮尺：2,000


コヤトキツツキ

所在地／神奈川県
主要用途／住宅+アトリエ
家族構成／夫婦+子供1人+猫1匹
設計
ARCHITECTS ATELIER RYO ABE
担当／安部良 松原正佳 上里塊太
Ana Cristina Pineda
構造／正木構造研究所 正木健太

施工
ワイズ・ホーム 出口孝行
外構・造園 UEKIYA 担当／永石麗
構造・技法
主体構造・構法 木造在来工法

基礎 布基礎一部ベタ基礎追加
規模
階数 地上2階
軒高 5,780mm 最高の高さ 7015mm
敷地面積 180.00㎡
建築面積 71.29㎡
(建築率39.6% 許容40%)
延床面積 76.04㎡
(容積率42.5% 許容90%)
1階 63.40㎡ 2階 13.24㎡
工程
設計期間 2017年8～12月
工事期間 2018年1～5月
敷地条件
地域地区 第一種低層住居専用地域

Renovation 境界を曖昧にし環境に溶け込む

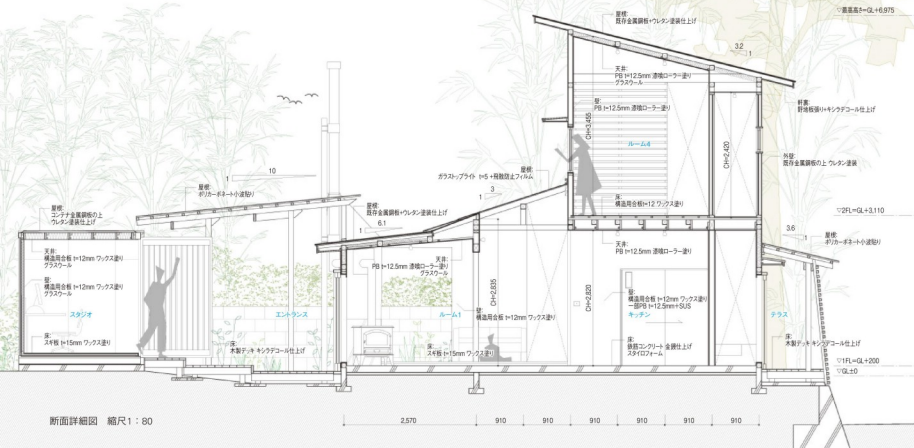



東側道路から見る全景。外壁と屋根は既存の金属板に塗料仕上げ。グラフィックデザイナーである建主が色出しをした。緑深い周辺環境に馴染みながら、季節や時間によって変わる独特な表情をつくり出している。

道路幅員 東6m 駐車台数 1台

外部仕上げ

屋根／既存金属鋼板の上 ウレタン塗装
外壁／既存金属鋼板の上 ウレタン塗装
既存モルタル吹き付けタイルの上 シリコン塗装
開口部／木製建具 アルミサッシ（一部既存）
外構／コンクリート刷毛引き

内部仕上げ

キッチン ルーム1・2 ロフト
床／鉄筋コンクリート 金こて
壁／構造用合板 フックス
一部PB t=12.5mm SUS
天井／PB t=12.5mm 漆喰ローラー塗り
一部トップライト

厨房機器／既存

オープン・ガスコンロ／タニコー S-TGR-7545
換気扇（シェード）／三菱 EX-25EMP6
家具／デッキ材 薪ストーブ：ダブル 640CBJ
照明／E26ソケット（南山電機）メクラプレート電球
シンク水栓金物／LF-12ZF-13（LIXIL）
建築金物／トップライト部ブレース：SUSロッド
制作建具施設金物：SHOWA 376-05
中西産業 DC-X-14

浴室

床／モルタル FRPクリア
壁・天井／構造用合板 t=12mm FRPクリア
照明／船舶用照明
建築金物／近畿アルミニウム RDS700×1866

バスバブ／大和重工 CASTIE CIE1570

シャワー水栓金物／CERA FM40741
CERA HG28245S CERA HG28535
空調機器／三菱 EX-25EMP6

トイレ・洗面所

床／スギ板 t=15mm フックス
壁／構造用合板 t=12mm
天井／PB t=12.5mm 漆喰ローラー塗り
家具／櫃：ラフタンバーコア
照明／E26ソケット（南山電機）メクラプレート電球
建築金物／グラビティヒンジ
スライドボルト ベスト NO1621L
便器／TOTO CS2308
洗面カウンター／TOTO SK7

洗面用水栓金物／INAX LF-200Z

空調機器／三菱電機 V-Q8PP7

ルーム3・4

床／スギ板 t=15mm フックス
壁・天井／PB t=12.5mm 漆喰ローラー塗り
照明／E26ソケット（南山電機）メクラプレート電球

設備システム

空調 暖房方式／薪ストーブ エアコン
冷房方式／エアコン
換気方式／第3種換気
給排水 給水方式／直結方式
排水方式／浄化槽
給湯 給湯方式／ガス給湯器

撮影／新建築写真部



南東側外観。南側のパティオ1、エントランス、北側のパティオ2、東側のテラスなど、建業を一問してさまざまな半屋外生活の場がつけられている。



西側夕景。大きな開口部や天窓から光が漏れる。

特集：新しい価値を創造する20のアイデア

東松山の家

Higashimatsuyama House
埼玉県東松山市

工藤浩平建築設計事務所
Kohei Kudo and Associates



南側アプローチより見る。大きな敷地に建つ築35年の蔵れ（中央奥）を改修し、リビング・キッチン棟（左）と、なんでもテラス棟（右）を増築。3棟によって囲われた場所をガーデン2、リビング・キッチン棟のくびれに切り取られた場所をガーデン1、なんでもテラスの北側空地から母屋の底をガーデン3と位置付け、軒の高さを操作することでそれぞれの関係性や距離感をつくり出している。



いくつかのマテリアルとストラクチャーで返し縫う敷地は先祖代々300年以上前から住み続けてきた自然豊かな土地を、約110年前に分家として分けられた場所である。家族の変化や木々の成長と共に改修や増築を重ねる中、建主である夫婦は2世代前に建てられた「母屋」と建主の世代に建てた「離れ」のふたつの家の間を、行き来して過ごす生活をしていた。時間が流れ、ふたり暮らしになった建主は娘夫婦と孫たちを呼ぶことができる新しい生活を希望していた。そこで、

建主世代に建てた思い入れのある「離れ」を残しながら、この土地が持つ豊かさを取り込み、未来に引き継ぐ改修と増築を行うことにした。既存の建築と敷地内の庭、隣接する本家の自然、新しくつくる増築部といった要素を、バラバラではなくまるごとひと繋がり環境にするために、それぞれの状態に合わせてストラクチャーを直したり新しく足したりしながら、既存部と増築部を共通のマテリアルで返し縫うように計画した。構成として、既存部に対して3つの性格の異な

るガーデンをつくりながら、大きなふたつの屋根を増築した。ひとつは食事やくつろぎに集う「リビング・キッチン棟」、もうひとつはほとんどが屋外の軒下空間の「なんでもテラス棟」である。2枚の屋根は合理的かつ経済的に大きくつくるために木製サンドイッチパネルのストラクチャーとし、屋根の形状は周辺環境や光や風、使い方に合わせて角度や高さをつけ、立面が固定されないやわらかな関係をつかった。たとえば、なんでもテラスの本家側の軒は1,900mmまで下げるこ



サニールーム1よりガーデン2越しになんでもテラス棟を見る。鉄骨造の既存離れ(左)は、ペランダをアルミサッシで囲って内部化し、同じくアルミ造の張り面下を増築することで、リビング・キッチン棟が繋いでいる。

で視線を遮りつつも庭を繋げ、また中心は4,600mmまで軒を上げることで光を取り込み、人の集まる場をつくった。また、本家と分家の敷地の間で「ウラヤマ」と呼ばれ鬱蒼としていた森の木々も、両者と話し合いながら間引き、本家の庭も自分たちの庭の延長のように感じられるような明るい空間とした。

既存離れの前面部には新しくアルミ造のサンルームをつくり、生活の場を外へと押し広げた。その際、古くから残る井戸をアルミサッシで抱き

込むかたちで残した。以前の面影を残しながらも増築部に置いていかれないよう、アルミサッシやスチールのストラクチャーを増築部と同じ色合いに塗り直して新しいガラスで開った。壁や建具にも増築部と同じマテリアルを持ち込んだ。そんなふうに、今までの記憶や愛着をどう引き継げるのかを考えると同時に、既存のものに過度に頼ることもなく、生活の端々しきを取り戻すよう部分に対応しながら直していくと、どこからが既存でどこまでが増築か分らない不思議な

状態が生まれた。以前からあったもの、新しく持ち込まれたもの、すべてが並列に置かれ、その背後に豊かな自然が広がっている。これまでの、不便ささえも乗り越えてしまうような建主の生活のたくましさ、おらかな環境と混ざり合い、程よい緩さが現れた。全部がバラバラなストラクチャーでありながら、お互いにギュッと手を握りあったようなひとつの家ができたと思っている。

(工藤浩平)



なんでもデラス棟より見る。正面にリビング・キッチン棟。右手に既存離れ。鉄筋コンクリート造によるなんでもデラス棟は、直径175mmの柱とコブで、厚さ186mmの木造パネル屋根を支える。基礎工事と合わせて紙管型枠を使ったコンクリート柱と耐震壁を一緒に打設することでコストを削減した。既存離れの屋根は、新築部のガルバリウム鋼板による外壁とアルミサッシの色味に合わせてシルバーで塗装。




リビングよりキッチンを見る。左手にガーデン2、右手にガーデン1を見る。下部構造から束で支えることで大きな木製ラインドイッチパネルによる屋根を浮かせ、スリットから室内に光が差し込む。





改修前1階平面図 縮尺1:500

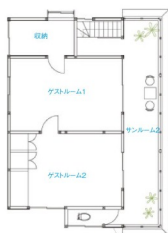

2階平面



左：西側上空より見る。既存離れのベランダもサンルームに改修された。中央奥に本家の母屋。右：南西側俯瞰。奥に本家の底（ガーデン③）が連なる。今回の工事に合わせて本家の庭の木々も間引き、散歩コースを整えた。






既存離れの2階サンルーム2。既存アルミフレームをシルバー塗装しサッシを取り付け内部化。



配置図 縮尺1:2,500

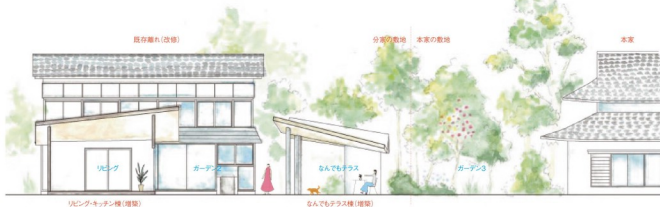

断面図 縮尺1:200

東松山の家

所在地／埼玉県東松山市
主要用途／住宅＋多目的スペース
家族構成／夫婦

設計

工藤浩平建築設計事務所
担当／工藤浩平 小黒日香理
構造 平岩構造計画 担当／平岩良之
シェルター 担当／山口徹
照明 飯塚千恵里照明設計事務所
担当／飯塚千恵里

施工（増築）


住建トレーディング＋東急ホームズ
住建トレーディング担当／工藤源聖
東急ホームズ担当／佐藤輝 川村大祐
設備 小林設備工業 担当／小林直人
電気 山崎電設 担当／山崎茂一 山崎達也
造園 メディアグリーン 担当／中山勇

大工 畠山智和 吉田修 戸来清範
灰野政光 夏堀明穂
屋根・外壁 東邦しお
担当／阿部幸久 森山弘之
形須板金工業 担当／青藤久雄
施工協力 シェルター
担当／木村仁大 佐藤公紀 山口徹
家具（テーブル） ニューファニチャーワークス
担当／佐藤剛 小林健太郎
施工（改修）
住建トレーディング
担当／清水修 北村利光
設備 小林設備工業 担当／小林直人
電気 栄光電器 担当／金井輝正夫
外構 森土建 担当／森一巳
塗装 ケーツー塗装 担当／小林幸一
大工 恒工務店 担当／石川恒
アルミ 仙波義彦
構造・構法

主体構造・構法 鉄骨造＋木造（改修）木造
鉄筋コンクリート造 アルミ造（増築）

基礎 ベタ基礎
規模
階数 地上2階
軒高 5,692mm 最高高さ 6,822mm
敷地面積 688.26㎡
建築面積 112.39㎡（増築）
47.19㎡（改修）
延床面積 112.39㎡（増築）
88.59㎡（改修）

工程
設計期間 2017年3月～2017年12月
工事期間 2018年2～10月
敷地条件
地域地区 市田化調整区域
道路幅員 南4.0m 駐車台数 2台
外部仕上げ
屋根／ガリバリウム鋼板（増築）、既存瓦屋根

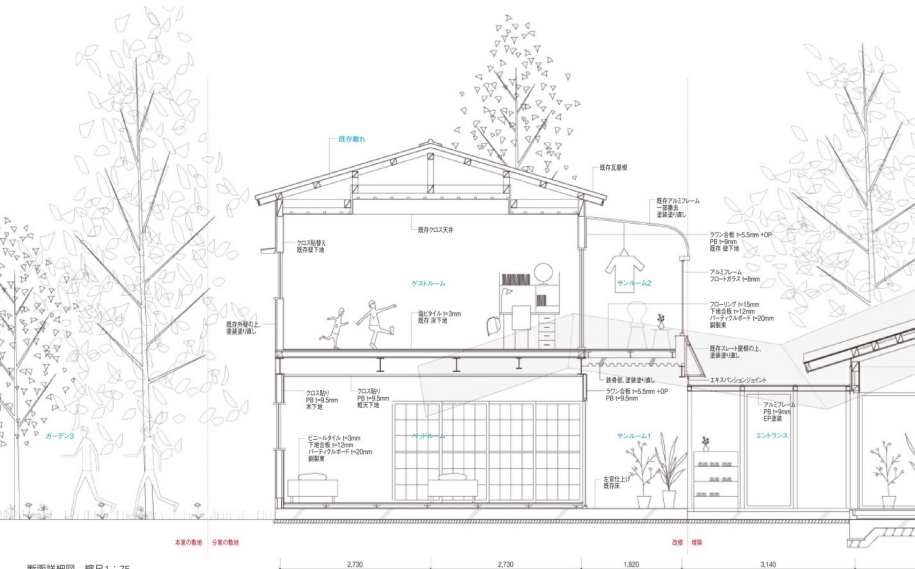

断面詳細図 縮尺1:75



左：リビングより渡り廊下を見る。突き当たりの既存部の壁は、新築部と素材を揃えてラワン合板で仕上げることで新旧が緩やかに連続することを意図した。中：北側より見るなんでもテラス様。軒の高さは隣合ものとの関係性によって1,900～4,600mmまで変化をつけている。右：本家の散歩コースより見る。

のまめ (改修)
外壁／ガリバリウム鋼板 (増築)、ウレタン塗装 (改修)
開口部／アルミサッシ、既存アルミサッシ
外構／芝生、砂利
内部仕上——
リビング キッチン (増築)
床／フローリング
壁／PB 水性塗料
天井／ラワン合板＋保護塗料
厨房機器／
システムキッチン (タカラスタダード)
IHコンロ、レンジフード (パナソニック)
照明／LED (KOZUMI、森山産業、パナソニック、モジュールックス)
シンク水栓金物／TOTO
なんでもテラス (増築)
床／コンクリート金こて仕上げ
壁／鉄筋コンクリート打ち直し

天井／ラワン合板 保護塗料
サンルーム1・2 (改修)
床／コンクリート金こて仕上げ (1F)
フローリング (2F)
壁／ラワン合板 OS、アルミサッシ
天井／既存部塗装塗り直し
浴室 (改修部)
ユニットバス／TOTO


トイレ 洗面部 (改修部)
床／強化ビニルタイル
壁／天井／クロス貼り
便器・洗面カウンター・洗面用水栓金物／TOTO
設備システム
空調 暖房方式／ルームエアコン、床暖房
冷房方式／ルームエアコン

換気方式／三種換気
給排水 給水方式／上水道直結
排水方式／浄化槽
給湯 給湯方式／電気温水器

撮影／新建築社写真部



左：改修前の離れのベランダ。右手に母屋が近接して建っていた。中：日常的に離れと母屋を行き来するために架けられていたブリッジ。右：南より見る離れ。母屋を解体した状態。

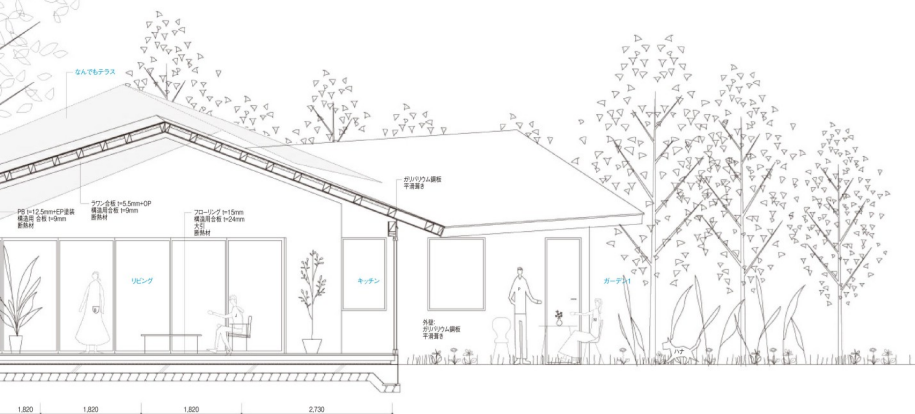

ハウス・アトリウム

House Atrium
東京都北区

アトリエ・ワン
Atelier Bow-Wow



ホールAからアトリウムを見る。建築家、戸尾任宏設計の住宅（1978年竣工）を住み繋ぎ、夫婦ふたりのための住宅へと改修。1階は友人を招いた食事や、木工の作業など、内外をまたいだ暮らしを想定している。庭をテラコッタイルで舗装し、楕円和貼りの壁で囲い、塀の両端にはベンチと入隅の三角屋根を設けた。ヒロディとの境の慶雲をカウンターに立て、大きな屋根のない部屋に見立てている。




キッチンから食室を見る。2階は夫妻の生活がここだけでも完結できるように、水回りや寝室なども備え、間仕切りと天井を撤去したワンルームとしている。既存のアーチ開口を活かし、L字平面の短手（開口部が大きく明るい）と、長手（開口部少なく暗い）を対比させている。




キッチンから寝室を見る。列柱と外壁の間を動線とし、その先に鏡を配して、視覚的には倍の奥行きとした。キッチンと主寝室の間仕切りは輻射熱冷暖房パネル。ガラスを2重ガラスに入れ替え、既存障子を重ねるなどして、開口部の断熱性を高めた。天井を照らす木製の照明もアトリエ・ワンのデザイン。



寝室からサンルームを見る。主寝室と布で仕切られた向こうはクローク。サンルームは鏡壁の後ろにある風呂場への迂回路兼、緑豊かなウィンターガーデンになっている。2階の列柱と梁は仕上げを剥いだままのコンクリート、壁は漆喰こて仕上げ、天井はコンクリートに直接漆喰塗装吹き付け。

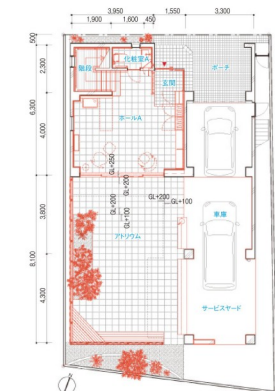

1階平面図 縮尺1:200

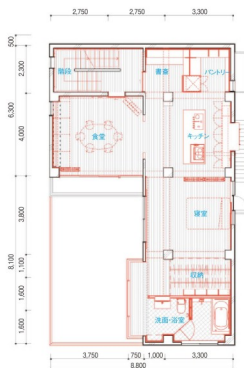

2階平面図



3階平面図

ハウス・アトリウム

所在地/東京都北区
主要用途/住宅
家族構成/夫婦

設計

アトリエ・ワン


担当/塚本由晴 貝島桃代 玉井洋一
宮田真
構造 金箱構造設計事務所 担当/金箱温春
樋口佑輔
外構・造園 トクソウ 担当/徳光充子
施工 河合建築 河合孝

設備 水谷工務所 担当/水谷豪
電気 小林電気設備 担当/小林真志
外構・造園 トクソウ 担当/徳光充子
構造・構法
主体構造・構法 鉄筋コンクリート造
基礎 独立基礎
規模

階数 地上3階
軒高 9,950mm 最高の高さ 9,950mm
敷地面積 165.31m²
建築面積 96.61m²
(建築率58.44% 許容60%)
延床面積 248.50m²
(容積率150.32% 許容300%)

Renovation

冬日向アトリウムから笑い声

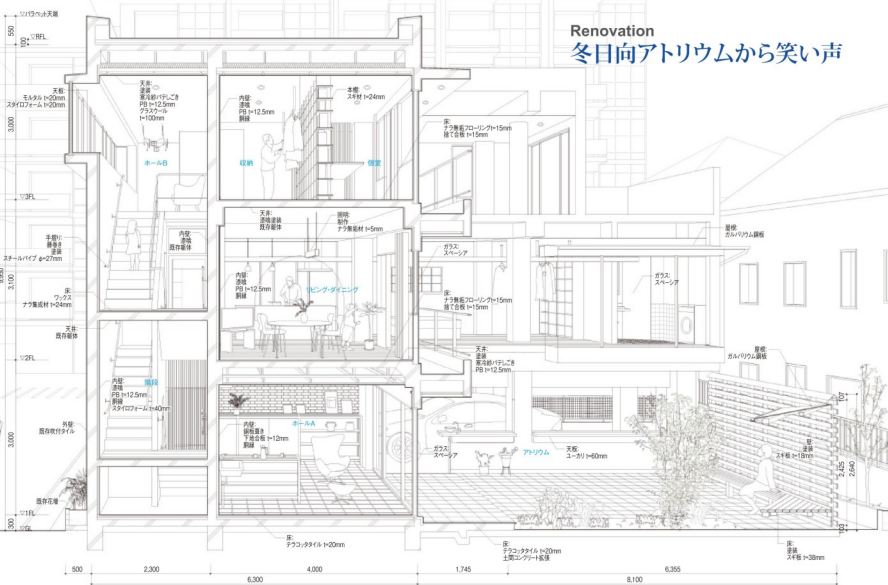

断面詳細(バース) 縮尺1:80

1階 81.35㎡ 2階 93.01㎡
3階 74.14㎡

工程

設計期間 2017年1～11月
工事期間 2017年12月～2018年9月

敷地条件

第一種住居地域 準防火地域 第三種高度地区
道路幅員 北8.3m 駐車台数 2台

外部仕上げ

屋根／既存アスファルト防水
外壁／既存吹付タイル一部レンガタイル白塗装
開口部／既存アルミサッシ
外構／テラコッタタイル

内部仕上げ

ホールA

床／テラコッタタイル t=20mm

壁／漆喰

天井／PB t=12.5mm 塗装

照明／スポットライト (DAIKO) 建主支給

リビング ダイニング キッチン 寝室

ホールB ゲストルーム 収納

床／ナラフローリング t=15mm (ウッズ・マイ・スター)

壁／漆喰

天井／リビング ダイニング キッチン

寝室：漆喰 (プラネットウォール)

ホールB ゲストルーム 収納：

PB t=12.5mm 塗装

照明／ダウンライト (DAIKO) 制作

建主支給 既存

厨房機器／アムスタイル

浴室 トイレ 洗面所

床／コルクタイル (東亜コルク) t=13mm

壁／タイル (平田タイル) t=7mm FRP防水

天井／PB t=12.5mm 塗装

照明／ダウンライト (ODELIC)

バスタブ／TOTO PAS1610R/LJ

空調機器／三菱 V-142BZL

便器／パナソニック アアウーノSII

設備システム

空調 冷暖房方式／PS

換気方式／第三種換気

給排水

給水方式／上水道直結

排水方式／公共下水道放流

給湯

給湯方式／ガス給湯器

撮影／新建築社写真部



改修前3階平面図



改修前1階平面図 縮尺1：400




改修前2階平面図



配置図 縮尺1：2,000



階段室から食堂とキッチンを見る。3階の廊下一部と階段の壁を撤去したことで、3階の連窓から階段室に光が届くようになった。外部に面する壁や屋根面は新熱材+PBの上に漆喰仕上げ。内部の壁はコンクリート素地の上に漆喰仕上げ。上からの光が壁の表面をなめて肌理を浮き上がらせる。ロマネスクな触覚性。

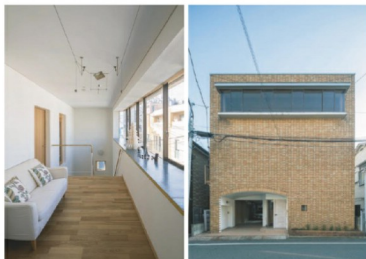

左：楽器を演奏したり器や花などを飾る3階のホールB。黒光りする出窓の窓台は真鍮と灰モルタルにウレタン塗装。一部床を撤去し、階段への繋がりをよくした。

右：北側外観。ピロティ、玄関に繋がる1階開口内を漆喰塗装。

住宅作品の住み繋ぎとつくり繋ぎ

塚本由晴（建築家）

1960年代、70年代に建築家により設計された住宅が、持ち主の世代交代の時期を迎えている。しかし世代を超えて住み繋ぐのは容易ではなく、解体される例も少なくない。親族が住み継がない場合は、新オーナーとマッチングする仕組みも必要である。住み繋ぎを難しくしているのは、高い地代、老朽化による修繕・維持費、前世代との暮らし方の違いなどが、つらいのはその住宅の価値が社会的（親族に）理解されていないこと。ノスタルジーの助けもあって、町家や古民家の方がまだ理解されている。日本の建築家は住文化の樹立に失敗したのだろうか？人口減・低成長の「成熟社会」の大事な基盤である住文化が脆いとは心細い。その痕印としても、建築家の住宅作品を住み繋ぐ意義は大きい。

アトリエ・ワンでは、縁あって清家清、篠原一男など、東京工業大学の先輩の住宅作品の住み繋ぎを手伝っている。1962年竣工の「島澤先生の家」（『新建築』6306）は、大きな妻面から張り出した1ビームの棟木を高さ7.5mの棟持ち柱が支える。清家が数件試みた大屋根の家を代表する作品。窓に日本初のアリサッシを用い、町屋の台所を思わせる吹抜けのキッチン床に大理石を用いるなど、古い形式と新しい技術が混ざり合う。2007年までここに住んだ義母が2011年に亡くなり、2012年から現オーナーが住み継ぎ、以来、義母時代から付き合ひのある工務店に部分的な修繕を依

頼してきたが、事前に詳しい相談がなく、残念な仕上がりになることがあったので、原設計の意図を読み解き、新しい工務店との意思伝達を改善する役割が、アトリエ・ワンに託された。それ以来、屋根と外壁、内部土壁、アリサッシ、網戸、障子、壁など、部分修繕を行なう度に、できるだけオリジナルに忠実に修繕してきた。だが薄ピンクに塗装されていた米ヒノキの外壁を無塗装に戻す予算はなかったで、自然にエイジングしている軒天の色に合わせて塗り直した。

今回「ハウス・アトリウム」と題して発表する戸尾任宏による住宅の場合は、親が建てたものを現オーナー夫妻が住み繋ぐための改修である。戸尾任宏は坂倉準三建築研究所に勤め、1971年に独立し、1978年にこの住宅を完成させている。1960年から3年間パリで設計活動やロマネスク建築を行脚した経験が、開口が絞られたファサードに表れている。鉄筋コンクリート造で傷みも少ないが、新耐震基準（1981年）以前の竣工なので、改修計画に先立ち金箱構造設計事務所にて耐震診断を依頼し、以下の補強方針を得た。

- ・目視及び設計図書を確認し、経年指標0.95を用いて診断を行った。南北方向では全階を通して外壁部分の壁が十分にあり、耐震性能はかなり高いと判断する。
- ・東西方向では2、3階は耐震指標（Is値）が0.6を上回り耐震性能が高いと判断するが、1階は上階に比べてIs値が小さく0.6を下回ったため

袖壁補強を行う必要がある。

- ・改修後の間仕切壁および床の撤去により重量を軽くし、さらに耐震性能を向上させて全階でIs値0.6を上回るようにする。

夫妻はというと、夫は家具だけでなくバイオリンまで木工で自作し、コーヒーマ豆の焙煎から行う。妻はバイオリンを弾き、料理が得意。社交的な夫妻は家に人を招いてもてなすことを楽しんできた。そんなふたりの人柄からすると、この建物の印象は重厚すぎるかもしれない。彼らの暮らし方に含まれる創造性が、よりよく発揮される手掛かりを探して、特徴的な要素を拾い上げ、その可能性を制限する障壁を指摘する。言うなれば「計画診断」である。

- ・ビロチが道路側と庭側で色々ない勝手が想像できるが、庭とは腰壁と木格子で隔てられている。
- ・玄関に続く応接室はテラス窓で庭に繋がるが、手入れされていない庭は土が露出し内外をまたいだ利用を妨げている。
- ・ビロチより約1m幅広な2階以上には外壁からずれた独立柱が3本あるが、部屋の間割の中に隠されている。
- ・2階居間と食堂の間のアーチの開口、和室から庭に張り出すサンルームの緑網など、特徴的な要素の位置付けが断片的。
- ・閉鎖的な道路側立面を特徴付けける3階の水平連続出窓は、廊下に遮られて階段室に光を届けられない。

島澤先生の家 修繕

所在地／東京都品川区
設計／清家清
修繕／アトリエ・ワン

竣工／1962年12月
撮影／新建築社写真部（2018年12月撮影）



坊間園の園庭に面した南側外観。園庭との境界線を新設、濡れ縁を修繕。



カーポート。外壁は塗装し直した。



2階よりダイニングキッチンを見下ろす。

『ボタン・ランゲージ』で示されたように、建築言語や形式は、それを取り巻く何ものかとの関係性、記憶、あるいはアンビエンスを伴っている。たとえばピロティと応接室と庭の関係からは、イタリアの街のように街路、室内、中庭をまたいだ暮らしを、アーチ開口からはポーチでの道行く人との挨拶を、サンルームからは植物への水やりや太陽に照らされる緑を、独立柱の反復からは心地よい緊張を、水平連続出窓からは器や人形、花を飾ることを思い浮かべることができる。それらはこの住宅を設計した建築家の頭に去来したかもしれない、しなかったかもしれない。でも原設計に埋め込まれていた建築言語と形式とそれを取り巻く何ものかとの関係性の中で、料理が好きで、木工が好きで、人を招くのが好きな夫妻が活き活きする姿が想像できるならばそれでいい。逆の言い方をすれば、新しい住人のふるまいによって、埋め込まれていた建築言語と形式を取り巻いていた何ものかが花開くならばそれでいい。

たとえば友人を招いた食事や木工作業は、内外をまたいでダイナミックに展開してほしい。そこで玄関、応接から庭までをテラコッタタイルで舗装し、横大和張りの塼とピロティで囲って、庭をいちばん大きな、屋根のない室に見立てた。後から気付いたことだが、これはボンベイのアトリウム(中庭)をもつ住居形式に似ている。そして夫妻は内外をまたいだ開放的な暮らしを自然に楽しんでいる。

建築言語や形式は、建築の体系の中にあるだけでなく、それを取り巻く何ものかを伴っている。こういうエコロジカルな隣接性と形式としての隣接性の響き合いが、「住む」と「つくる」、「住み繋ぎ」と「つくり繋ぎ」を繋ぐのである。

2階のバルコニーからアトリウムを見下ろす。ピロティとの間の格子を外し、腰壁は一部壊してオリブの古い枕木を再利用したカウンターとしている。



階段の吊り材は、地元工務店により付加されていた。



キッチンの棚やダイニングテーブルも竣工当初のもの。



居間から応接室を見る。土壁を塗り替え、障子、畳を張り替えた。

特集：新しい価値を創造する20のアイデア

頭町の長屋群

Townhouses in Kashira-cho
京都府京都市

魚谷繁礼建築研究所
Shigenori Uoya Architects
and Associates





板間の西側を見る。「頤町の住宅」(本誌1208)に続き、京都の奥朽しかかった長屋を改修するプロジェクト。敷地は京都市左京区の首ながらの町家が数多く残る密集住宅地の街区の中央に位置する。前面道路から10mの長いトンネル路地を抜けた先にある6料の長屋をひとつの住宅にし、敷地内の荒地だった場所を底にしたが、南北に4軒並び、内外が交互に並ぶ配置計画としている。



街区中央の混沌とした様相を継承する

「頭町の長屋群」は、京都特有の路地奥でほとんど筒間しかかかった長屋群を改修し、ひとつの住宅とするプロジェクトである。ここでは路地の突き当たりで、さらに2方向に分岐した路地に面して建つ3棟6軒の長屋を改修した。

既存の長屋群を大きく4つに分割し、南から順に、寝室+水回り、飯間（ダイニングキッチン）、土間（リビング）、畳間（バス）+水回りとし、新たな住まい手は、改修により再編された4軒の長屋に住む。既存の長屋は狭小かつ閉塞感のあるプランニングであったが、4軒の長屋の間のスペースに3つの坪庭を設え、そこに向けて大きく開口をとることで、それぞれを開放的な空間にし

ている。この住まい手は、ひとりでゆっくり過ごすこともあれば、人を招くことも少なくない。4軒の長屋は北から南へ向けてよりプライベート性が高まるように計画し、招く人の多少に応じて、空間を柔軟に使い分けられるようになっている。4軒の長屋には、オモテの街路から路地を介してそれぞれ直接アプローチすることが可能であり、たとえ最北端の長屋は、居住者が留守中であつても京都を訪れた知人のゲストルームとして利用できる。4軒の長屋は、それぞれの奥側に外部空間である廊下により接続されている。

伝統的軸組工法では建築で構成された格子に土が塗り込められることにより壁となる。外装壁


も内装壁も仕上げは同じである。開口部に嵌められた建具やガラスの内側が外側からより、内部空間が外部空間から決まる。この廊下は内部空間が外部空間へと反転したことにより敷地内に創出された新しい路地である。

町家のファサードが整然と連続するオモテの街路に対し、街区の中央では路地や低層長屋群、木々などが入り乱れているのが近世以降の京都の伝統的な街区構造である。現在、路地奥の再建不可な敷地に建つ長屋群の多くが老朽化により崩れかかっている。長屋群の構造を健全化した改修をすることで、このような伝統的街区構造が次の世代へと継承されていくことを期待したい。（魚谷繁礼）

寝室前より板間を見る。南側には寝室など、プライベート性が高い部屋が配置され、北側に向かってパブリックな室が展開していく。改修前の路地の幅員が部屋間の距離をつくる庭となる。直の縁は向かい合った双方の室から愉しめると同時に、双方の視線を遮る。板間はふたつの庭により縁に囲まれる。*

Renovation

路地を庭に転換し、
6軒長屋をひとつの住宅に改修する

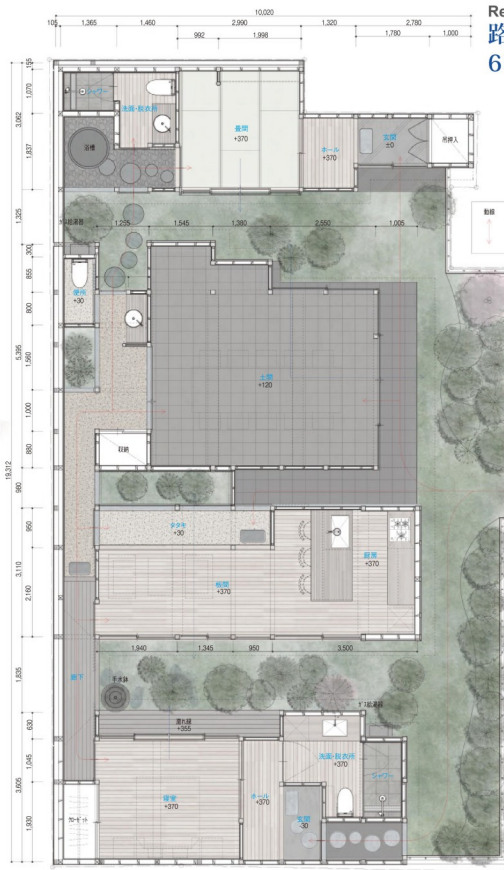

平面図 縮尺1:100




路地裏に建つ6軒の長屋群



路地裏に建つ6軒の長屋群

ダイアグラム

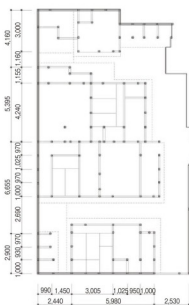

改修前平面図 縮尺1:300



浴槽前から庭を見る。



畳間。中庭を介して南側の土間が見える。



畳間から浴槽を見る。



寝室から飯間を見る。屋内—中庭—屋内—中庭と屋内外の空間が交互に連続する。寝室、板間、土間、畳間は、西側の半屋外の路地のような面下によって繋がっている。寝室から飯間までは濡れ縁、板間から土間まではタタキ、土間から畳間までは飛び石。



土間、前面道路からトンネル路地を進むと北側と東側に全面開口をもつ土間が見える。床は、南東側の軒下空間と同じ敷瓦で設えられ、南側の壁と繋がる。前面道路に面して建つ町家をくぐった先の街区中央の敷地のため、植栽を設えて大開口を設けることが可能となっている。



庭室側から半屋外の廊下と屋内の板間を見る。廊下の先には坪庭が見える。廊下は折れ曲がりながら、土間を介して路地のように畳間まで繋がる。



北側の玄関から土間を見る。土間の軒下は路地からの動線となっている。



配置図 縮尺 1 : 2,000

頭町の長屋群

所在地／東京都府中市
主要用途／専用住宅
家族構成／夫婦

設計

魚谷繁礼建築研究所 担当／魚谷繁礼
魚谷みわ子 佐藤絵里 奥田寛
企画
不動産 いえ屋 トップエースト

施工

アーキスタイル 加藤圭介
設備 繁田工業 担当／繁田和夫
電気 新井電設 担当／新井晴也
外構・造園 志道園 担当／内海忠

構造・技法

主体構造・技法 木造伝統工法
基礎 布基礎
規模
階数 地上1階
軒高 3,956mm 最高の高さ 4,201mm
敷地面積 222.24㎡
建築面積 130.82㎡
(建築率58.86% 許容80%)
延床面積 114.49㎡
(容積率51.51% 許容300%)
1階 114.49㎡

工程

設計期間 2017年8月～12月
工事期間 2018年1月～8月

敷地条件


地域地区 近隣商業地域 準防火地域
三層高度地区 15m
道路幅員 東4.8m

外部仕上

屋根／カラーガルバリウム鋼板 構造葺き
外壁／黒漆喰塗り 土壁中塗り スギ板張り
開口部／木製建具
外構／既存散石 散瓦 タタキ
黒モルタル金こて仕上げ

内部仕上

北棟・南棟：玄関 ホール
床／玄関：黒モルタル金こて仕上げ ホール：スギ板張り t=15mm
壁／土壁中塗り
天井／スギ羽目板張り
北棟：畳間
床／畳敷き t=55mm
壁／土壁中塗り
天井／スギ板合板張り スギ板矢羽織代
北棟・南棟：洗面・脱衣所
床／スギ板張り t=15mm
壁／タイル貼り revigres
DUAL SUPERPRETO 土壁中塗り
天井／スギ羽目板張り
洗面カウンター／ヒノキ板 t=30mm 拭漆塗り
洗面器／北棟：信楽焼 南棟：Alape オーバーカウンター用ボウル EB.R585
便器／TOTO ネオレスト AH2W
北棟・南棟：シャワー
床・壁／タイル貼り revigres
DUAL SUPERPRETO
天井／ガラス繊維クロス入りセメント板 チョウダーテ AQUAPANEL セメントボード

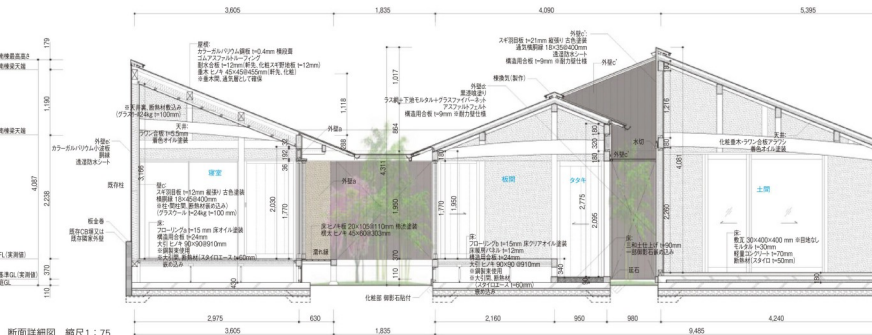

断面詳細図 縮尺 1 : 75



西側夕景。土間と客舎の宿泊場所としても使われる畳間は、視線の抜けを考慮し、開口をずらして設けている。

シャワー 水栓金物 / CERA CROMA160

HG27135R

北棟：浴室（外部）

床 / ゴロタ石敷

壁 / スギ板張り

天井 / 化粧垂木・化粧野地板現し

浴槽 / 陶器（制作）

中棟：土間 タタキ 板間 厨房 廊下

床 / 土間 敷瓦 タタキ・廊下：タタキ 板間・

厨房：ウォールナット板張り t=15mm

壁 / 廊下：スギ板張り その他：土壁中塗り

天井 / 化粧垂木・ラワン合板現し

厨房機器

厨房カウンター/タモ集成材 t=30mm

拭き塗り

ガスコンロ/リンナイ RD322G11S

レンジフード/

ARIAFINA FEDL-952S-TBK

シンク/エクシア SQUAREステンレスシンク

洗面カウンター/ヒノキ板 t=30mm 拭き塗り

洗面器/備前焼鉢

便器/TOTO ネオレスト AH2W

雨棟：寝室

床 / スギ板張り t=15mm

壁/土壁中塗り スギ板張り

天井/ラワン合板張り

設備システム

空調 暖房方式/エアコン 床暖房

冷房方式/エアコン

換気方式/第三種機械換気

給排水 給水方式/上水道直結

排水方式/下水道直結


給湯 給湯方式/ガス給湯器

撮影 / 新建築社写真部

* 撮影 / 笹倉洋平

家具協力/アルクインタショナル

左・右：改修前。左は街路からトンネル路地を抜けた先、右は寝室と土間の間にあった路地。躯体をなるべく残しつつ仕上げは大幅に改修した。

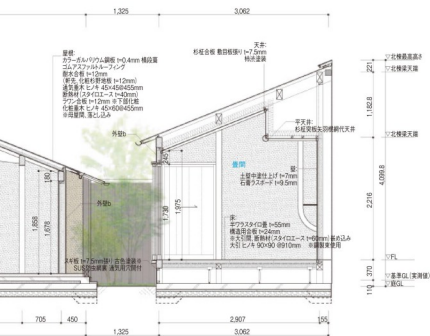

街路からトンネル路地を見る。



東側外観。



中山道から見る正面外観。重要伝統的建造物群保存地区である奈良井宿の町家の改修。町家として保存しながらも、断熱や採光などの環境面の向上、および生活する場所としての設えを整えた。通りに面した部屋であるミセは祭りなどの時には引き戸を外して通りに開放される。



特集：新しい価値を創造する20のアイデア

天窓の町家

Machiya of Top Lights
長野県塩尻市

ツバメアーキテクト
TSUBAME ARCHITECTS



ミセと通り庭。もともとは塞がれていた土間を復活し、玄関から裏庭まで繋がる通り庭とした。数千冊の本を収める16mの本棚を備えている。

サラブレッドからハイブリッド町家へ

重要伝統的建造物群保存地区（以下、重伝建）である奈良井宿では、蛇行した通りに町家が次々と顔を覗かせ、川や山の風景が重なる。有機的な町並みは見事に保存されているが、全体の1/3が空き家と聞く。この地へ移住するために建主が購入した町家の改修を手掛けることになった。重伝建の補助金は外観に限定されており、内部改修についての指針は見当たらない。参考に聞いた近所の有名な中村家住宅は、完璧に保存公開されている手本としてのサラブレッドの町家だが、今回は資料館をつくるのではない。真冬の現場を訪れると人が最近まで暮らしていたことが信じられないくらい寒い、近所のカフェや旅館も断熱がない。保存という考え方が、外観や意匠の固定に偏ってきた結果、暖かい季節にしか人が訪れな

い観光地としての姿が定着してしまった、この集落の問題が見えてきた。ここでは住居としての町家との付き合い方を示すことが実践的な保存になると考えた。手数を最小限にし、外観や開放性を維持した外側と、断熱性の高い内側をつくり、それぞれナツノマ、フユノマと名付けた。季節に応じて建主が生活範囲を調整する。最も奥となるフユノマは天井横いっぱい金色の光井戸をもち、断熱層が光が貫通する。漆のチャブ台や襖が仄かな光の観測装置となり蘇った。また隣家とつかずはなれずのヒヤ（間隙）に壁床を設え、そこに建主が裏庭の花を生ける。通り庭を復活し、数千冊の本棚を設えた。夏祭りで開放されるナツノマは通りを彩るようにカーベットやヨシズの天井にした。


町家に住むリアリティを示すためには、その骨格


に現代の暮らしの条件をハイブリッドさせ、伝統と生活のずれを意匠に昇華させていくほかない。そして重伝建における建築家の役割は、たとえひとつの町家の最小限の改修だとしても、集落全体の行く末の舵を切ることだ。

（山道拓人+千葉元生+西川日満里）



配置図 縮尺1:3,000

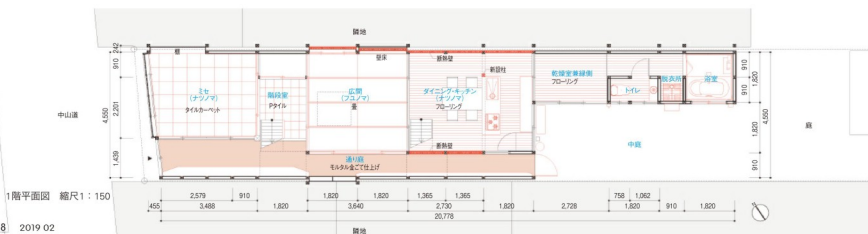

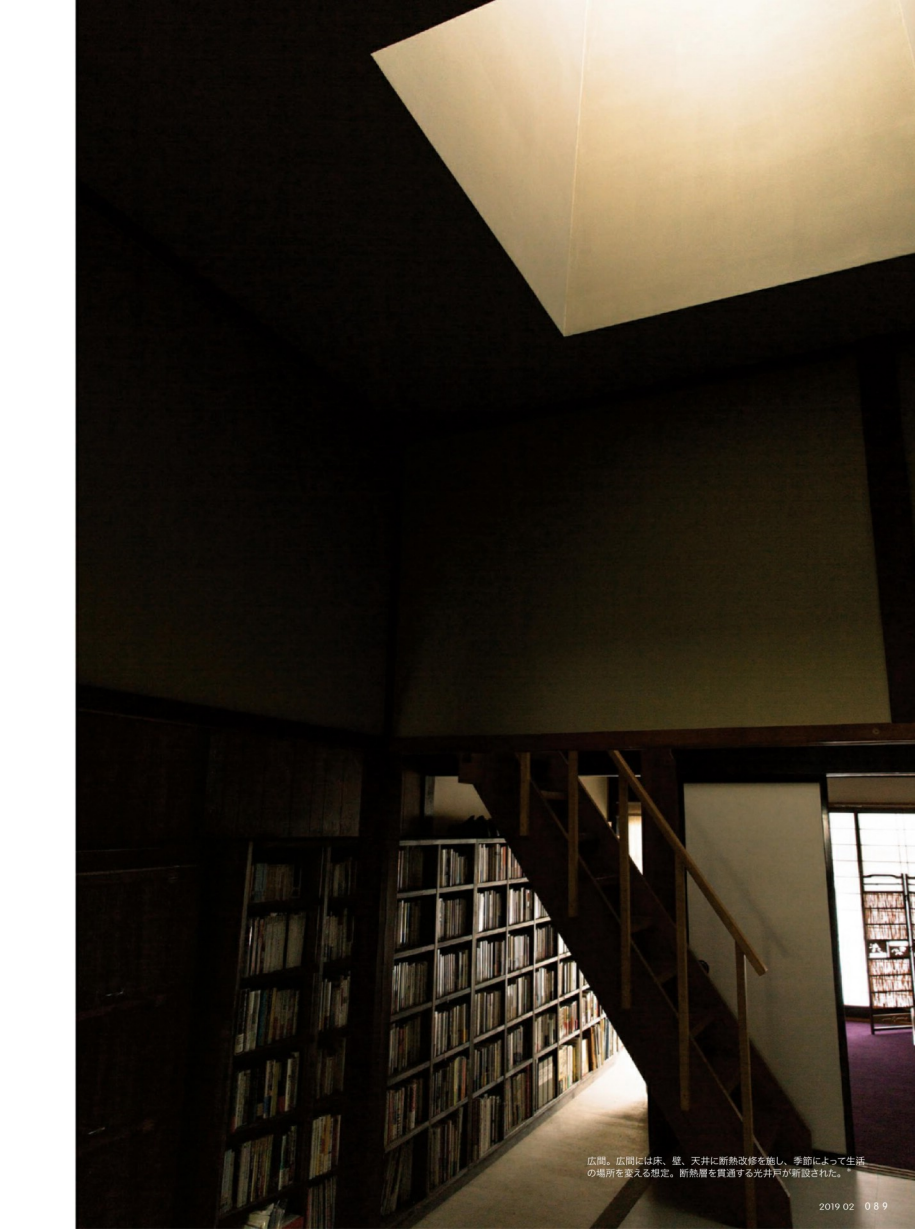

広間。広間には床、壁、天井に断熱改修を施し、季節によって生活の場所を変える想定。断熱層を貫通する光井戸が新設された。



通り庭から階段室を見る。通り庭と階段室の光天井はツインカーポ2枚貼り。



広間。ヒヤ（床）との隔間）を利用して畳床を新設。
広間の端と奥出。光天井は金色の水性塗装仕上げ。



ミセから中山道を見る。

天窓の町家

所在地／長野県塩尻市奈良井

主要用途／専用住宅

家族構成／夫婦

設計

ツバメアーキテクツ 担当／千景元生

山道拓人 西川日典聖 川田実可子

照明照度シミュレーション

パナソニック 照明デザイン部

担当／和田遼平

施工

野田建設 担当／赤羽弘行

設備 ケー・ビー設備 担当／武居健一

電気 菱新電設 担当／新村章紀

ガス 門屋商店 担当／小澤弘直

構造・構法

主体構造・構法 木造伝統工法

基礎 基石

規模

階数 地上2階

軒高 4,280mm 最高の高さ 6,575mm

敷地面積 188.42m²

建築面積 75.70m²

(建築率40.1%)

延床面積 105.03m²

(容積率65.74%)

1階 75.70m² 2階 29.32m²

工程

設計期間 2018年2～4月

工事期間 2018年5～8月

敷地条件

地域地区 重要伝統的建造物群保存地区

町並み保存地区

道路幅員 北西6m

外観仕上げ

屋根／瓦尺鉄板葺き(部分補修)

外壁／既存壁の上 漆喰塗り

開口部／木製建具

内部仕上げ

ダイニング・キッチン(ナツノマ) トイレ

床／カバフローリング t=15mm

壁・天井／砂目調クロス

家具／バイン集成材 オスモ塗装

照明／SK Lamp パナソニック LGB73502

ビートソニック サイフォン LDF001-C

便器／パナソニック アラウノ

浴室

ユニットバス

広間(フユノマ)

床／畳敷き

壁・天井／壁床／水性塗装仕上げ

襖／銀河 2353

照明／Isamu Noguchi AKARI P2781X-209

ミセ(ナツノマ)

床／タイルカーペット

壁／珪藻土クロス


天井／よしず

階段室

床／Pタイル

天井／ツインカーポリア・乳白

襖／銀河 2187

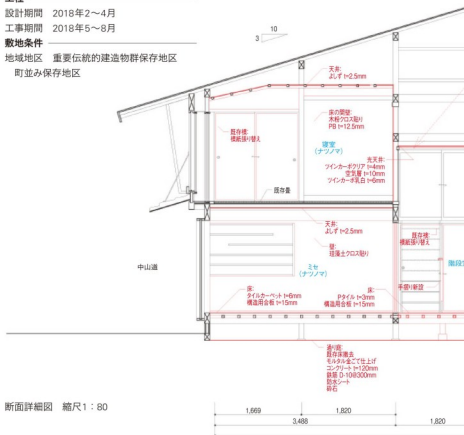

断面詳細図 縮尺1:80

特集：新しい価値を創造する20のアイデア

王子学生寮

Oji Dormitory
東京都

隈研吾建築都市設計事務所
Kengo Kuma & Associates

空間から価値を見る。昭和の木造住宅を留学生のためのシェア
ハウスとして再生する計画。ホールや納戸、茶の間などの既存小室
をひとつひとつをひとつの大きな空間にし、広縁には庭を造め
る。ゾーンを区切ることで、南側の大きな庭に開放した空間とした。



昭和を溶かし繋ぐ

「昭和」に建てられた木造住宅を、留学生が緩やかな共同(シェア)生活を行うための学生寮へと改修した。

既存の外観と木造の軸組を保存することによってこの家が過ごしてきた時間を継承し、海外からの学生にもその時間の蓄積を感じてもらう。テキストを通じて日本を学び、知るのではなく、身

体を通じて日本を知り、感じてもらいたいと考えた。

キッチンとシャワー室、軸組を残しながら大空間とした共用(コミュニケーション)空間を中心としてミニマムな個室群を配置し、緩やかな共同生活を誘導する平面計画とした。木造軸組を残しただけでなく、畳や欄間などのきめ細やかな古い意匠を可能な限り残し、重たい壁はなるべく使わ

ず、障子や襖などの紙によるムーバブルなスクリーンを多用した。照明器具は、ハダカ電球を和紙で覆い、和紙のもつやさらかな質感で全体を包み込んだ。

この場所に流れる時間のやさらかさやさしさをさらに磨き上げ、その特別な時間が日本に慣れない海外の若者の緊張をほぐせたらと考えている。

(隈研吾)





広縁。改修の前の魅力は床と床を改修し、ベンチを設えることで、底を望む場所をつくる。



広縁。新たに障子を加えることで建物に柔らかな光をもち込み、断熱効果を与えている。

Renovation

昭和の木造住宅を 学生寮に転換する

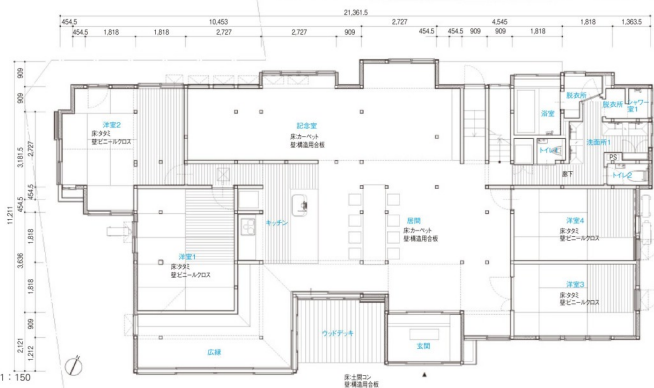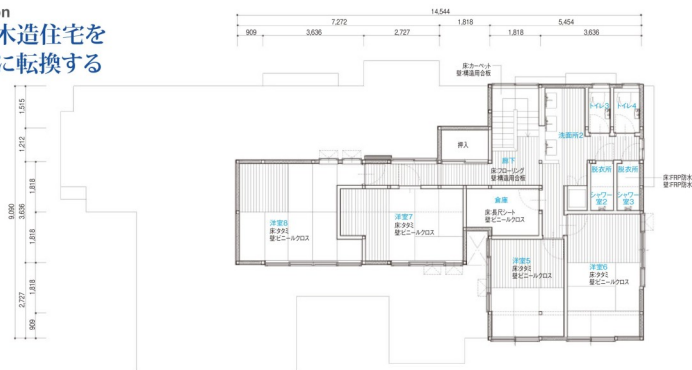

居間から庭を望む。昭和から続く日本庭園を室内に取り入れられるように、広縁から庭間までの空間を区切ることなく連続させた。



記念室から居間を見る。居間のテーブルは、改修前に階段室だった場所を軸組だけ残し、柱に板を固定することで設置。東側の洋室3・4は改修前に記念室だった地盤を分割して洋室3の扉は当時のものを使用している。最新の射影ダンパーを取り入れることで、筋交いや耐力壁のない大空間を可能にしている。



南の庭側外観。



玄関正面。既存のアーチ屋根を残し、昭和の趣が伝わる玄関建具を設えた。

特集：新しい価値を創造する20のアイデア

京の温所 釜座二条

Kyo no Ondekoro KAMANZA-NUJO
京都府京都市

中村好文 / レミングハウス

Yoshifumi Nakamura

/ LEMMING HOUSE





坪庭、築約160年と推定される京町家を改修し、ゲストハウスとする計画。樹齢100年のマキの古木を望むように左手にライブラリーを、正面に食堂を配置。外壁はスチール張り。



台所から坪庭を見る。つくり付けのベンチやダイニングチェアはオリジナルデザイン。壁は白藁染の左官仕上げ。今回の全体のディレクションとファブリックはライブラリーも含め菅川氏による。

京町家を住み継ぐ新しいプログラム

京都の魅力を数え上げれば枚挙にいとまがないが、その魅力のひとつは街の散策中に落ち着いた佇まいの京町家に出会えることであった。「あった」というのは、その町家がここ数年、急激に姿を消し始めたからである。中でも築後100～200年を経た京町家の多くが空き家と化し、老朽化も進んでむぎむぎ取り壊されていく惨状をなすべくも眺めているのは無念極まりないことであった。しかしながら、こうした思いを抱くのは個人ばかりではないらしく、京都に本拠を置く大手衣料品メーカーが京町家を再生する新事業を立ち上げるようになった。具体的には古い

京町家を借り上げ、現代の暮らしに適応するように改修を施し、宿泊施設として利用するというプロジェクトである。そして私は縁あってその京町家改修のプロジェクトに関わることになった。今回改修した茶座の京町家は、町家としては小規模なものであるが、典型的な京町家の骨格と空間構成をもっていた。場当たり的に繰り返された改修によるダメージと、経年による老朽化は目を置けばかりだったが、改めて建築的な視点から見れば、間取りも、構造も、空間の構成も、京町家ならではの特徴と魅力を埋み火のように備えていた。

改修した町家は当面は宿泊施設として使われる

が、いずれはオーナーの住宅になる予定である。この京町家を宿泊施設ではなく、長きに渡って住み継ぐことのできる住宅に成り得るよう、設備面をはじめ断熱や遮音などの性能面にも配慮し、現代の住まいとして成立させることを改修設計の基本方針とした。天窓から降り注ぐ陽光を劇的に演出した元「通り土間」の吹抜け空間、高野槇の卵型浴槽を据えた浴室、上がり下りが愉悅となる軽やかなスチール階段、庭に設えた読書スペースなどなど、建築の豊かさが居心地に対する思い入れと、ディテールに対する心配りから生まれる事例になってくれれば幸いである。

(中村好文)



改修前1階平面図 縮尺1:400



改修前2階平面図

Renovation

柔らかな明るさで満たされた京町家




長手断面のスケッチ



配置図 縮尺1:1,500



2階平面図

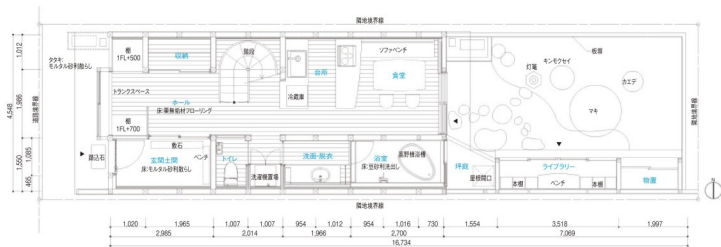

1階平面図 縮尺1:120



ライブラリー。短手の奥行きは800mmで天井高は2,000mm。居室からは庭を介してアプローチする。開口部は木製建具に中窓にイグサを入れたポリカーボネート板を嵌め込んでいる。



2階洋室の出窓から見下ろし。



西側外観。1階玄関回りの建具や壁面は既存のものを生かしている。瓦は既存のものを置き直している。

NE-DB300P
レンジフード／ステンレス 製作
換気扇／Panasonic FY-27BK7/19
建築金物／
シンク水栓金物／グローエ 3377001
造作家具／キッチン(工作房)
食堂
床／クリ無垢材フローリング t=15mm
壁・天井／玄間と同様


造作家具／ソファ (工作房：鈴幸装備)

浴室
床／豆杉利出し
壁／ヒノキ縁甲板 t=15mm
扉／豆杉利出し
天井／ヒノキ縁甲板 t=15mm
浴槽／高野楨 (檜創建)
シャワー水栓金物／TOTO TMGG40ECR
ライブラリー

床／モルタル砂利散らし
壁／スギ板張り 染色
天井／PB t=9.5mm AEP
造作家具／本棚 ベンチ(工作房：鈴幸装備)
洋室
床／クリ無垢材フローリング t=15mm
壁・天井／玄間と同様
造作家具／ヘッドボード(工作房：鈴幸装備)
設備システム

空調 暖房方式／温水式床暖房
ルームエアコン
冷房方式／ルームエアコン
給排水 給水方式／上水道直結
排水方式／下水道放流
給湯 給湯方式／ガス給湯器

撮影／新建築社写真部

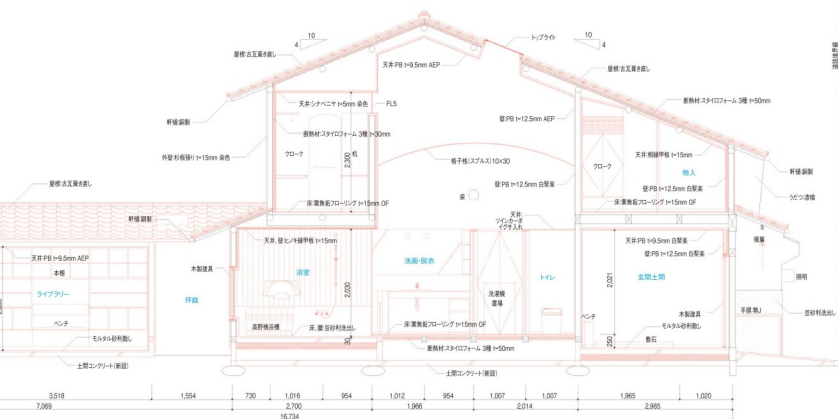

川 Sen

Sen
京都市東山区

横内敏人建築設計事務所
Toshihito Yokouchi Architect &
Associates

西側外観。京都市を流れる白川に面する間口2間、奥行き5間の築約70年の町家をゲストハウスに改修。構造と屋根以外のファサードおよび内部に手を入れ、川側から南の坪庭へと風の通りをよくしている。左手には1年前に同設計者が改修した同じオーナーの和食レストラン「丹」があり、両者のファサードは同色の大壁左官仕上げで統一している。

2階テラスからリビングダイニングを見通す。高は2,300mmに天井を張り、リビングでは西面の開口にかけて傾斜させることで視線を川沿いの邸へと誘う。





2階リビング。開口部はペアガラス引戸と障子を左手壁内に引き込んでいる。右手の襖はテレビ収納。地蔵にはチューナーとDVDが入っていて、リモコンが効くように引戸を網代張りとしている。



伝統素材と現代のインテリアの調和

京都市の北東部に南北に流れる白川は、源流の東山が花崗岩の地質であるため、川床が白砂で覆われているのがその名の由来である。この白川と三条通りの交差点から少し下がったところにこのゲストハウスはある。元は戦後すぐに建てられた間口2間奥行き5間の小住宅で、長い間倉庫として使われていたものを、隣に飲食店を開いたオーナーが借家しゲストハウスに改築した。建物の主要構造と屋根はそのままだが、ファサードや内装のほとんどをやり直すことになった。借家でもこのような改築が許されるのは京都独特のローカルルールなのかもしれない。白川の清流が目の前を流れ、その両側に植えられた柳が夏は涼しげでとても美しいので、それらを見下ろしながらくつろげるように2階をリビング

グ、ダイニング、キッチンとした。また、敷地の奥は隣家からまる見えだったため、坪庭を囲む塀を2階分の高さの壁につくり変え、1、2階共に完全なプライバシーを確保した。これにより心置きなく窓が開けられるので、すべての建具を引き込んで全開できるようにし、川沿いの涼しい風が建物内を通り貫けるようにしている。1階は玄関とベッドルーム、いちばん奥の坪庭に面して浴室と洗面脱衣室を配置した。壁に囲われた坪庭にはヒメシヤラの大木と地苔を植え、浴室からは苔とその上に落ちる白い花を、浴室の上に設けた2階のテラスからは梢の花と緑を楽しむようにした。内装は京都の古い伝統を感じさせるように、茶室で使う皮付きの丸太や障子などを用いている

が、それらが古くささを感じさせないように現代的にアレンジしている。またこれが古い建物の改築だということを表すために一部古材を用いるアイデアや、アンティークの北欧家具および照明器具の見立ては、趣味がよいオーナーによるものだった。

(横内敏人)



配置図 縮尺1:1,000

Renovation


川沿いの景色と風を取り込む




改修前1階平面図 縮尺1:200




改修前2階平面図

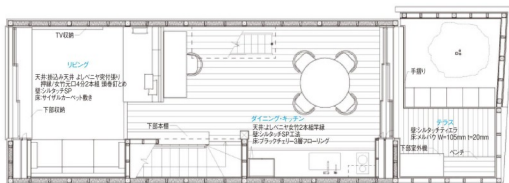

2階平面図

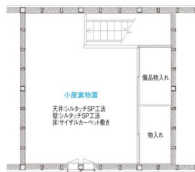

小屋裏平面図

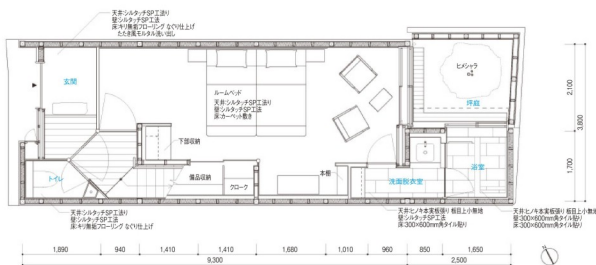

1階平面図 縮尺1:100




上：既存の外観。倉庫として使用されていた。下：既存1階の土間。




2階リビング。天井はダイニング側のよしベニヤ女竹2本道半縁張りから露丸太で見切って、リビング側を掛込み天井としている。床座の感じを出すためダイニングから床を200mm下げ、サイザルカーペット敷きで仕上げている。




2階ダイニングからテラスを見る。坪庭に植たヒメシャラが視線を受け止める。左手の階段は小屋裏物置へと続く。右手の振きの踏がある柱は古材を再利用している。右手のキッチンとは床と同じブラックチェリー材を用いた家具として制作。

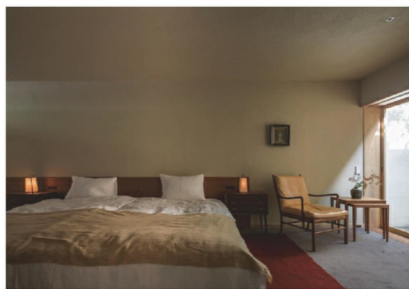

1階ベッドルーム。右手に坪庭が見える。

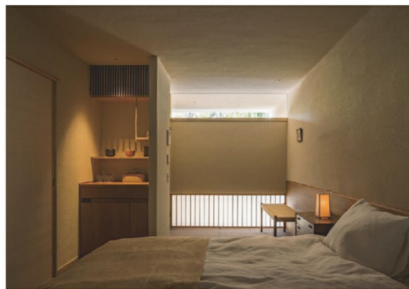

1階ベッドルーム。目隠し壁の上下をガラスと障子とすることで、川辺の雰囲気を楽しみ取り込む。

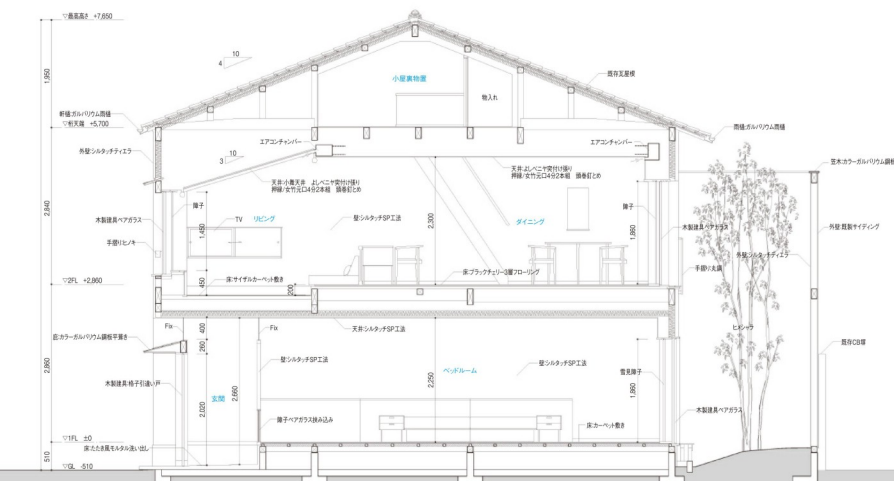

特集：新しい価値を創造する20のアイデア

富良野の異形屋根

Variant House in Furano
北海道富良野市

高木貴間建築設計事務所
Yoshichika Takagi + Associates







南西側全景。北海道の農地と住宅が混在する地域に建つ。築約40年の農家を断熱と構造補強をして2世帯住宅に改修している。裏面をそのまま約1間広げるように増築し、ポリカーボネートの外壁とすることで夜になると行灯のように周囲を照らす。




半屋外テラス。農作業する土間であり、テラスや居間室、また上下階の世帯を繋ぐパフアーとしても機能する。冬の晴天時は外気温10度以下になってもこの場所は30度を越えるため、半屋外テラスに向かって居室の窓を少し開けると無暖房で過ごすことができる。真夏はポリカーボネート面の大きな窓を開けると外気温と同程度にすることができる。

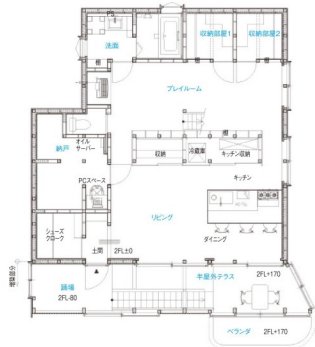


2階平面図

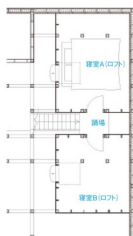

ロフト階平面図

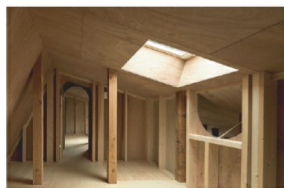


ロフト階の寝室Aから寝室Bを見る。既存の小屋組を生かし、床壁天井を張り直している。

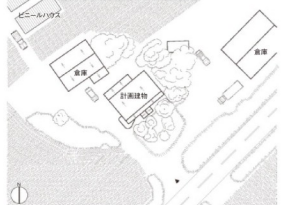

配置図 縮尺1:1,000



1階平面図 縮尺1:150

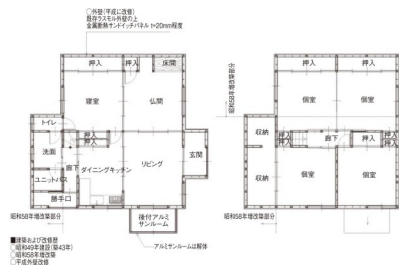

改修前1階平面図 縮尺1:250

壁 / PB t=9.5mm AEP ラワン合板 t=9mm
天井 / ラワン合板 t=9mm

寝室A・B

床 / シナベニヤ t=5.5mm オスモカラー

壁・天井 / ラワン合板 t=9mm

設備システム

空調 暖房方式 / 灯油ストーブ

換気方式 / 第三種換気

給水方式 / 井戸水直結

排水方式 / 下水道直結

給湯 給湯方式 / 灯油給湯

撮影 / 佐々木育弥

リノベーション工事にかかった費用

解体 約1,200,000円

総工費 約25,000,000円

坪単価 約400,000円



2階子部屋のリビング。右手奥の開口部を開けると半屋外テラスから外部に張り出すベランダが映く。いちはん美しい色の木材がもっともよく、かつてあった木の皮で色づいている。古い梁の下端にも木補強材が34年前の改修時のもの。片断交い、食物残渣は今回の改修時に取り付けている。

特集：新しい価値を創造する20のアイデア

静岡の家

House in Shizuoka
静岡県静岡市

後藤周平建築設計事務所
Shuhei Goto Architects



吹き抜け上部のオープンスペースを見る。昭和40年代に建てられた、延床面積114.32㎡の事務所兼アパートを住宅へと改修。それにあたり余分となった2階の床を半分撤去し、2層分の吹き抜けをつくり出した。大きな連続窓の壁、開口を小さく絞った壁、大きなハイサイドライトの壁と、性格の異なる3つの壁が吹き抜けを囲む。既存梁やブレースが、現状の間取りとは無関係に行き交う。





リビングよりダイニングキッチンを見る。手前右手に置いた、吹き抜けには既存の梁やプレースをそのまま残し白く塗装した。床は杉の足場板によるフローリング。1階は開口を限定し、2階の南北に向かい合うかたちで大きな開口を設けた。

余白のはたらき


昭和40年代に建てられた事務所兼アパートを住宅に転用するプロジェクト。敷地は静岡市の中心からほど近い住宅街である。ほぼ同時に建設された住宅が建て替えの過渡期になっているエリアで、この物件と同様、周囲の住宅も建て替えや改装が進む、変化が激しい状況にある。そのような周辺環境にあって、外部と住まいの間や、住まいの室と室との間に、近くて遠い独特の距離感をつくりたいと考えた。リノベーションでは既存建築と新しい計画に起こる大なり小なりのずれを受け入れることで、思いがけない空間の使い方に繋がることもある。こ

のプロジェクトにおいては、事務所兼アパートの既存建築を核家族の住宅として転用するには面積が余る状況にあったため、この新旧の計画のずれを生かし、住宅の半分を2階吹き抜けの空間として、大きな余白が住宅の上部にぼっかりと空いているような構成とした。この余白経由で外部と内部、内部の室同士が関係するように、南北は大きな開口を空けて都市に開いた壁、東側は大きな連続窓を持つ個室に面した壁、西側はそれよりも開口を絞った壁として、それぞれ性格の異なる壁で余白を開んでいる。1階のリビング・ダイニングのための窓が2階の高さにあたり、90度ずらした室と吹き抜けの


開口が重なりそこから外が見えたり、2階から既存の鉄骨梁やプレース越しに1階が見えたりと、余白のはたらきによって、それ越しに見る周りの風景が少しずつ変わって見える。それによって、外部と住まいの間や、住まいの室と室との間に、近くにも遠くにも感じる距離感が生まれた。現在の状態が将来の「既存」として、リノベーションの対象になるように、今後もこの余白は鉄骨梁の上に角材を並べてバルコニーのように使うなど、適宜アップデートしていくことが計画されている。設計者の手を離れても、さらなるリノベーションが継続されていくことを期待している。(後藤周平)



1階階段より見る。ラウン合板の壁によって仕切られた空間。

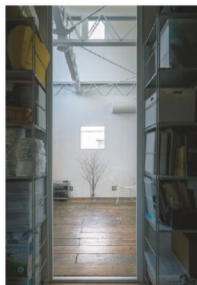

室1よりダイニングキッチンを見る。道路からの視線を避けた位置に窓を配置している。

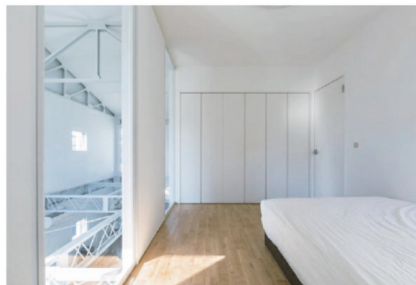

室3より見る。左側に2層の吹き抜けが面する。吹き抜けの南北の窓から光が入る一方、向かい合う西側窓は小さく絞り、道路からの視線を制御した。天井高は2,590mm。

南側外観。寺院の境内に建つ、従来の設備。南側に柱を追加し、伝統的な技法でつくられる市井である沼津邸を取り付く。東側からアウクスしてくる人の視線を導く。追加した柱はノキの若い柱に独立基礎。

伝統との接点

伊豆半島の東側、相模湾を望む寺院の庫裏の改修計画である。都内で暮らしていた建主が生活の拠点を嗣代に移すにあたり、これからの寺院での活動を聞かれたものにするこことや、都心での仕事を継続することなど、寺院と地域、そして生活との新たなバランスを築けるようにすることが求められた。

建物は築40年を超える木造建築だったため、まず環境性能と構造を現代の水準まで引き上げた。サッシの交換と断熱材の施工を全面的に行い、柱梁と土台や基礎の追加のほか、構造用合板による水平耐力の補強を、真壁の形式を維持したまま行った。

プランニングは、1階は大きな変更はせず動線を整理するのに留めたのに対し、2階にはホールと呼んでいる大きな広間を中心に設けた。建主家族が日常的のリビングとして使ったり勉強や仕事をするだけではなく、一部を仕切ってゲストルームとしたり、プライベートな関係の人を招いたり、寺でのイベント時に子供の遊び場になるなど、さまざまな活動の受け皿となる。

真壁を維持し露出させている柱には、電源ボックス、スイッチ、照明、デシジョンワイヤー、棚柱などを積極的に取り付け、空間を使いこなすための下地として扱っている。また、南側ファサードのなか下にも柱を追加して、沼津垣（沼津地区に伝わる伝統技術の竹垣）のパネルや籠を取り付けることで、視線のカットや通風口の明確化、日射の制御など建物と周辺との関係を調整した。この沼津垣は、今では数少なくなってしまったその技術をもつ職人に制作を依頼し、簾は地域のひとと職人とのワークショップによってつくするなど、伝統技術を通じた地域と建物の接点にもなっている。伝統的な形式や技術を引き受けながらも、今日的な役割や性能を発揮するよう調整することで、積み重なった慣習を解きほぐすことを目指した。

（細田徹・辻塚琢・橋本健史）



特集：新しい価値を創造する20のアイデア

網代の列柱

The Columns of Ajiro

静岡県熱海市

403architecture [dajiba]



ホールから予備室を見る。柱を撤去した部分には既存仕口を活かして梁を追加補強。建具にも構造用合板を使用している。



南側から見るホール。小屋組を活かしたハイサイドライトからの光が、部屋の中央に落ちる。



2階平面図



1階平面図 縮尺1:250

須越の架構

The Frame of Sugoshi
滋賀県彦根市

403architecture [dajiba] +

滋賀県立大学川井操研究室

403architecture [dajiba] +

Kawai Lab at

The University of Shiga Prefecture



北側の湖から見る。琵琶湖畔にある、3期におよぶ増改築が繰り返された住宅を、全館第4期として別荘兼ゲストハウスに改修した。2期に増築された部分を減築し、基礎を活かしたテラスとしている。板金の補修は既存と同様のものを選び、最小限としている。



秩序と蓄積

琵琶湖畔に位置する、古い集落の中の本造住宅の改修。幾度かの増改築が施された年季の入った住宅を若い夫婦が購入し、別荘兼ゲストハウスとして利用する。


増改築は資料などから3期におよぶことが分かった。90年ほど前に第1期として小さな平屋が建てられ、第2期に湖側に増築、約30年前の第3期では2階が増築されていたが、それまでの架構に構造的な負荷をかけないように、外側に設置された柱が直接基礎に達していた。そのような継ぎ接ぎで場当たりの改修の結果、柱梁が部分的に重なって、異なる年代の架構が複雑化していた。今回の改修である第4期も、1期の架構には覆い被さるかたちで負荷をかけず、同時に3期に対してはバットレスのように側面から補強する役割をもたせた。

湖畔の建物は強い風を受けるため、湖に対して表面を向けて吹上の影響を小さくするのが原則である。1期と2期の屋根はこの原則に反して平側を向けていたためか、接合部で雨漏りと腐食を起こしていた。よって2期は減築し、1期の屋根を架け替え、妻側を湖に向けた。

内部は、炊事場と通り土間という2種類の土間空間をつくり、民家を参照しながらも、さまざまなゲストが使う想定や、湖と積極的に連動したアクティビティを支えることができるよう計画した。仕上げは、年代ごとに質感の異なる架構が重なっている様子が浮かび上がるように決定した。外構と塗装は滋賀県立大学川井操研究室との協働プロジェクトで、1期の瓦を転用した人研ぎの平板のテラスを中心として、川井研究室が設計と施工を担当した。

建物固有の場当たりの見えた架構から構造的な秩序を見出し、その延長として手を加えながらも、同時に全体としては周辺の慣習的な建ち方に習った。そのような整理を通してなお残る時間的な蓄積ゆえのずれが、おおらかな使い方を受け止め、湖との繊細な距離感をつくることを目指した。

(彌田徹+辻琢磨+橋本健史)

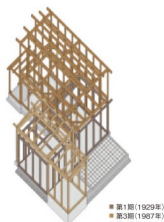

架構の変遷を表したアクリルメトリック。



特集：新しい価値を創造する20のアイデア

上大岡台・ 百年土間

100 Year Lasting Earthen Floor
神奈川県横浜市



小林佐裕子+塩嶋太伸 / アトリエコ
Saeko KOBAYASHI + Taishin SHIOZAKI
/ ATELIERCO



築約60年の木造戸建て住宅の改修。改修前、リビングとダイニングキッチンだった場所を約3,600×3,000mmの大きな土間とする事で、祖母が大切に育ててきた庭と繋がった、親戚や友人が集まれる場とした。



南の庭から土間に風が通り抜け、玉虫色のカーテンが柔らかく伸びく。2階床合板と梁の隙間には補強材が入っている。1階床レベルは土間から215mm上になっている。

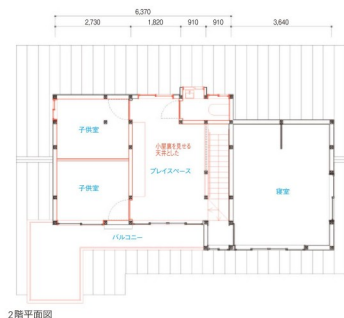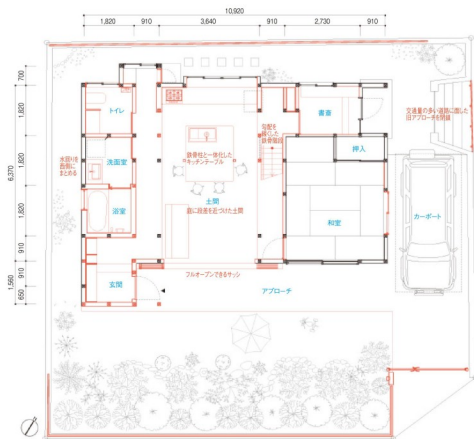

玉虫色の上間

1964年、東京オリンピックの年に建主の祖母が建てた住宅のリノベーションである。地主だった祖母の土地は京浜電鉄敷設時に区画され、近くの土地に分散した。それらを建主の親世代が受け継いだため、祖母が亡くなった今でも親戚の拠点として機能していた。空き家となっていたこの家で打ち合わせを重ねてきたが、親戚が次々と顔をだし、そのまま宴会が開かれるような賑やかさだった。垣根を越えて庭から窓越しをコンコンと叩く光景はどこか懐かしくもあり、流れる時間は境界もルーズな関係であった。祖母の家を次世代が引き継ぎ、新旧の対比に意味を求めるよりも、今までもこれからもここにありという感覚の建築化を目指した。

祖母が大事にしていた庭と共に住まうことが、建主の要望であった。そこで、建物が庭の一部になるようにした。庭に大きく開いた上間をつくり、庭と床レベルを近づけ、境には玉虫色のカーテンを設えた。玉虫色とは、見方や構造で色が変わる織り色で、いくつかの解釈ができる曖昧な表現という意味もある。この上間も、見ようによっては庭続きの外部にも見えるし、板間から1段下がった室内上間にも見える。上間はこの家の中心であり、訪問者を受け入れる玄関であり、集いの場となる。

既存建物は建設当時の状態から増改築が繰り返されておられ、構造的にも決して安定した状態とは見えなかった。特に基礎は鉄筋探査の反応も鈍く、基礎補強と地中蓄熱式床暖房を兼ねた

上間コンクリートとし、柱との緊結補強を行った。長年にわたる雨水の侵入で腐っていた木部箇所を撤去し、不要な開口部は耐力壁として補強した。痛みの激しいいくつかの柱は入れ替え、そのうち上間中央の2本は鉄骨柱に柱を家具の構造と一体化し、上間に浮く大きなテーブルで客人をもてなすつもりとした。室内の仕上げには既存住宅で多用されていたラワン材を主に使っている。

深い軒の奥に位置する室内の陰影と、太陽に照らされた祖母の庭が、上間で明暗差をもち、世代を超えた時間を紡ぎ、この上間が次の半世紀の生き証人となってくれたらと思う。

(小林佐絵子)

上間の中央に浮かぶ大きなテーブル (1,700 × 2,000mm) はキッチンシンクとダイニングテーブルを兼ねており、2本の鉄骨柱で支えられている。




南側の庭から土間を見る。アプローチまで土間の続き、
四外が連続する。玄関はもとも交通量の多い道路に
面した北東側にあったが、南の庭側に新設。



2点：改修前。* 左：旧アプローチが面する北東側の前面道路から見る。 右：庭側の外観。



断面図 縮尺 1:100

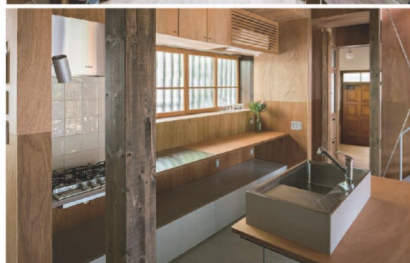

上：2階プレースペース。土間と同じラワン仕上げ。カーテンは黄と緑の2層のレース。
下：土間からキッチンを見る。右奥に見えるのは旧玄関ドア。

西新井のいえ

House in Nishiarai
東京都足立区

橋本圭央+白石圭+康未来
Tamao Hashimoto
+ Kei Shiradishi+ Mile Kang

南側外観。60代夫婦の終の住処として2階を中心に改修。東西にそれぞれの居室をもつ夫婦が適度な距離感とコミュニケーションをとるためのベランダを南側一面に配置。外壁の向きを操作することで、前住居での庭を介した夫婦の関係性を取り込む。





バルコニーを見下ろす。廊下の異なる主婦の視線や行動パターンを
観察・記述しつつ、バルコニーに面した外景の向きを決定。奥さ
んの意味である鉢植えが小さな抜け道や領域をつくりながら並ぶ。



バルコニーから西側を見る。バルコニーへ張り出し
た外壁は、ご主人の部屋への視線を穏やかに遮る。




奥さんの部屋からバルコニーを見る。折れ曲がった外壁に囲まれる
ようにしてできた奥さんの部屋と居間・食堂前のバルコニーは、料
理や読書を楽しみつつ植栽の世話をし、屋内外を楽しむ空間となる。

特集：新しい価値を創造する20のアイデア

虎ノ門の住宅(改装)

Renovated House in Toranomon
東京都港区

小谷研一建築設計事務所
Ken'ichi Otani Architects

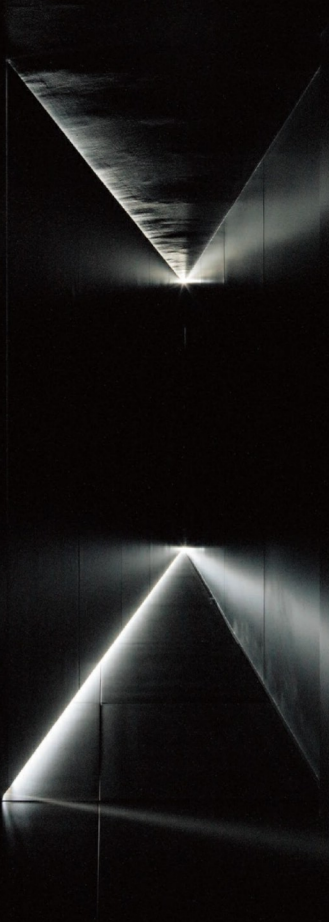

エントランスより見る。都心に建つマンションの約68㎡の一室改修。
玄関扉を開けると三角形の暗闇が現れ、頂部からわずかに光が漏れる。



エントランスより見る。三角形の頂部を構成している幅約
3.3mの大扉を開くと、奥にリビングエリアが「垣間見える」。

存在していたのに消えてしまう空間

エントランスドアを開くと奥に向かってパースペクティブが効いた鋭角な三角形の暗闇が広がり、グラデーション状にその深さが増幅していく。

暗闇の最深部、三角形の頂部を構成する大きな扉、は重さ故ゆつくりと開閉され、徐々に闇から白い光へと移り変わる。扉を開ききると三角形は光で満たされ姿を消し、先窄まりの空間と明るいL型に折れ曲がった空間が一体化する。そこに存在していたはずの暗闇は消え、眼前には日常の空間が広がる。

これはマンション1室の部分改裝計画である。改裝対象となる専有部は長方形の平面形状で、共有部との繋がりを持たない。4年前にキッチンの改裝が済んでいる状況で、建主の要望は部屋数を減らすことによるスペースの拡張であった。それは既存プランの壁を一部撤去するだけで過不足なく満たされることが想像された。設備配管上、水回りの位置を大きく変更することは難しく、キッチンには手を加えない。このような条件下では、設計者が介入すべき箇所はないように思われた。

そこで、ここではアノニマスなマンションの1室に壁気楼のように現れては消えてしまう空間をつくり出すことを考えた。記憶の中に別世界をつくるという試みである。

これまで、見えない場所やそこにはない世界を頭の中で再構築することで、実面積よりも広がりや奥行きを感じられるような空間を生み出すことに肝腹を砕いてきた。

しかし、このような手法は、特に小規模な建築において、プランニングに負うところが大きく、空間を固定し、活動に制限を与えてしまうというジレンマに陥る。活動の自由を確保しながらも、別世界を発生させることができないだろうか。

そこで、扉を壁のようなスケールまで拡張し、空間の接続の仕方を少し変えることで、日常的な風景に非日常性を出現させることを試みた。確かに「そこ」に存在していた空間。朝日と共に消え、夜と共に広がる闇のように、閉じると現れ、開くと消える。

そんな空間が差し込まれることで、脳内に別の世界が生まれ、目の前の限られた世界だけではない奥行きや広がりが出てきたのではないかと考えている。

(小谷研一)



座下よりダイニングエリア、リビングエリアを見通す。右手前にウォーク
インクローゼットへの扉が大幅と同面で収まる。床はエントランスから
居室まですべて600mm角のタイルで連続的に仕上げている。天井高
は2,300mmで、黒く塗装した部分は2,000mmまで下げている。

特集：新しい価値を創造する20のアイデア

栗林邸

Kuribayashi House
東京都千代田区

松岡聡田村裕希

Satoshi Matsuoka + Yuki Tamura



リビングダイニングキッチン。都心に建つ築40年のマンションの一室の改修。LDKと個室間にあった2枚の既存壁とキッチン上部の下がり天井を撤去した際に露わになった壁面と天井面の断片をきっかりに、家具スケールの断場所をつくっている。垂直材や面材、部材のかませ方に共通のルールを与え、主要構造部と家具を同等に扱っている。





左手の扉は主寝室、右手の既存扉は脱衣・洗面室へと続く。合板片面張りの壁面は壁室側に取り付け、90mm角の柱間に30mm厚の機板を取り付け、全面本棚の壁面に仕切る。吊り棚の吊り束も90mm角、棚板も30mm厚。吊り棚は家全体を十字に縦断し、断片化した既存天井に加えて、その低い天井高によって空間のスケールを落とし、居場所の多様性を生んでいる。*



左：手前はキッチン上部の吊り棚。上部には既存の天井材の小口が見えている。* 右：個室上部の抜けを見通す。柱は既存梁の側面に固定している。*

リノベーション工事にかかった費用

解体	約1,300,000円
キッチン回り	
レンジフード・ダクト移設：	約122,000円
食洗機（既存キッチンへの増設）	
（パナソニック NP-P6DV）：	約216,000円
電気・照明設備の移設、空調設備の移設：	約333,000円
総工費	約6,100,000円




既存梁のPBクロス仕上のエッジが撤去した既存壁の位置を示す。同ラインでフローリングも張り直している。

家具化したフラグメントものがつくる居場所
築40年のマンションの80m²弱の2LDKを、夫婦と子供3人の家族のために4LDKに改修した。個室の数を増やしつつLDKを広くしたため必然的に個室は狭くなるが、新設壁はFL+100mm以下、FL+1,900mm以上で上下を透かし、全室の繋がりや自然に意識できるものとした。改修にあたって、家全体を分断していた2枚の既存壁とキッチン然とした下がり天井を撤去し、


それ以外の床、天井、壁をできるだけ残した。予想していなかったことだが、解体後に室内が見通せる状態になると、既存の白いクロス仕上げ面がとところどころで分断され、切りっぱなしの壁や天井の断片が家のスケールを家具のスケールまで押し下げ、すでに分断された各断片の周りに場所が生まれているように感じた。そこで異なるテクスチャーの断片を残し、複数の断片を統合してものを置くことで、体が触れて身を寄せ

らようになる。そうした家具がつくり出すような居場所を点在させた家を目指した。
新設する柱には棚板や机を取り付けて家具と一体にし、既存の天井をさらに細かく分節するように低い新設の吊り棚を加え、家全体を家具スケールで満たした。
通常、テーブルやイス、棚などの家具は、その水平材の上下に生まれる空間を収納や着座、食事や執務のために使用して、材の小口は顕わになる。一方、壁、床、天井といった建物の要素は、面が空間を形成し、厚みや小口は見えてこない。しかしこの改修では、断片化された壁、天井の小口が顕わになり、面材間に空間が生まれることで、家具の様相を帯び始める。
上下を透かした片面仕上げの新設壁（面材ラワンランバー（t=30mm）や吊り束、テーブル脚などの垂直材はすべてヒノキの角材（90×90mm）とし、一方、棚板や吊り棚、ダイニングテーブル天板はラワンランバー材（t=30mm）で統一した。ヒノキの垂直材とラワンランバーは、角材を15mm欠いて差し込む共通の納まりとした。さらに既存壁と天井の切りっぱなしのエッジも15mmかませて、主要構造部も家具的な共通のディテールとした。改修後の天井には古い家のプランの痕跡が残る、10の天井のフラグメントが、10カ所の居場所となって現れている。新旧の面材のマテリアル（躯体コンクリート、クロス、ラワンラバー）を背景に、フラグメント化した壁や天井の断面に生活用品が収納されて、将来に渡って緩く居場所をつくり、更新されていく家である。（松岡聡+田村裕希）


Renovation 家具化した柱で場をつくる

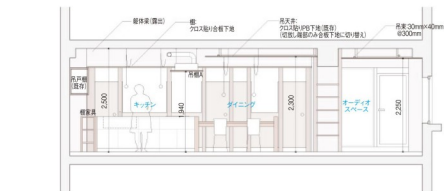

AA' 断面図

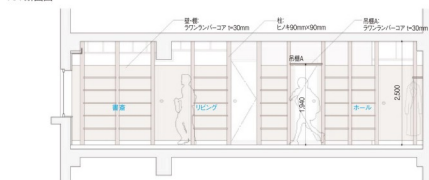

BB' 断面図

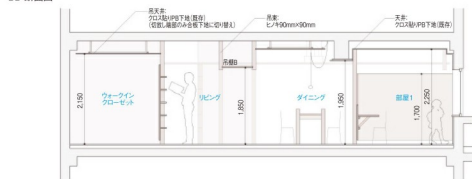

CC' 断面図 縮尺1:100



平面図 縮尺1:100



部屋2・3。ダイニングとの境の壁は高さ1,700mm。足元も100mm透いている。




ダイニング越しに個室を見る。壁面が低く突き取られているスパンの奥には、つくり付けの勉強机がある。*

テラス



天井を上げた写真のコラージュ。*

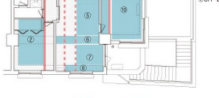

解体部分(白) 新設の床(青) 分割された家具・スチールの位置部
解体部分(天井) 新設の壁

解体によって分割された既存部分のダイアグラム



改修前平面図 縮尺1:300

細いスチールワイヤーを巧みに重ねた座椅子 アスプルンド



サイズ：w570×d560×h360×sh150mm。価格：49,000円（税別）。

（株）アスプルンドは、細いスチールワイヤーを巧みに重ねたSCHEMA（スキーマ）の「BASKET ZAISU」（バスケット サイズ）を発売した。モダンな座椅子と京産布団の組み合わせで、シャープな印象を追求しながら快適な座り心地を実現した。光を照らすことで、繊細な曲線美の陰影が空間に広がり、和室をファンクシナル上の和モダン空間に演出する。

（株）アスプルンド
tel.03-3769-0637
<https://www.asplund.co.jp>

日常生活の中でさりげなく身体情報を測定 凸版印刷




価格：約60,000円～（460×460mmサイズ、設置費用・システム構築費別）。

凸版印刷（株）は、「トッパンIoT建材」シリーズの新製品として、建材製造技術を用いて体組成計を組み込んだ、健康管理ができる床材「ステルスヘルスメーター™」を発売した。日常生活の中で自然に体重・体脂肪率などの身体情報を取得できる。情報は端末で閲覧可能。高意匠な色柄の床材で空間デザインを損なわないデザインとした。

凸版印刷（株）
tel.03-3835-6820
<https://www.toppan.co.jp/>

九州（福岡）ショールームをリニューアルオープン オスモ&エーデル

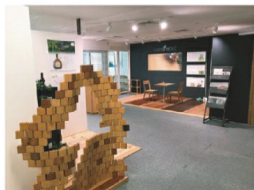


所在地：福岡県福岡市博多区博多駅前3-28-3 三州博多駅前ビル2F。営業時間：10:00～17:00、定休日・休館日：土曜、日曜、祝日、年末年始、夏季休暇。

ドイツの大手木製品メーカー「OSMO」ブランド製品及びドイツ製の外付けブラインド「ヴァレーマ」、樹脂サッシ「エーデルファenster」を輸入販売するオスモ&エーデル（株）は、九州（福岡）ショールームをリニューアルオープンした。従来より展示製品の種類をさらに充実しており、実際に商品に触れて、その特長を体験・体感できるショールームとなっている。

オスモ&エーデル（株）
tel.092-409-0131
<https://osmo-edel.jp/>

「NF-シャドーライン」を発売 アイジー工業

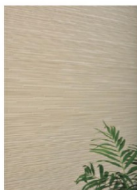

表面仕様として遮熱性フッ素樹脂塗装鋼板を採用し、高い塗膜耐久性で外壁メンテナンスの負担を低減する。価格：4,800円/㎡（税別）。

アイジー工業（株）は、金属製外装材「アイジーサイディング」の新商品「NF-シャドーライン」を発売する。繊細なパターンによる陰影が多様な表情をつくり出し、やさしい色合いで温かみのある外観を演出する。新たな3色（Fシトロンクリーム、Fプロッサムピンク、Fメルティシヨコラ）を発売し、建物を美しく彩る選択肢を増やした。

アイジー工業（株）
tel.0237-43-1810
<https://www.igkogyo.co.jp/>

「青山ハウス」 来春リニューアルオープン

新建築社の「青山ハウス」では、
2016年のオープンより、建築や都市に関わる人びとのための情報収集・情報発信の拠点として、
レクチャーや展示などを行うコミュニティスペースを運営してきました。
このたび「青山ハウス」の次なる展開として、
2~3階部分を新たにリノベーションし、来春にリニューアルオープンします。
リノベーションは1階に引き続き
建築家の乾久美子さんに担当していただきます。

詳細については、順次情報を公開していきます。



一般財団法人 **吉岡文庫育英会**

〒107-0062 東京都港区南青山2-19-14
URL : <http://www.yoshiokabunko.or.jp/>

UNLEASH YOUR CREATIVITY.

あなたの想像力を解放する



設計・デザインの作業環境と図面のグラフィック表現を大幅に改善

Vectorworks 2019は、2D、3D、データベース、高品質レンダリングなど豊富な機能を搭載した設計・デザインのためのワンストップアプリケーションです。BIM・建築・インテリア設計、造園設計、舞台照明設計など専門分野の設計業務をさらに効率化します。



■ 作業環境と図面のグラフィック表現を大幅に改善

Vectorworks 2019は、大規模プロジェクトなどで使う大容量ファイルを開くための時間を最大1/3削減するために、追加シートレイヤーの用途別フィルタの導入により、複雑な図面を効率的に表示します。また、シンボルやプラグインオブジェクトの2D図形を自由に変更できるため、平面図や立面図の縮尺に応じて詳細度を3段階で表現できます。

■ BIM・建築設計機能の強化

Vectorworksの専門分野別ライブラリのBIM・建築設計向けVectorworks Architect 2019は、新しいデータタイプを追加し、マテリアルのパラメータや各種設定をダイナミックに表示することが可能です。また、壁リブや床に段差のある部屋でも、スペース形状を設定することで複雑な変更が算出でき、BIM・建築の設計を行う際のモデリングや作成環境の効率化を促進します。



VECTORWORKS® 2019

2019年1月16日 発売開始 標準価格：305,000円(税別)～

A&A

エーアンドエー株式会社 <http://www.aanda.co.jp/>

製品について <http://www.aanda.co.jp/Vectorworks/>

キャンペーン情報 <http://www.aanda.co.jp/cj/>

